

HOMESPRO.RU

Договор №356 от "26" мая 2021 года
/ОТОПЛЕНИЕ И ВЕНТИЛЯЦИЯ (РАЗДЕЛ ОВ)/
/РАБОЧАЯ ДОКУМЕНТАЦИЯ/

Проект индивидуального жилого дома по адресу:
МО, Чеховский р-н, СП Стремиловское, деревня Поповка, ул. Карьерная, уч. 71.

Заказчик

Греков П.В.

Руководитель мастерской



Злобин В.А.

ВЕДОМОСТЬ РАБОЧИХ ЧЕРТЕЖЕЙ КОМПЛЕКТА ОВ

Лист	Наименование	Примечание
1	Общие данные (Начало)	
2	Общие данные (Продолжение)	
3	Общие данные (Окончание)	
4	Отопление. План на отм. 0,000 (1-й этаж)	
5	Аксонометрическая схема системы отопления	
6	Отопление. План котельной	
7	Принципиальная схема котельной	
8	Раскладка труб теплого пола. План на отм. +0.000 (1-й этаж)	
9	Раскладка демпферной ленты. План на отм. +0.000 (1-й этаж)	
10	Конструктив системы теплого пола Схема подключения коллектора теплого пола	
11	Автоматизация системы отопления. План на отм. +0.000 (1-й этаж)	
12	Естественная вентиляция. План на отм. 0,000 (1-й этаж)	
13	Вентиляция П1. План на отм. 0,000 (1-й этаж)	
14	Аксонометрическая схема системы вентиляции П1	
15	Теплоснабжение. План на отм. 0.000 (1-й этаж)	
16	Кондиционирование. План на отм. +0,000 (1-й этаж)	
17	Кондиционирование дренаж. План на отм. +0,000 (1-й этаж)	
18	Кондиционирование. План на отм. +4,000	

Согласовано

Инв. № подп.	Подп. и дата	Взам. инв. №
--------------	--------------	--------------

Технические решения, принятые в рабочих чертежах, соответствуют требованиям экологических, санитарно-гигиенических, противопожарных и других норм действующих на территории Российской Федерации, и обеспечивают безопасную для жизни и здоровья людей эксплуатацию объекта при соблюдении предусмотренных рабочими чертежами мероприятий.

ВЕДОМОСТЬ ССЫЛОЧНЫХ И ПРИЛАГАЕМЫХ ДОКУМЕНТОВ

Обозначение	Наименование	Примечание
	<u>Ссылочные документы:</u>	
СП 60.13330.2016	"Отопление, вентиляция и кондиционирование"	
СП 50.13330.2012	"Тепловая защита зданий"	
СП 131.13330.2018	"Строительная климатология"	
СП 73.13330.2016	"Внутренние санитарно-технические системы"	
СП 41-102-98	"Проектирование и монтаж трубопроводов систем отопления с использованием металлополимерных труб"	
	использованием труб из "сшитого" полиэтилена	
Завод "Henco"	Технический каталог выпускаемой продукции	
Завод "BAXI"	Технический каталог выпускаемой продукции	
Завод "Grundfos"	Технический каталог выпускаемой продукции	
Завод "TURKOV"	Технический каталог выпускаемой продукции	
Завод "OVENTROP"	Технический каталог выпускаемой продукции	
Завод "MITSUBISHI"	Технический каталог выпускаемой продукции	
	<u>Прилагаемые документы:</u>	
356-2021-ОВ.С	Спецификация оборудования, изделий и материалов	

ОСНОВНЫЕ ПОКАЗАТЕЛИ ПО РАБОЧИМ ЧЕРТЕЖАМ МАРКИ ОВ

Наименование объекта	Объем, м ³	Периоды года при t h, °C	Расход тепла, кВт				Установленная мощность электродвигателей, кВт
			на отопление	на вентиляцию	на горячее водоснабжение	общий	
Жилой дом	780	-25	18,9	6	5,1	30	

Изм.	Кол.уч.	Лист	№док	Подп.	Дата	Индивидуальный жилой дом по адресу: МО, Чеховский р-н, СП Стремиловское, деревня Поповка, ул. Карьерная, уч. 71.	Стадия	Лист	Листов			
ГАП	Злобин				02.22							
Разраб.	Ягудин				02.22	Общие данные (начало)						

HOMESPRO.RU

Общие данные

Проект выполнен на основании следующих данных:

- технического задания на проектирование;
- принятых архитектурно-планировочных и конструктивных решений;
- действующих норм и технического задания на проектирование.

Проект системы отопления, соответствует требованиям:

- СП 60.13330.2016 «Отопление, вентиляция и кондиционирование»
- СП 50.13330.2012 «Тепловая защита здания».

Расчетные температуры для проектирования отопления жилого дома:

- в холодный период - (-25°C),
- внутри помещений - (согласно ГОСТ 30494-96 "Здания жилые и общественные").

Параметры микроклимата в помещениях" и технического задания).

Отопление

Система отопления коллекторная с принудительной циркуляцией теплоносителя. Теплоносителем системы отопления предполагается вода.

В качестве отопительных приборов использованы внутрипольные конвекторы с принудительной конвекцией "EVA KB" фирмы "EVA" с боковым подключением. Удаление воздуха из системы осуществляется ручными воздухоотделителями (кранами Маевского), установленными в верхних точках системы отопления.

Для автоматического регулирования температуры в помещении с внутрипольными конвекторами используются комнатные терmostаты с сервоприводами "VT. AC709".

Магистрали систем отопления прокладываются скрытым способом в несущих стенах и конструкции пола в теплоизоляции, монтируются с использованием металлополимерных труб PE-Xc/AL/PE-Xc Henco . При скрытой прокладке применяются пресс фитинги, при открытой прокладке используются обжимные фитинги (при необходимости).

Допускается их заливка цементно-песчаным раствором или бетоном (после проведения гидравлических испытаний).

В доме принята водяная система напольного отопления бетонного (мокрого) типа с температурой в подающей и обратной магистралях 40-30°C соответственно. В качестве нагревательного элемента в системе "тёплый пол" принята труба из металлополимерных труб PE-Xc/AL/PE-Xc Henco. Для автоматического регулирования системы напольного отопления используются комнатные терmostаты и датчики температуры пола фирмы "Valtec", которые управляют сервоприводами на распределительном коллекторе.

Проектом предусмотрены электрические полотенцесушители (система ГВС).

Монтаж системы отопления вести в соответствии с СП 73.13330.2016.

После завершения монтажных работ, система отопления должна быть промыта водой. Затем производятся гидравлические испытания и регулировка системы.

Вентиляция

Вентиляция дома - общеобменная ПВ1 в жилых помещениях.

Вытяжка осуществляется через "мокрые, грязные" помещения.

Воздуховоды систем вентиляции - из оцинкованной стали, гибкие воздуховоды и вент шахты.

Кондиционирование

Проектом предусмотрены кондиционирование помещений кухни и спален, при помощи кондиционеров фирмы "MITSUBISHI".

Котельная

В качестве основного оборудования автономного источника теплоснабжения принят настенный одноконтурный газовый котел LUNA Platinum + 1.32 СА фирмы "BAXI", тепловой мощностью 32 кВт с закрытой камерой сгорания и погодозависимой автоматикой. Отвод продуктов сгорания из котла осуществить дымоходом Ду 100, с забором воздуха из помещения. Рабочее давление в системе теплоснабжения 1,5 бар. В случае аварийного повышения давления в системе, на котле установлен предохранительный клапан с давлением срабатывания 3,0 бар.

В качестве резервного источника тепла использован котел Protherm 21 KE СКАТ 21 кВт.

Компенсация температурного расширения воды в системе происходит за счет установки расширительного бака объемом 12 л.

Схема котельной выполнена на принципе первично-вторичных колец.

Регулировка работы котла осуществляется через автоматику котла.

Требования к котельной

- Высота котельной не менее 2,5м;

- Объем и площадь проектируется из условий удобного обслуживания тепловых агрегатов и вспомогательного оборудования, но не менее 15м³.

- Необходимо предусмотреть естественное освещение. Площадь остекления должна быть не менее 3% от объема помещения.

- В помещении котельной должна предусматриваться отдельная вентиляция из расчета - вытяжка в объеме 3-х кратного воздухообмена помещения в час, приток в объеме вытяжки плюс количество воздуха на горение газа.

- Помещение котельной должно быть оборудовано дымоотводящей трубой от каждого котла сечением не меньше сечения дымоотводящего патрубка теплового агрегата.

Монтаж и пусконаладка систем осуществляется специализированными организациями.

Согласовано

Инв. № подп.
Подп. и дата
Взам. инв. №

							356 - 2021 - ОВ							
Заказчик: Греков П.В.														
Изм.	Кол.уч.	Лист	№док	Подп.	Дата									
ГАП	Злобин				02.22									
Разраб.	Ягудин				02.22									
						Общие данные (Продолжение)								
						HOMESPRO.RU								

Согласовано		

Примечания к монтажу системы отопления:

- Все трубопроводы системы отопления проложить скрыто в полу, стенах в теплоизоляции типа "Energoflex Super Protect" толщиной 6 мм, кроме мест подключения к приборам;
- Все трубопроводы в местах прохода капитальных стен прокладываются в защитных гильзах;
- Трубопроводы отходящих от коллектора проложить в теплоизоляции, с установкой защитного кожуха в месте перехода трубопроводов через стяжку к коллектору ;
- При монтаже отопительных приборов руководствоваться указаниями соответствующих инструкций по монтажу и эксплуатации от производителя. Все радиаторы установить на одинаковом расстоянии от уровня подоконника и от уровня чистого пола. При необходимости расстановку отопительных приборов скорректировать по месту, с согласия разработчика проекта.

Примечания к монтажу системы теплого пола:

- Первый шаг трубы 100мм от чистовой поверхности стен, если не указано иное;
- Трубопроводы отходящих от коллектора проложить в теплоизоляции, с установкой защитного кожуха в месте перехода трубопроводов через стяжку к коллектору ;
- Все трубопроводы в местах прохода капитальных стен прокладываются в защитных гильзах.
- По периметру всех помещений с системой теплого пола, проложить демпферную ленту, также проложить под дверными проемами по всей длине.
- Трубопроводы проходящие через деформационные швы, проложить в гофрокожухе на расстоянии по 200 мм по обе стороны от шва.

Примечания к монтажу систем автоматизации отопления:

- Комнатные терmostаты устанавливаются на чистовую отделку (в подрозетнике) на высоте ≈1,2-1,5м вне зоны действия солнечных лучей и других источников тепла;
- Обеспечить свободную циркуляцию воздуха в местах установки терmostатов;
- Кабель от терmostата до сервоприводов, коллектора теплого пола, проложить в гофротрубе;
- Датчик температуры пола комнатного терmostата проложить в гофротрубе между петлями теплого пола, на расстоянии 50 см. от стены (под трубой теплого пола);
- Терmostаты к сервоприводу подключить согласно схеме подключения от производителя (сечение кабеля 2x0,75);

Примечания к монтажу систем вентиляции:

- Отметки и привязки уточнить при монтаже на месте;
- Стыки воздуховодов заделать армирующим скотчем.


Примечания к монтажу системы кондиционирования:

- Подключения оборудования выполнить согласно схемам подключения от производителя;
- Внутренние блоки установить на высоте 2600 мм. от уровня пола;
- Дренаж от внутренних блоков вывести за пределы помещения;
- Трассировку водяных и газовых трубопроводов выполнить по месту согласно графической части проекта.

Условные обозначения:

EVA KB.65.258	Марка-тип конвектора
L=1250 мм	длина конвектора
	- теплопровод подающий (T1) - 80°C
	- теплопровод обратный (T2) - 60°C
	- внутрипольный конвектор
	- распределительный коллектор

Электрическая схема подключения комнатных терmostатов с сервоприводами

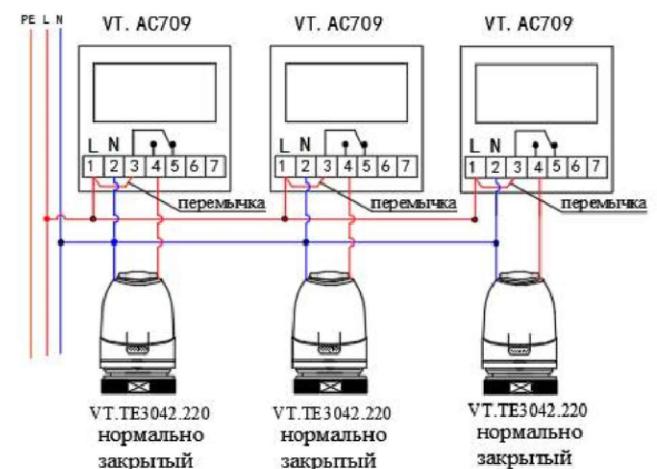


Условные обозначения:


1	PEX-AL-PEX 20x2
L=92м	200

1 - нумерация контуров (коллектор, контур)
PEX-AL-PEX - марка трубы; Ø - диаметр, толщина стенки
L=92м - длина контура с учетом подводки до коллектора
200 - шаг укладки, мм

- трубопровод системы "теплого" пола

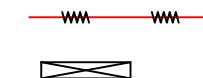

Узел прохода труб через перекрытия или стены

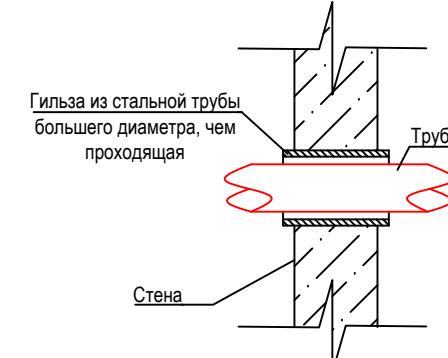

Условные обозначения:

	термостат системы напольного отопления
	термостат внутрипольного конвектора

356 - 2021 - ОВ

Заказчик: Греков П.В.

Изм.	Кол.уч.	Лист	№док.	Подп.	Дата	Индивидуальный жилой дом по адресу: МО, Чеховский р-н, СП Стремиловское, деревня Поповка, ул. Карьерная, уч. 71.	Стадия	Лист	Листов
ГАП	Злобин				02.22				
Разраб.	Ягудин				02.22				
						Общие данные (Окончание)	HOMESPRO.RU	Формат А3	Копировал:

HOMESPRO.RU


Формат А3

Копировал:

ЭКСПЛИКАЦИЯ ПОМЕЩЕНИЙ


№ п/п	Наименование	Площадь м ² .
1	Тамбур	3.4
2	Кухня-гостиная-столовая	55.3
3	Коридор	21.3
4	Спальня	16.0
5	Спальня	12.7
6	Спальня	12.2
7	Ванная	5.7
8	Санузел	1.90
9	Гардеробная	3.60
10	Прачечная	9.40
11	Котельная	9.40
12	Кладовая	4.00
13	Сауна	5.00
14	Предбанник	7.10
15	Санузел	1.80
16	Душевая	1.50
17	Комната отдыха	11.2
18	Коридор	17.4
19	Спальня	19.2
20	Гардеробная	11.3
21	Санузел	3.3
22	Хоз.блок	12.2
	Всего	245.0
	Террасы, навесы	
23	Терраса	87.9
24	Навес для а/м	79.9
	Всего	168.0

ПЛАН ПЕРВОГО ЭТАЖА НА ОТМ. 0.00

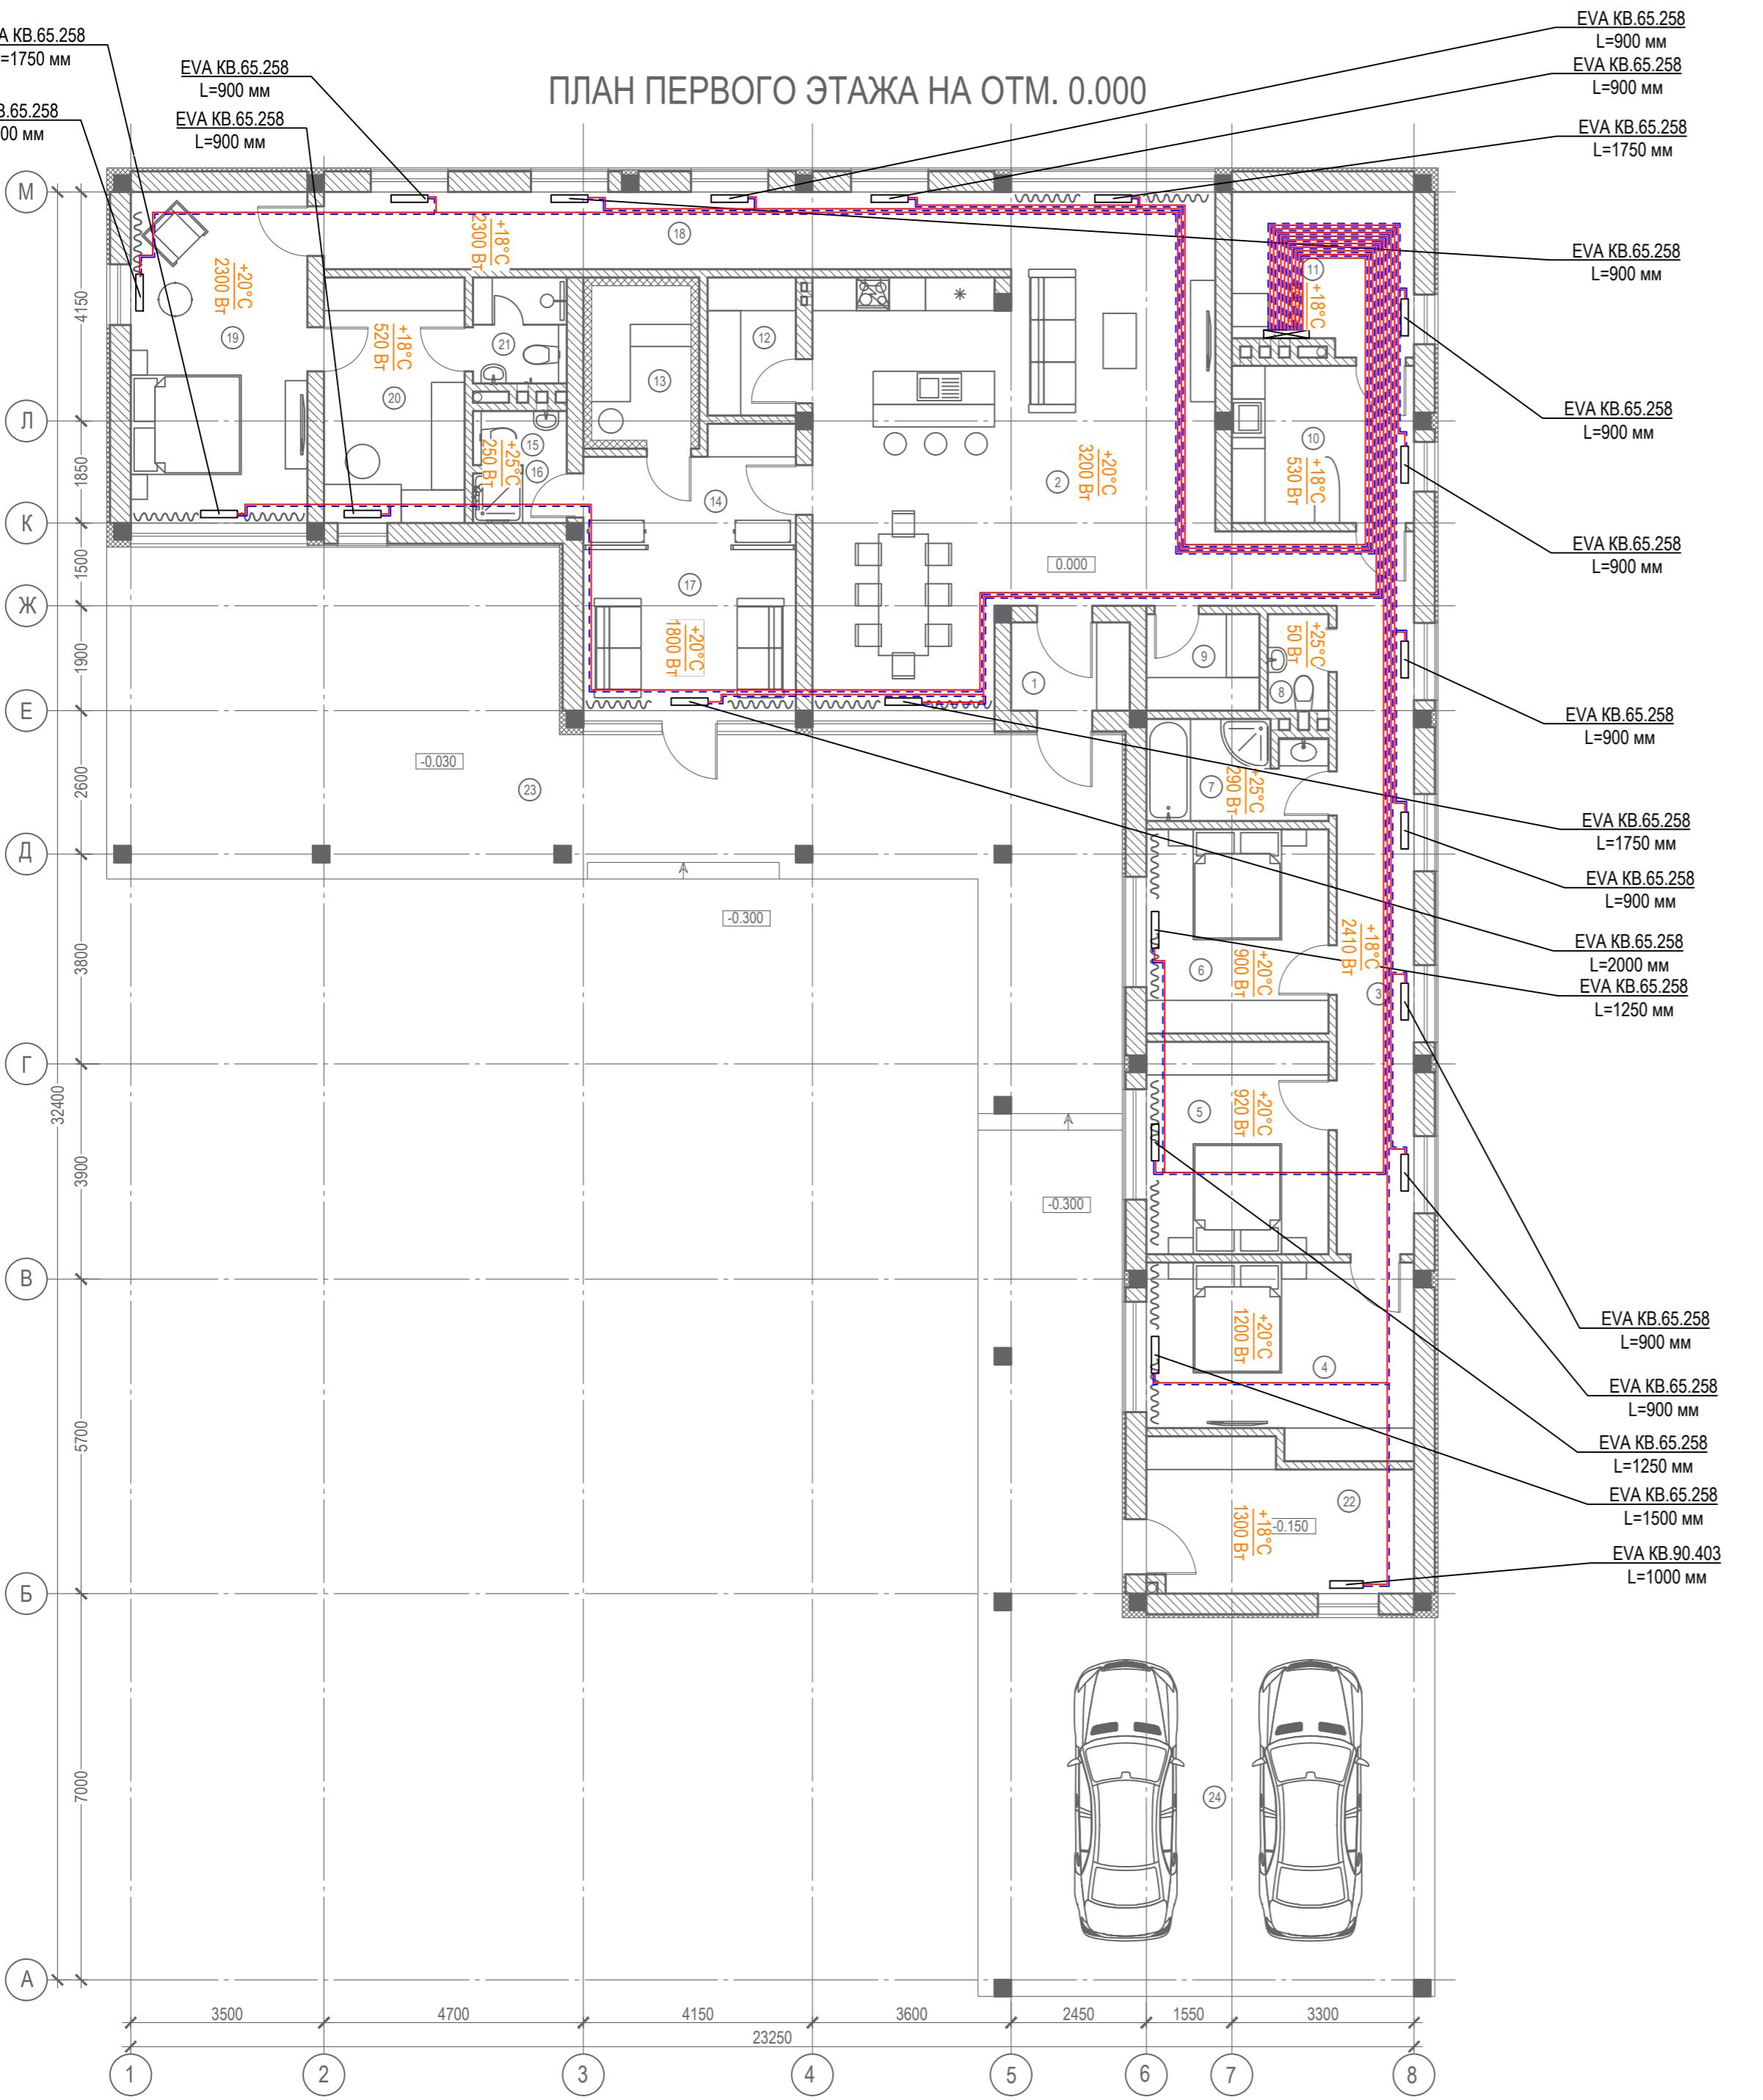

356 - 2021 - OB

Заказчик: Греков П.В.

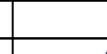
Иzm.	Кол.уч.	Лист	№док	Подп.	Дата
АП		Злобин			02.22
Разраб.		Ягудин			02.22

дивидуальный жилой дом по адресу: МО, ховский р-н, СП Стремиловское, деревня Поповка, Карьера, уч. 71.

Отопление.
План на отм. +0.000 (1-й этаж)

HOMESPBO BII

Аксонометрическая схема системы отопления

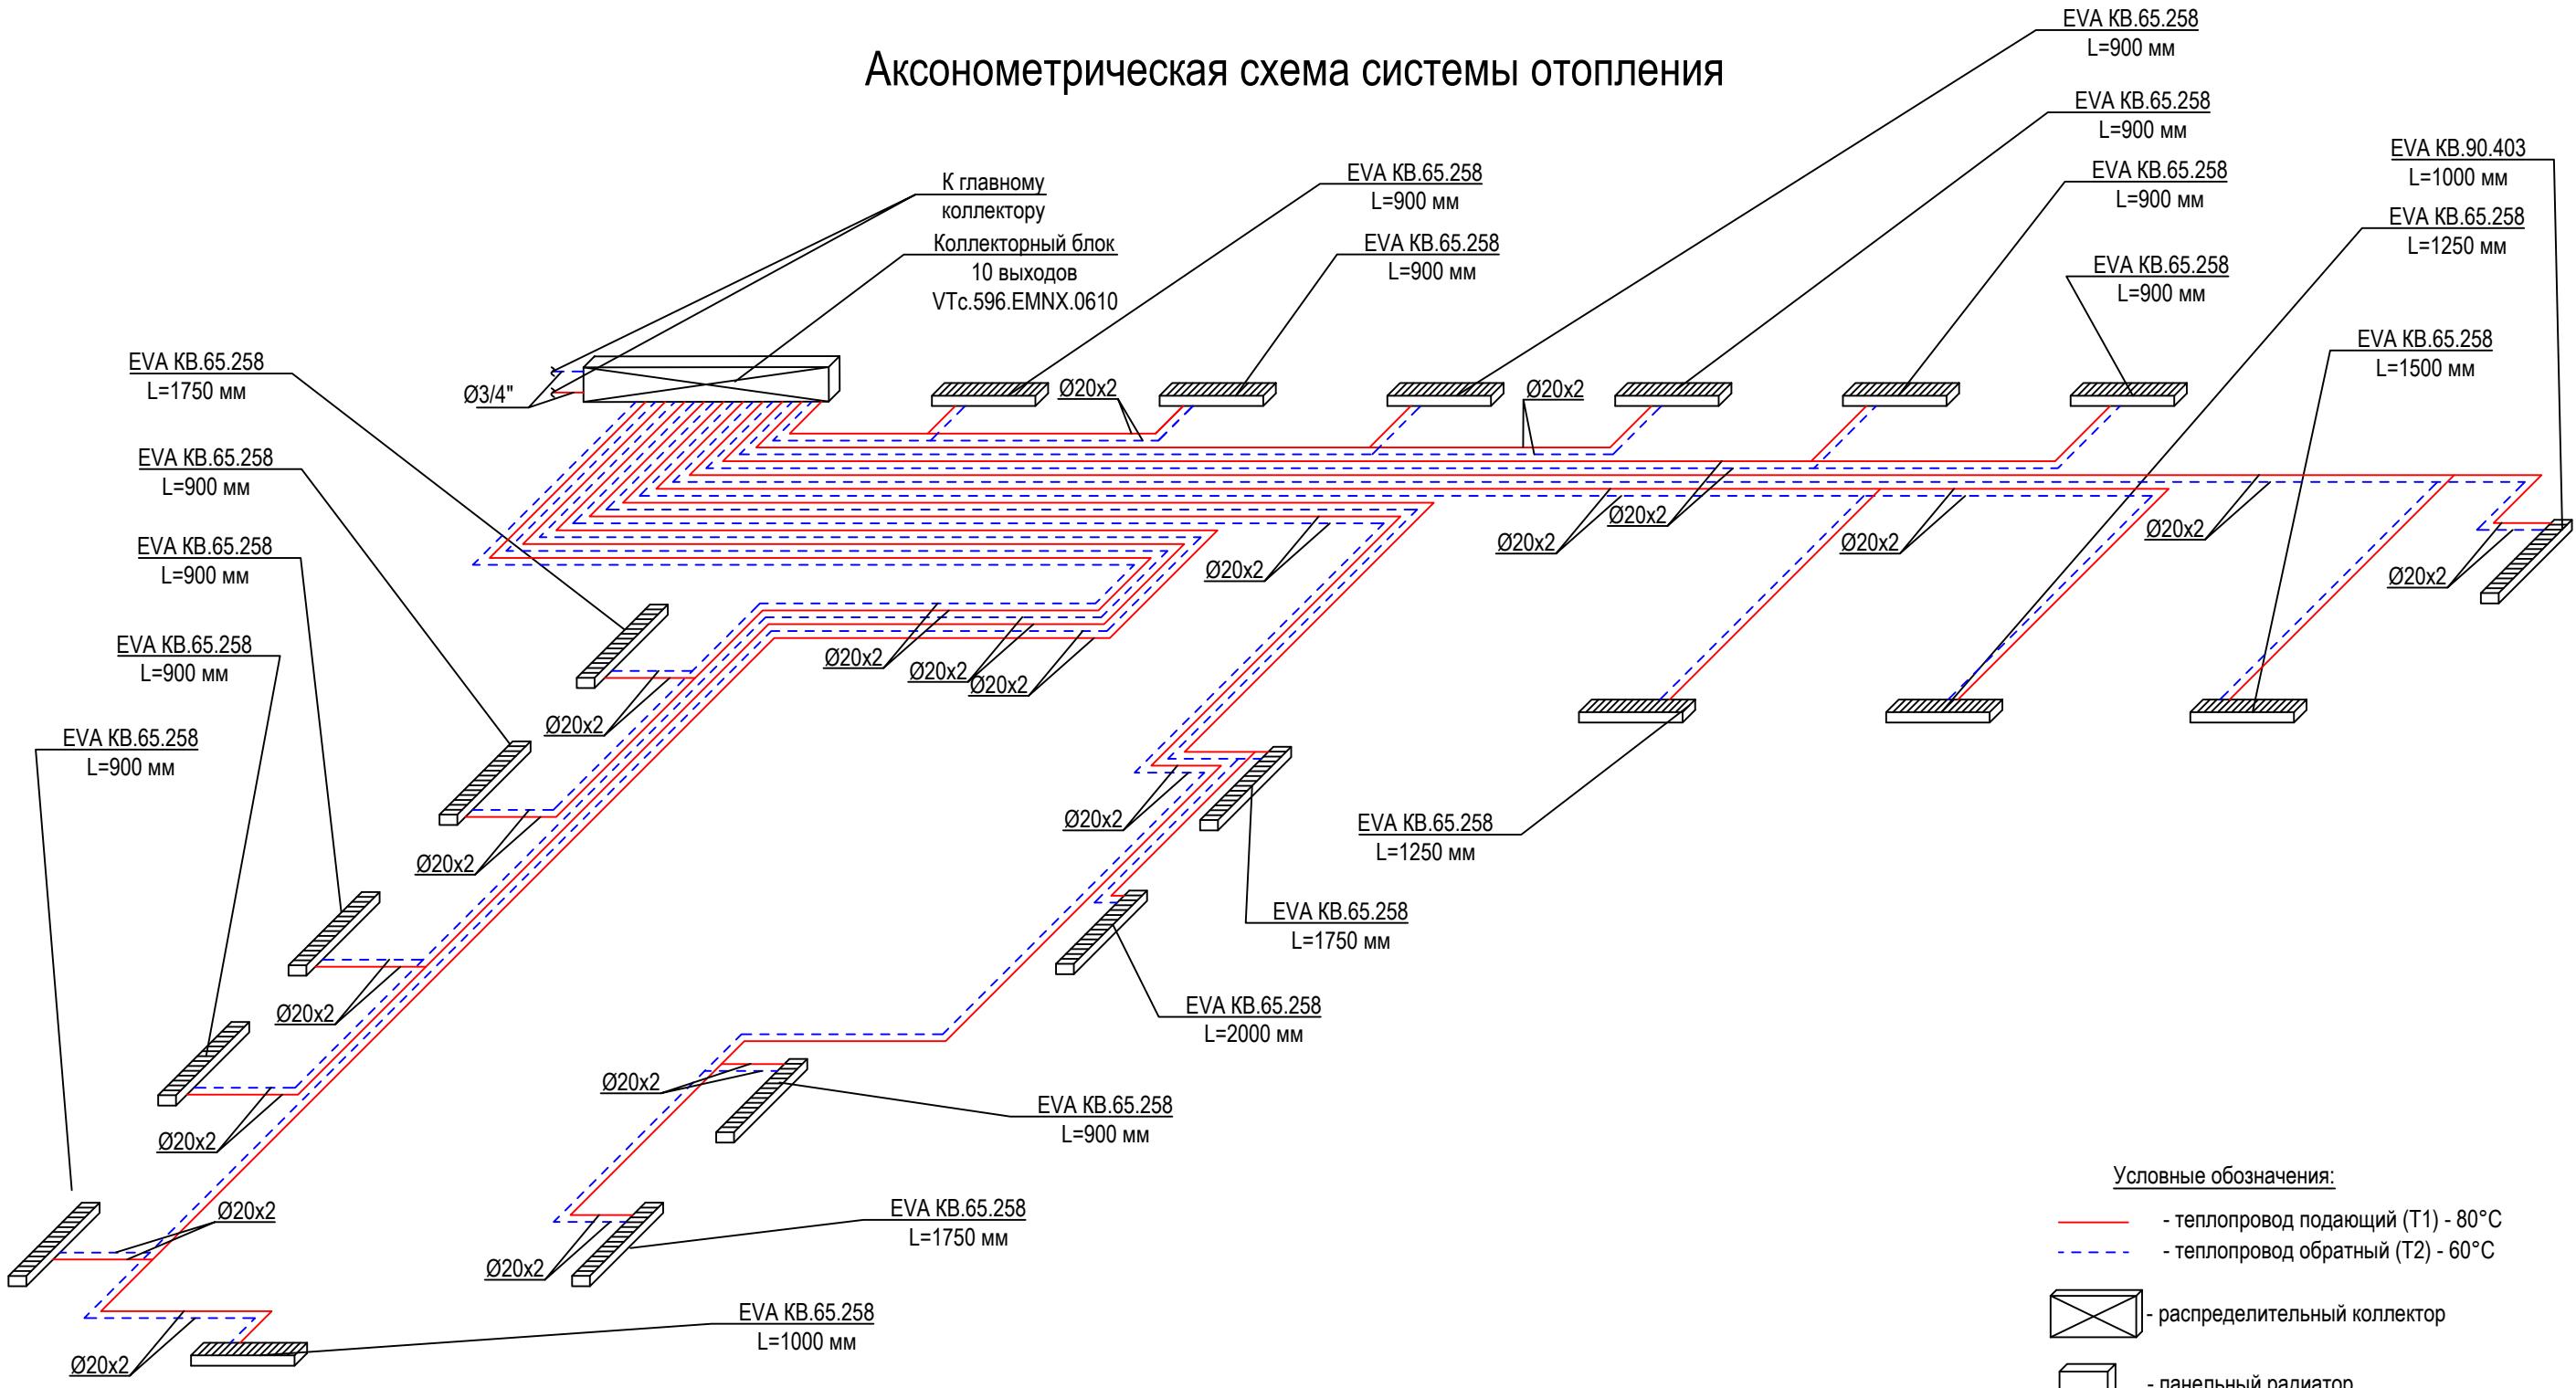

Примечания:

1. Все трубопроводы системы отопления проложить скрыто в полу, стенах в теплоизоляции типа "Energoflex Super Protect" толщиной 9 мм, кроме мест подключения к приборам;
 2. Применяемая труба из спанного полиэтилена марки - RAUTITAN Pink +;
 3. Трубопроводы отнесены от стены условно, размеры уточнить по месту при монтаже;
 4. Все трубопроводы в местах прохода капитальных стен прокладываются в защитных гильзах.
 5. Отверстия под трубопроводы до Ø100 выполнить по месту.

							356 - 2021 - ОВ		
Изм.	Кол.уч.	Лист	№док	Подп.	Дата		Заказчик: Греков П.В.		
ГАП	Злобин				02.22	Индивидуальный жилой дом по адресу: МО, Чеховский р-н, СП Стремиловское, деревня Поповка, ул. Карьерная, уч. 71.	Стадия	Лист	Листов
Разраб.	Ягудин				02.22		P	5	18
						Аксонометрическая схема отопления	HOMESPRO.RU		

356 - 2021 - OB


Заказчик: Греков П.В.

Индивидуальный жилой дом по адресу: МО,
Чеховский р-н, СП Стремиловское, деревня Поповка,
ул. Карьерная, уч. 71.

[HOMESPRO.RU](#)

№ п/п	Наименование	Площадь м ² .
1	Тамбур	3.4
2	Кухня-гостиная-столовая	55.3
3	Коридор	21.3
4	Спальня	16.0
5	Спальня	12.7
6	Спальня	12.2
7	Ванная	5.7
8	Санузел	1.90
9	Гардеробная	3.60
10	Прачечная	9.40
11	Котельная	9.40
12	Кладовая	4.00
13	Сауна	5.00
14	Предбанник	7.10
15	Санузел	1.80
16	Душевая	1.50
17	Комната отдыха	11.2
18	Коридор	17.4
19	Спальня	19.2
20	Гардеробная	11.3
21	Санузел	3.3
22	Хоз.блок	12.2
	Всего	245.0
	Террасы, навесы	
23	Терраса	87.9
24	Навес для а/м	79.9
	Всего	168.0

ПЛАН ПЕРВОГО ЭТАЖА НА ОТМ. 0.000

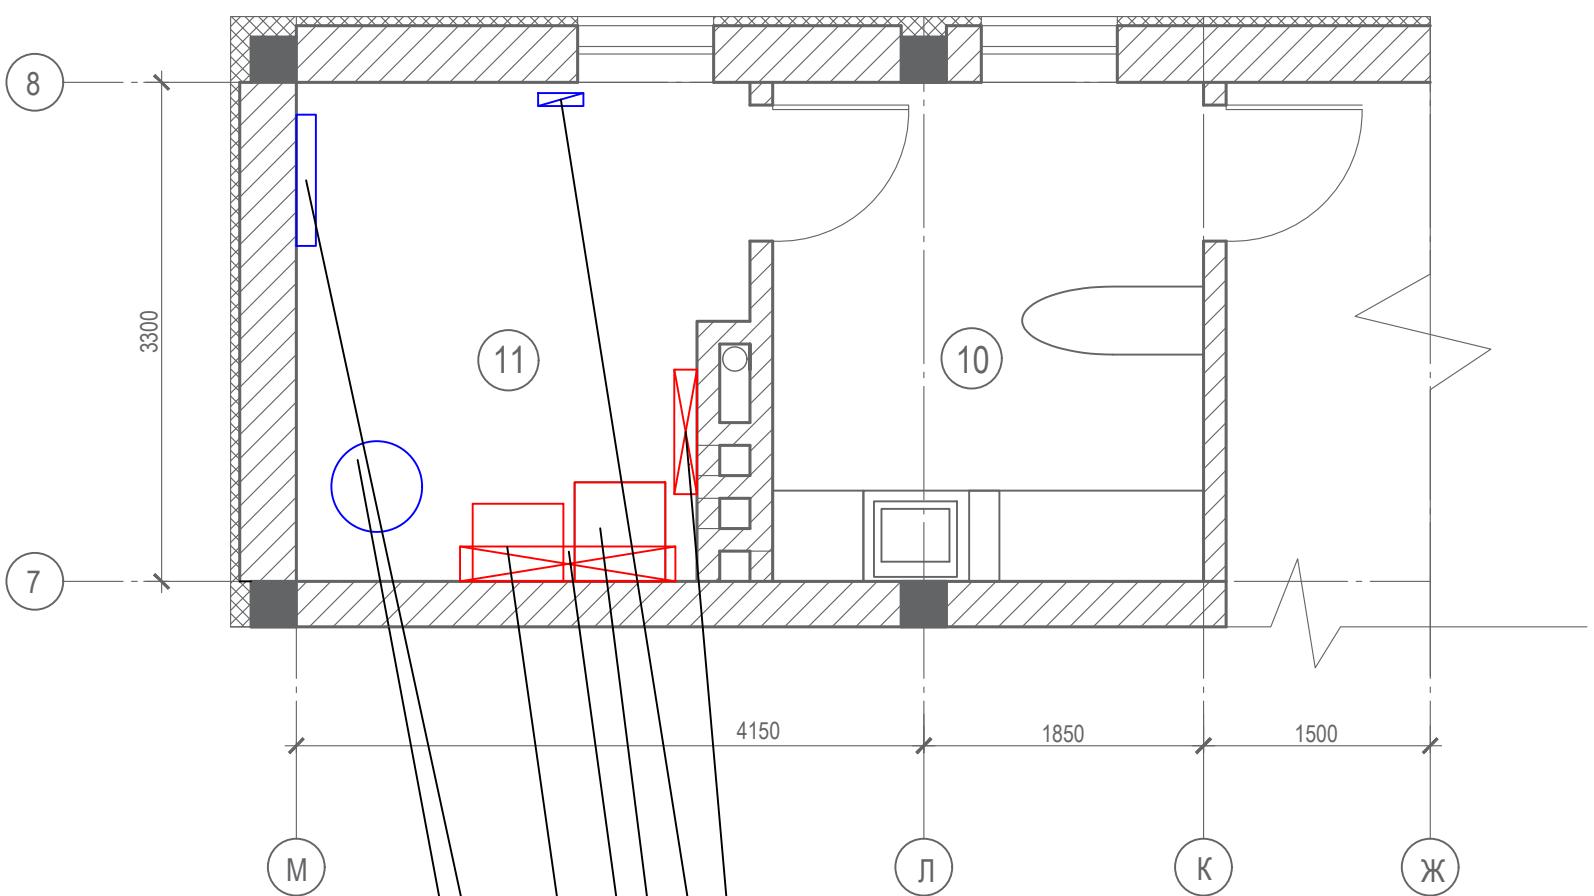

Коллекторный блок системы отопления

12 выходов

Узел ввода В1

Газовый котел BAXI

LUNA Platinum + 1.32

Главный коллекторный блок
системы отопления 4 выхода

Электрический котел

Protherm 21 KE СКАТ
21 кВт/380 ВКоллектор универсальный
систем ГВС и ХВС


Бойлер косвенного нагрева

UBT 200
BAXI

Изм.	Кол.уч.	Лист	№док.	Подп.	Дата	356 - 2021 - ОВ		
ГАП	Злобин				02.22	Индивидуальный жилой дом по адресу: МО, Чеховский р-н, СП Стремиловское, деревня Поповка, ул. Карьерная, уч. 71.		
Разраб.	Ягудин				02.22	Стадия		
						Лист		
						Листов		
						P 6 18		
Отопление. План котельной						HOMESPRO.RU		

Инв. №подп.	Подп. и дата	Взам. инв. №

Принципиальная схема котельной

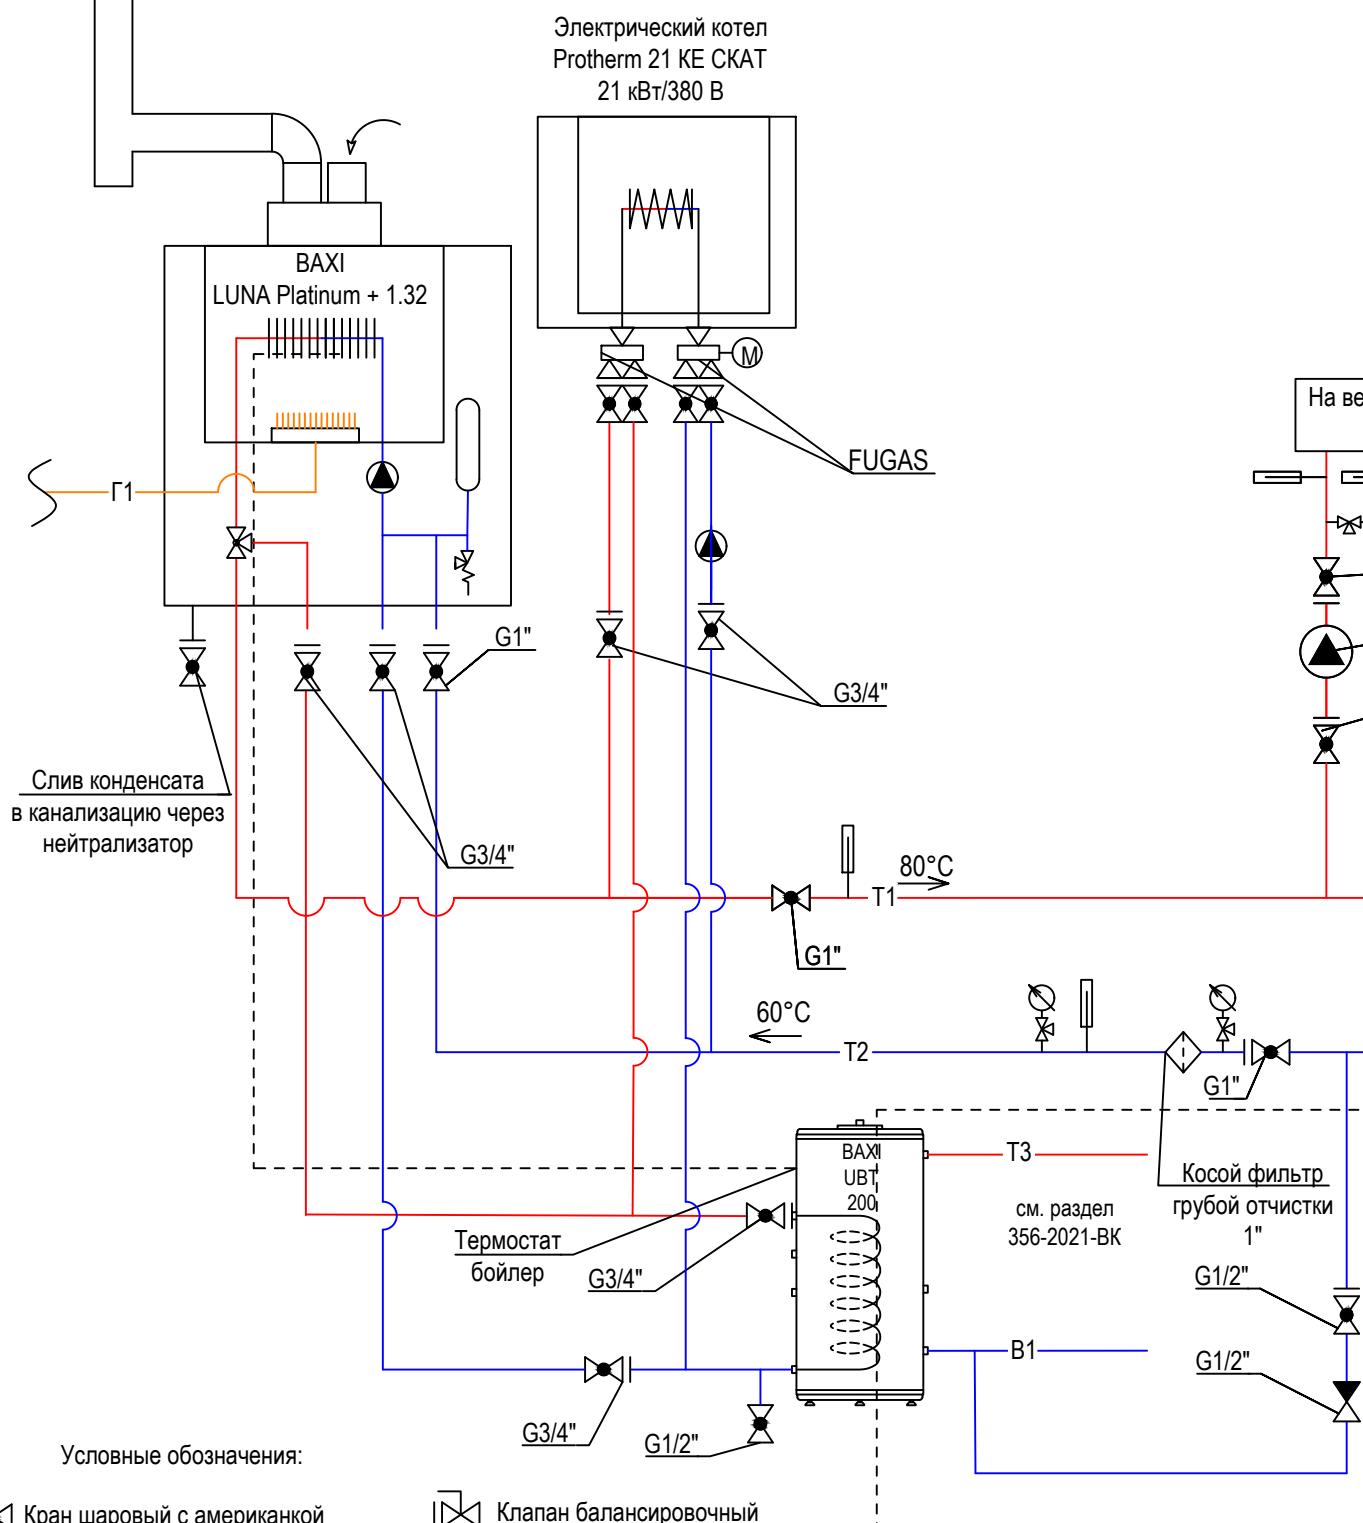

Условные обозначения

| Кран шаровый с американкой

Клапан балансировочный

► Кран шаровый

Предохранительный клапан

◀ Обратный клапан


Переход

 Фильтр механической отчистки

Насос циркуляционн

 Расширительный бак

Термометр

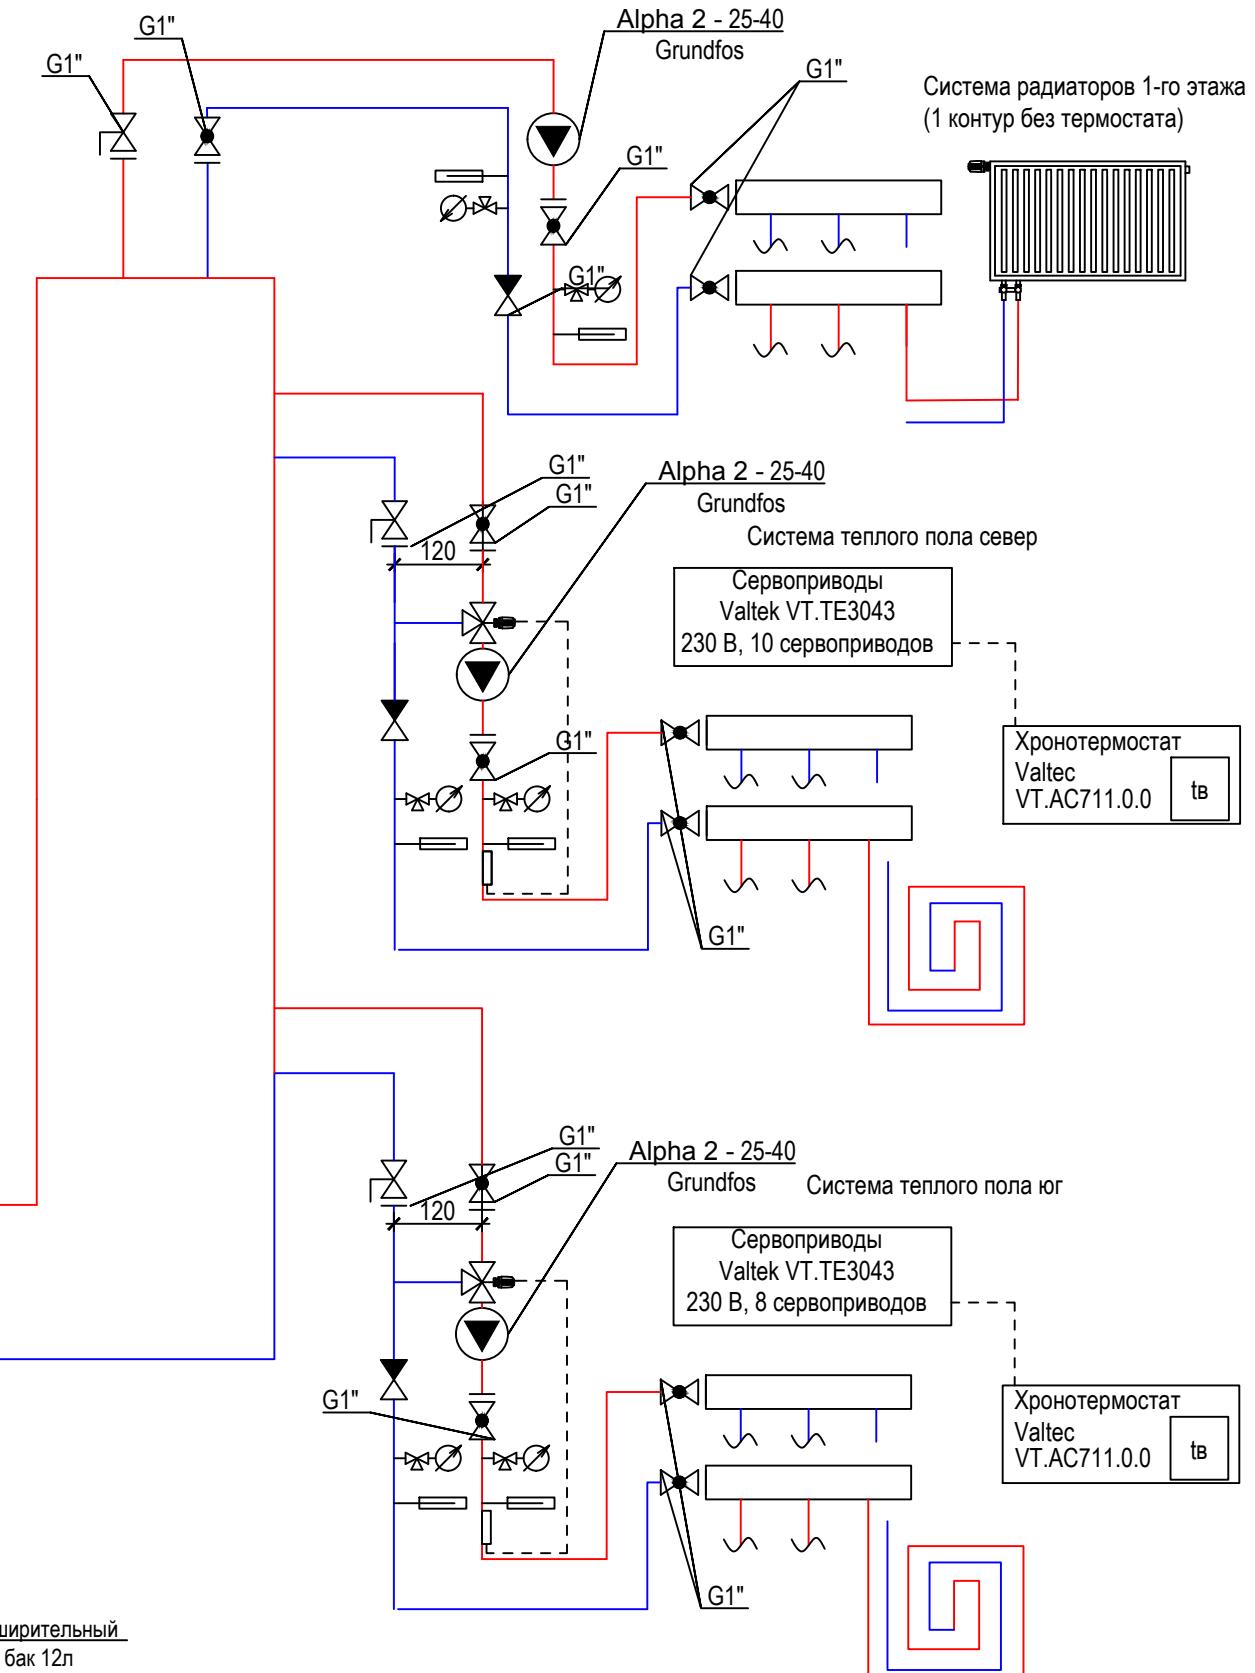


356 - 2021 - OB

Заказчик: Греков П.В.


№ п/п	Наименование	Площадь м ²
1	Тамбур	3.4
2	Кухня-гостиная-столовая	55.3
3	Коридор	21.3
4	Спальня	16.0
5	Спальня	12.7
6	Спальня	12.2
7	Ванная	5.7
8	Санузел	1.90
9	Гардеробная	3.60
10	Пречная	9.40
11	Котельная	9.40
12	Кладовая	4.00
13	Сауна	5.00
14	Предбанник	7.10
15	Санузел	1.80
16	Душевая	1.50
17	Комната отдыха	11.2
18	Коридор	17.4
19	Спальня	19.2
20	Гардеробная	11.3
21	Санузел	3.3
22	Хоз.блок	12.2
	Всего	245.0
23	Террасы, навесы	87.9
24	Навес для а/м	79.9
	Всего	168.0

ПЛАН ПЕРВОГО ЭТАЖА НА ОТМ. 0.000

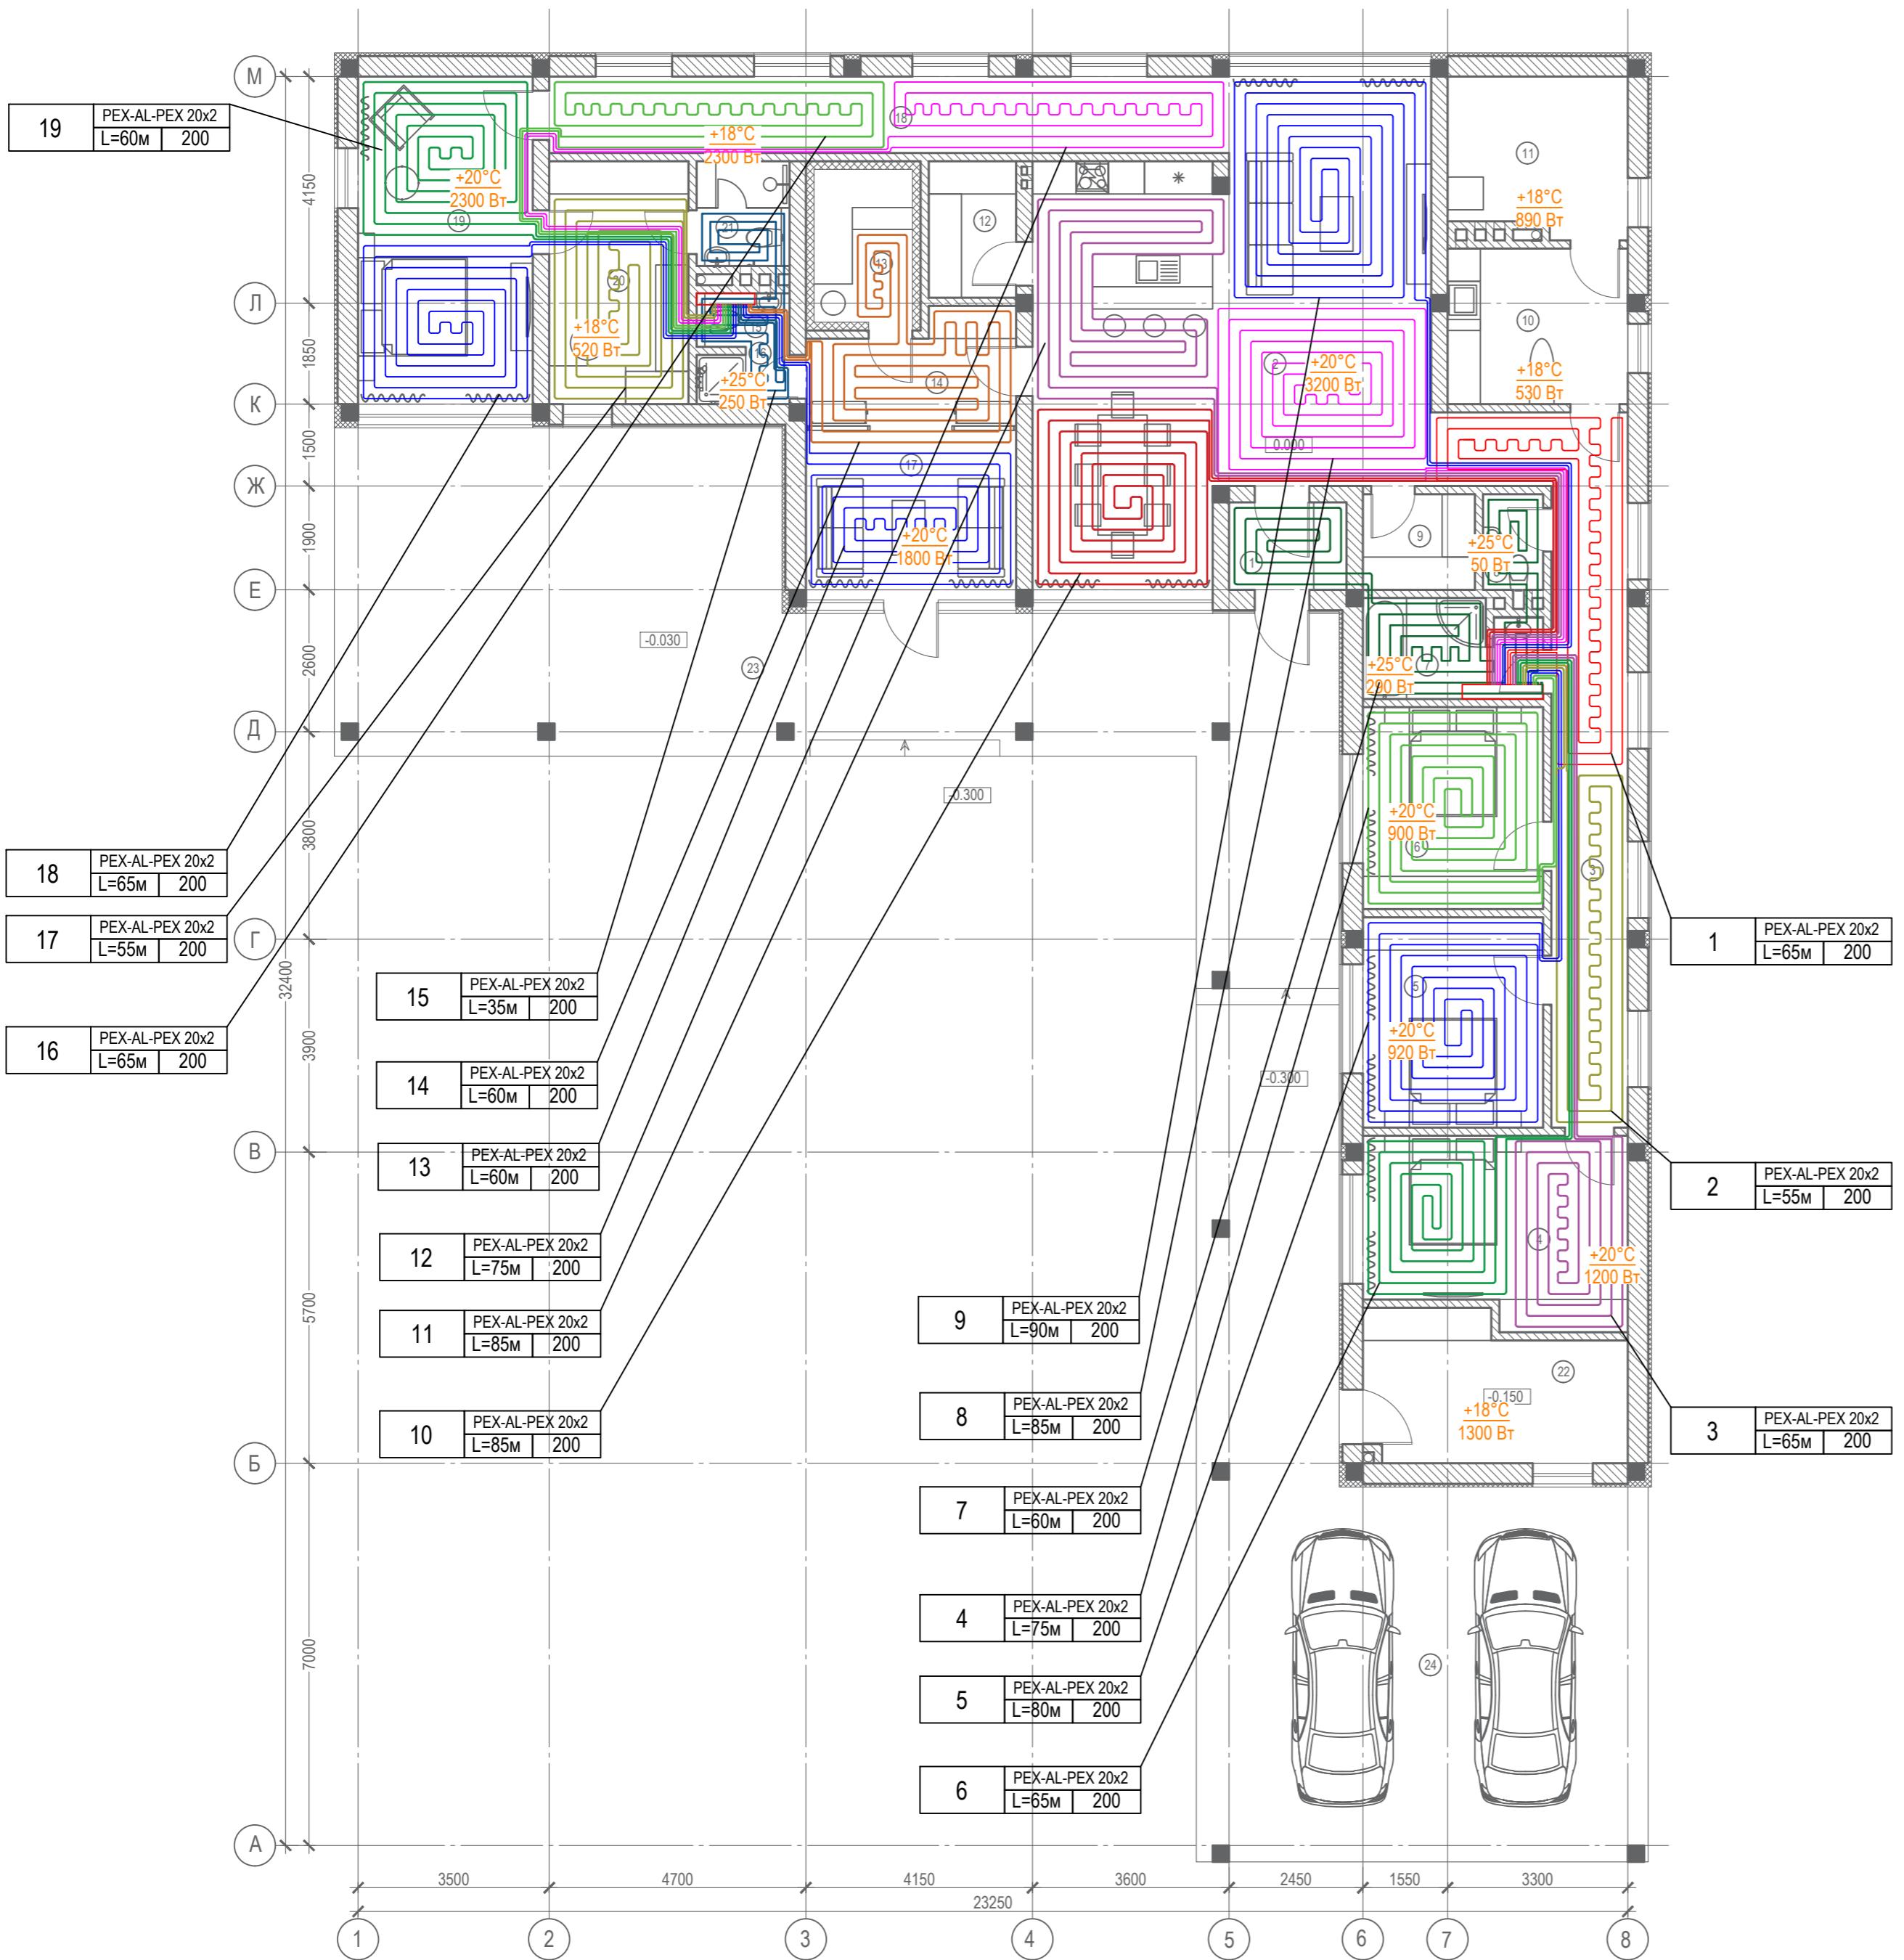

№ п/п	Наименование	Площадь м ² .
1	Тамбур	3.4
2	Кухня-гостиная-столовая	55.3
3	Коридор	21.3
4	Спальня	16.0
5	Спальня	12.7
6	Спальня	12.2
7	Ванная	5.7
8	Санузел	1.90
9	Гардеробная	3.60
10	Прачечная	9.40
11	Котельная	9.40
12	Кладовая	4.00
13	Сауна	5.00
14	Предбанник	7.10
15	Санузел	1.80
16	Душевая	1.50
17	Комната отдыха	11.2
18	Коридор	17.4
19	Спальня	19.2
20	Гардеробная	11.3
21	Санузел	3.3
22	Хоз.блок	12.2
	Всего	245.0
	Террасы, навесы	
23	Терраса	87.9
24	Навес для а/м	79.9
	Всего	168.0




ПЛАН ПЕРВОГО ЭТАЖА НА ОТМ. 0.000

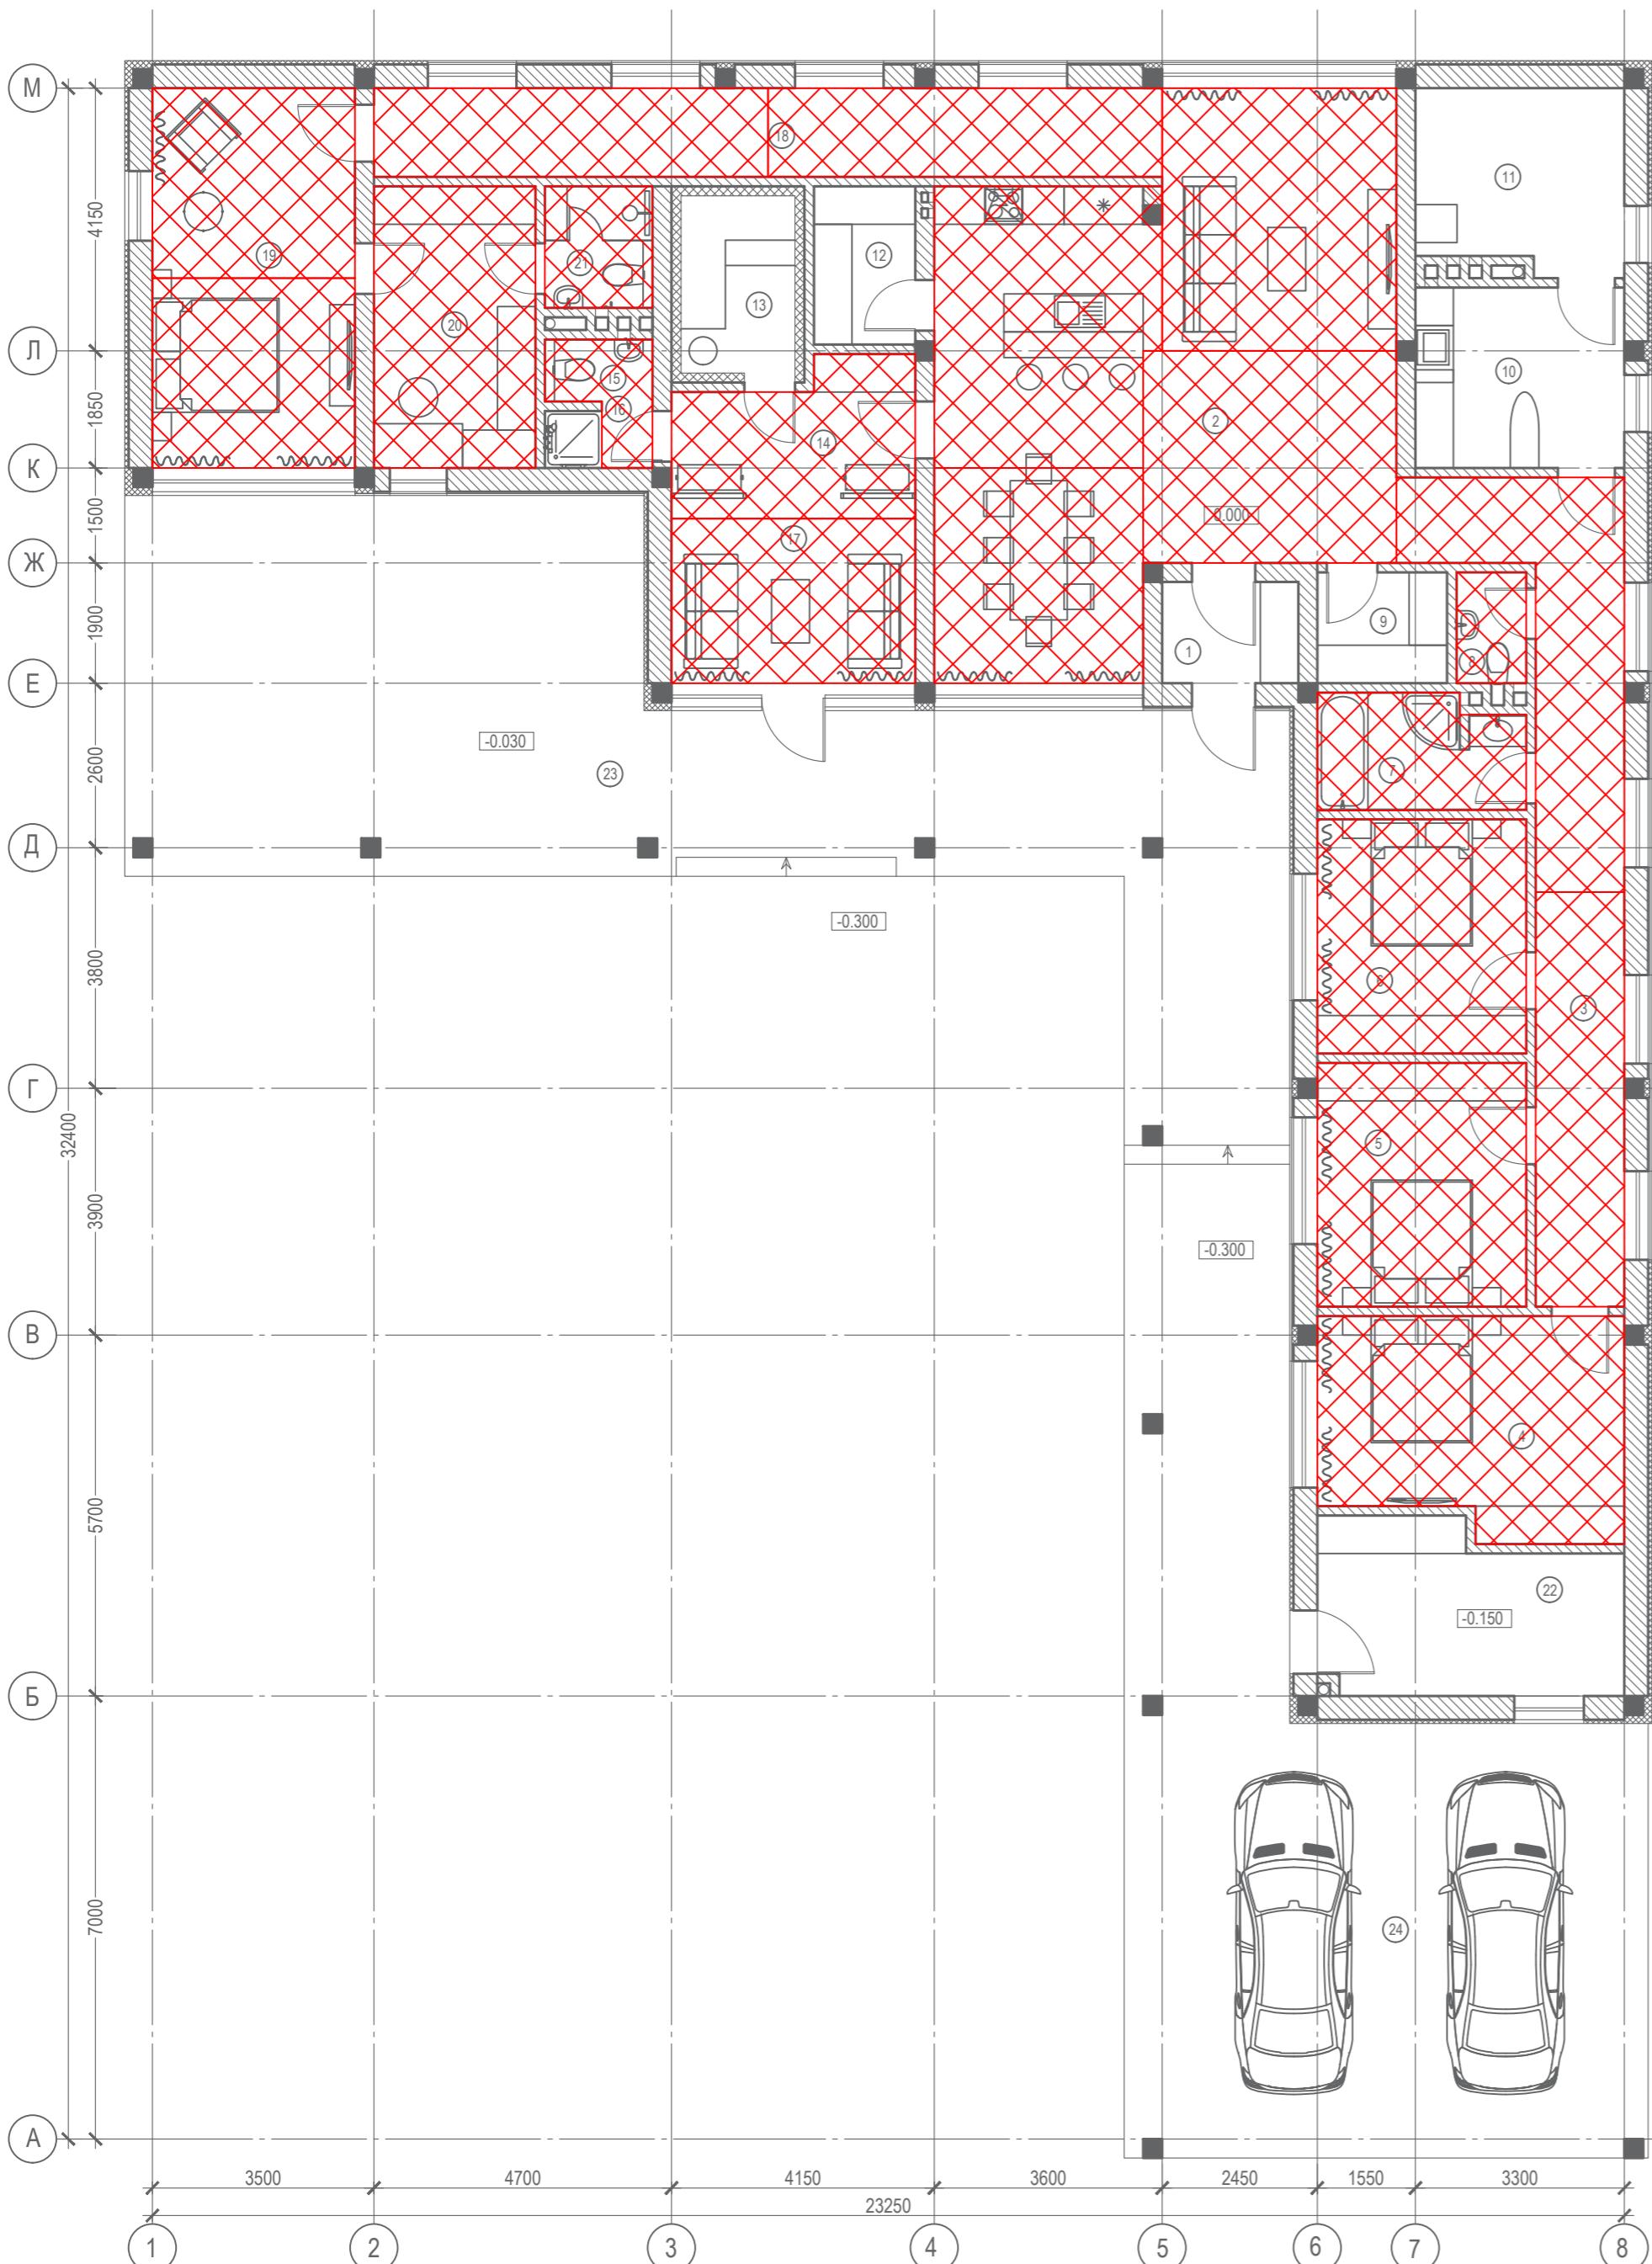

Инв. №	Подп. и дата	Взам. инв. №

356 - 2021 - ОВ					
Заказчик: Греков П.В.					
Изм.	Кол.уч.	Лист	Недок	Подп.	Дата
ГАП	Злобин				02.22
Разраб.	Ягудин				02.22
Индивидуальный жилой дом по адресу: МО, Чеховский р-н, СП Стремиловское, деревня Половка, ул. Карьерная, уч. 71.					
Стадия	Лист	Листов	P	9	18
Раскладка демпферной ленты. План на отм. +0.000 (1-й этаж)					
HOMESPRO.RU					

Схема подключения коллекторов
теплого пола

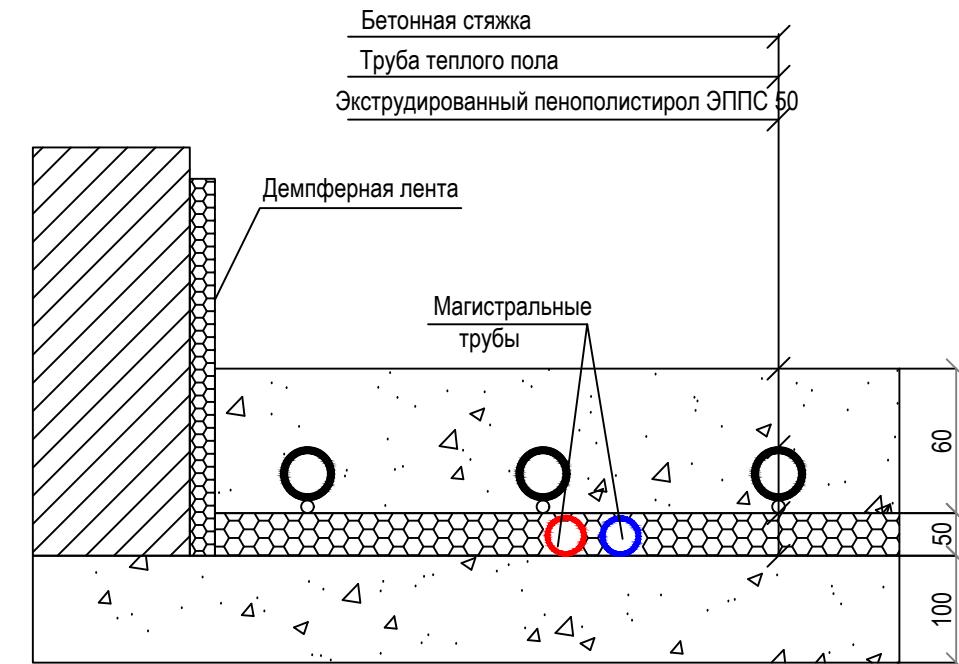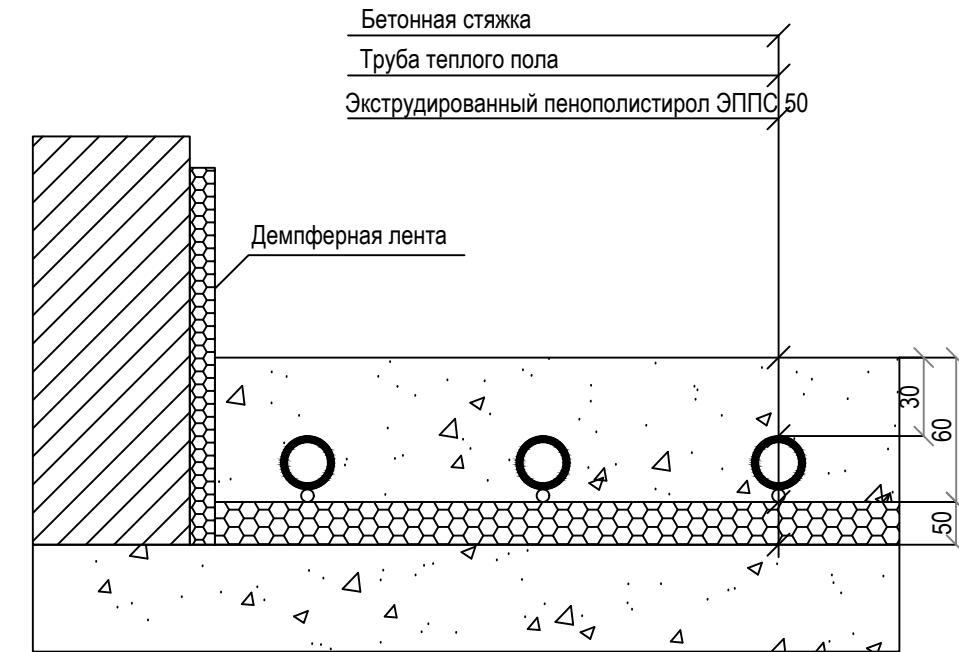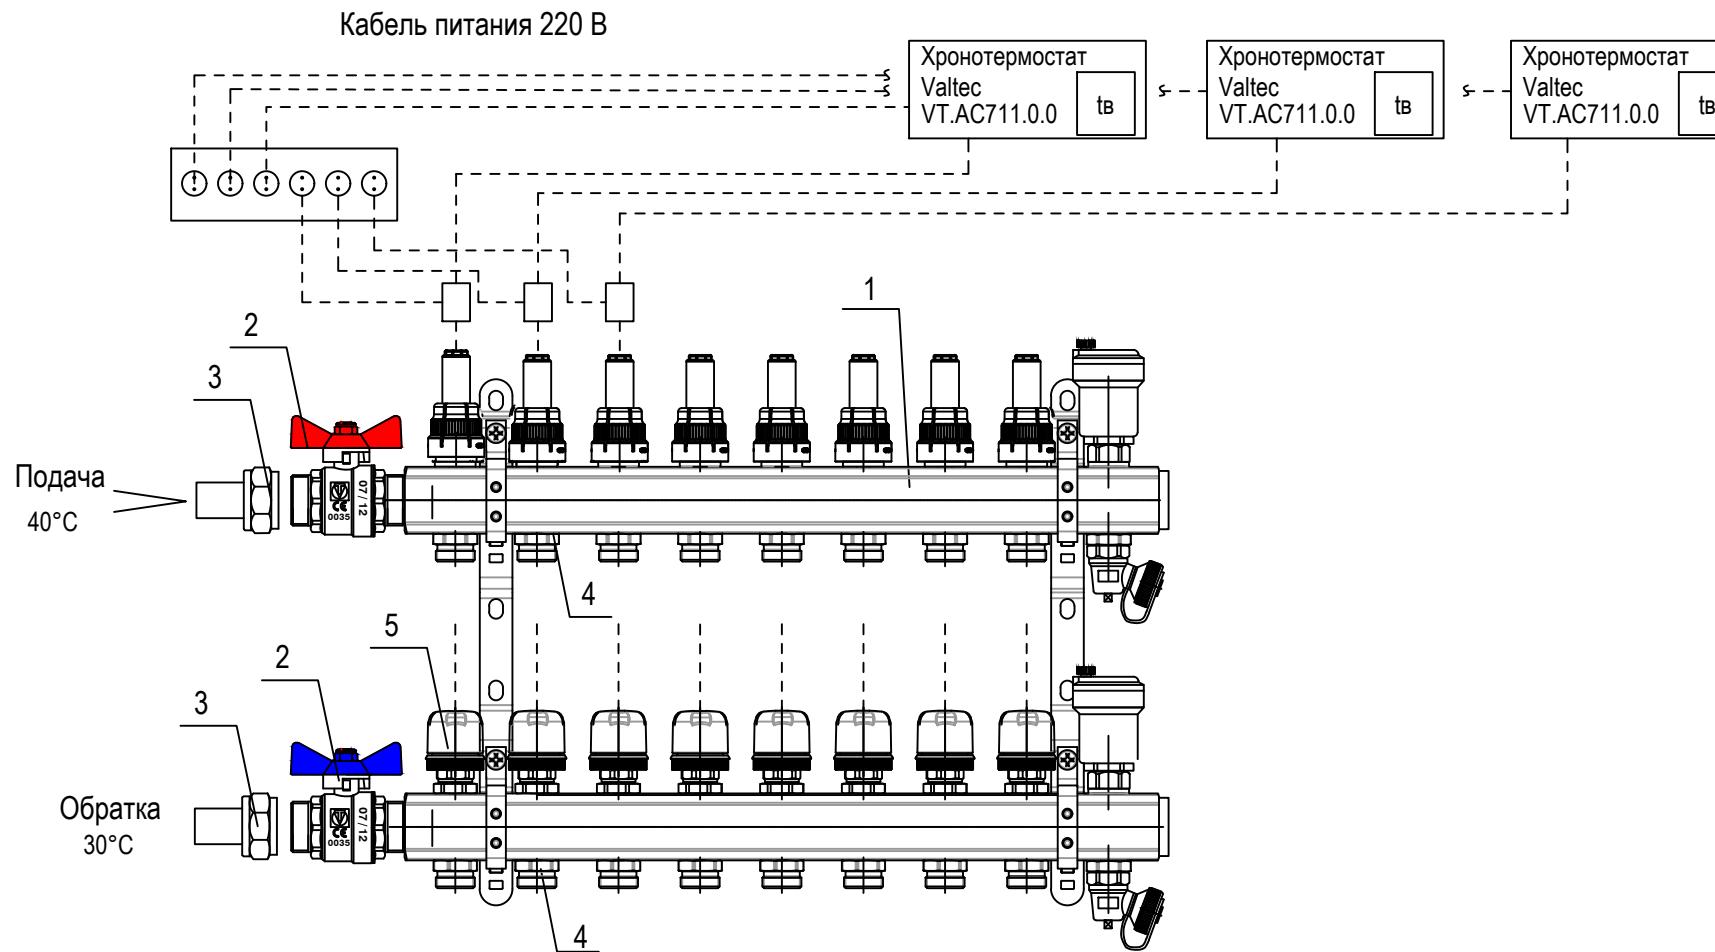

Примечание:

Количество отводов на коллекторе показано условно

№	Наименование
1	Распределительный коллектор Valtek нержавеющая сталь
2	Комплект двух прямых никелированных шаровых кранов Valtek 1 дюйм для коллекторов
3	Фитинг обжимной с переходом на внутреннюю резьбу
4	Фитинг коллекторный, евроконус 16x3/4"
5	Зональный коммуникатор Valtek VT.ZC8.0 230 В, 8 каналов

356 - 2021 - ОВ

Заказчик: Греков П.В.

Индивидуальный жилой дом по адресу: МО,
Чеховский р-н, СП Стремиловское, деревня Поповка,
ул. Карьерная, уч. 71.


Стадия	Лист	Листов
P	10	18

Конструктив системы теплого пола
Схема подключения коллектора теплого пола

HOMESPRO.RU

№ п/п	Наименование	Площадь м ² .
1	Тамбур	3.4
2	Кухня-гостиная-столовая	55.3
3	Коридор	21.3
4	Спальня	16.0
5	Спальня	12.7
6	Спальня	12.2
7	Ванная	5.7
8	Санузел	1.90
9	Гардеробная	3.60
10	Прачечная	9.40
11	Котельная	9.40
12	Кладовая	4.00
13	Сауна	5.00
14	Предбанник	7.10
15	Санузел	1.80
16	Душевая	1.50
17	Комната отдыха	11.2
18	Коридор	17.4
19	Спальня	19.2
20	Гардеробная	11.3
21	Санузел	3.3
22	Хоз.блок	12.2
	Всего	245.0
23	Террасы, навесы	
24	Навес для а/м	79.9
	Всего	168.0

ПЛАН ПЕРВОГО ЭТАЖА НА ОТМ. 0.000

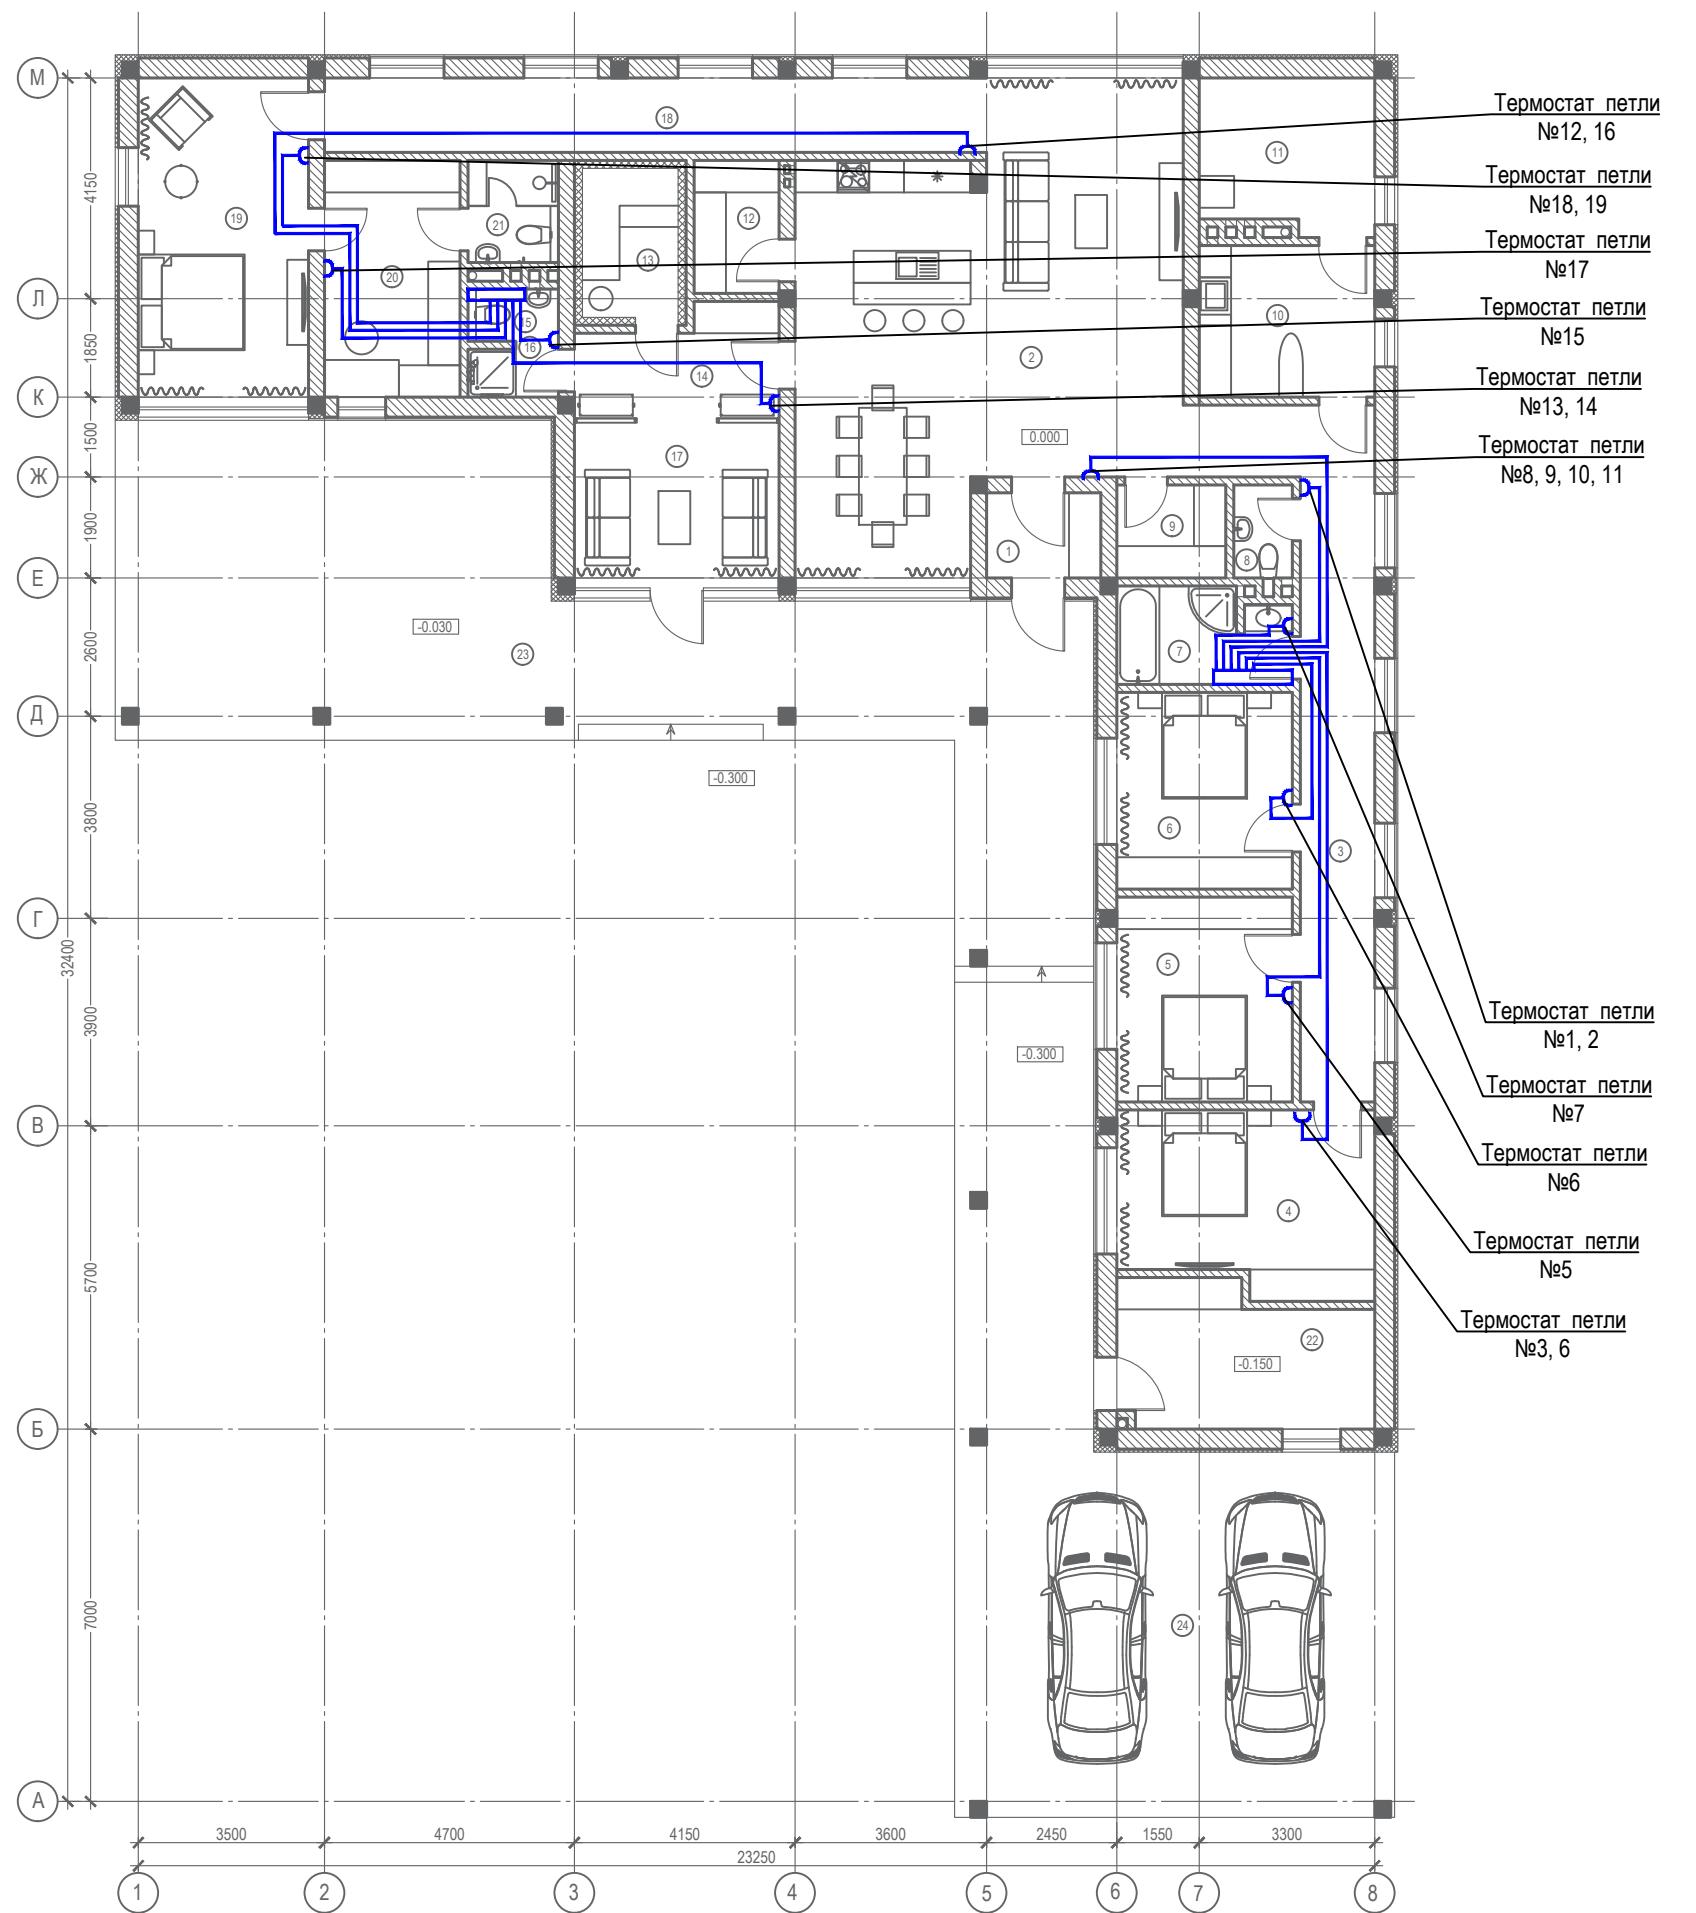

356 - 2021 - ОВ

Заказчик: Греков П.В.

Изм.	Кол.уч	Лист	Недок	Подп.	Дата
ГАП	Злобин				02.22
Разраб.	Ягудин				02.22

Индивидуальный жилой дом по адресу: МО, Чеховский р-н, СП Стремиловское, деревня Поповка, ул. Карьерная, уч. 71.



Стадия	Лист	Листов
P	11	18

Автоматизация системы отопления.
План на отм. +0.000 (1-й этаж)**HOMESPRO.RU**

ЭКСПЛИКАЦИЯ ПОМЕЩЕНИЙ

№ п/п	Наименование	Площадь м ² .
1	Тамбур	3.4
2	Кухня-гостиная-столовая	55.3
3	Коридор	21.3
4	Спальня	16.0
5	Спальня	12.7
6	Спальня	12.2
7	Ванная	5.7
8	Санузел	1.90
9	Гардеробная	3.60
10	Прачечная	9.40
11	Котельная	9.40
12	Кладовая	4.00
13	Сауна	5.00
14	Предбанник	7.10
15	Санузел	1.80
16	Душевая	1.50
17	Комната отдыха	11.2
18	Коридор	17.4
19	Спальня	19.2
20	Гардеробная	11.3
21	Санузел	3.3
22	Хозблок	12.2
	Всего	245.0
	Террасы, навесы	
23	Терраса	87.9
24	Навес для а/м	79.9
	Всего	168.0

ПЛАН ПЕРВОГО ЭТАЖА НА ОТМ. 0.000

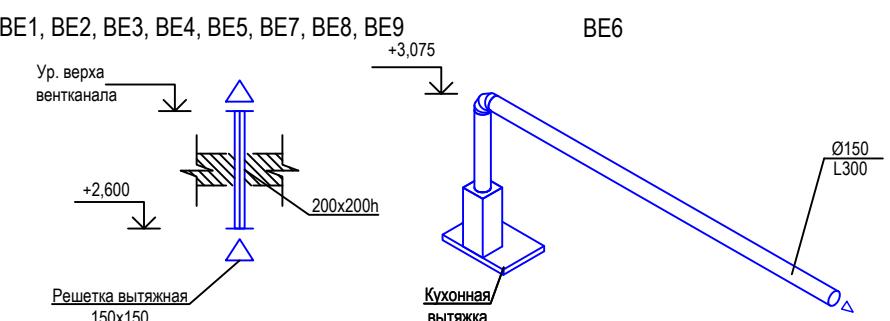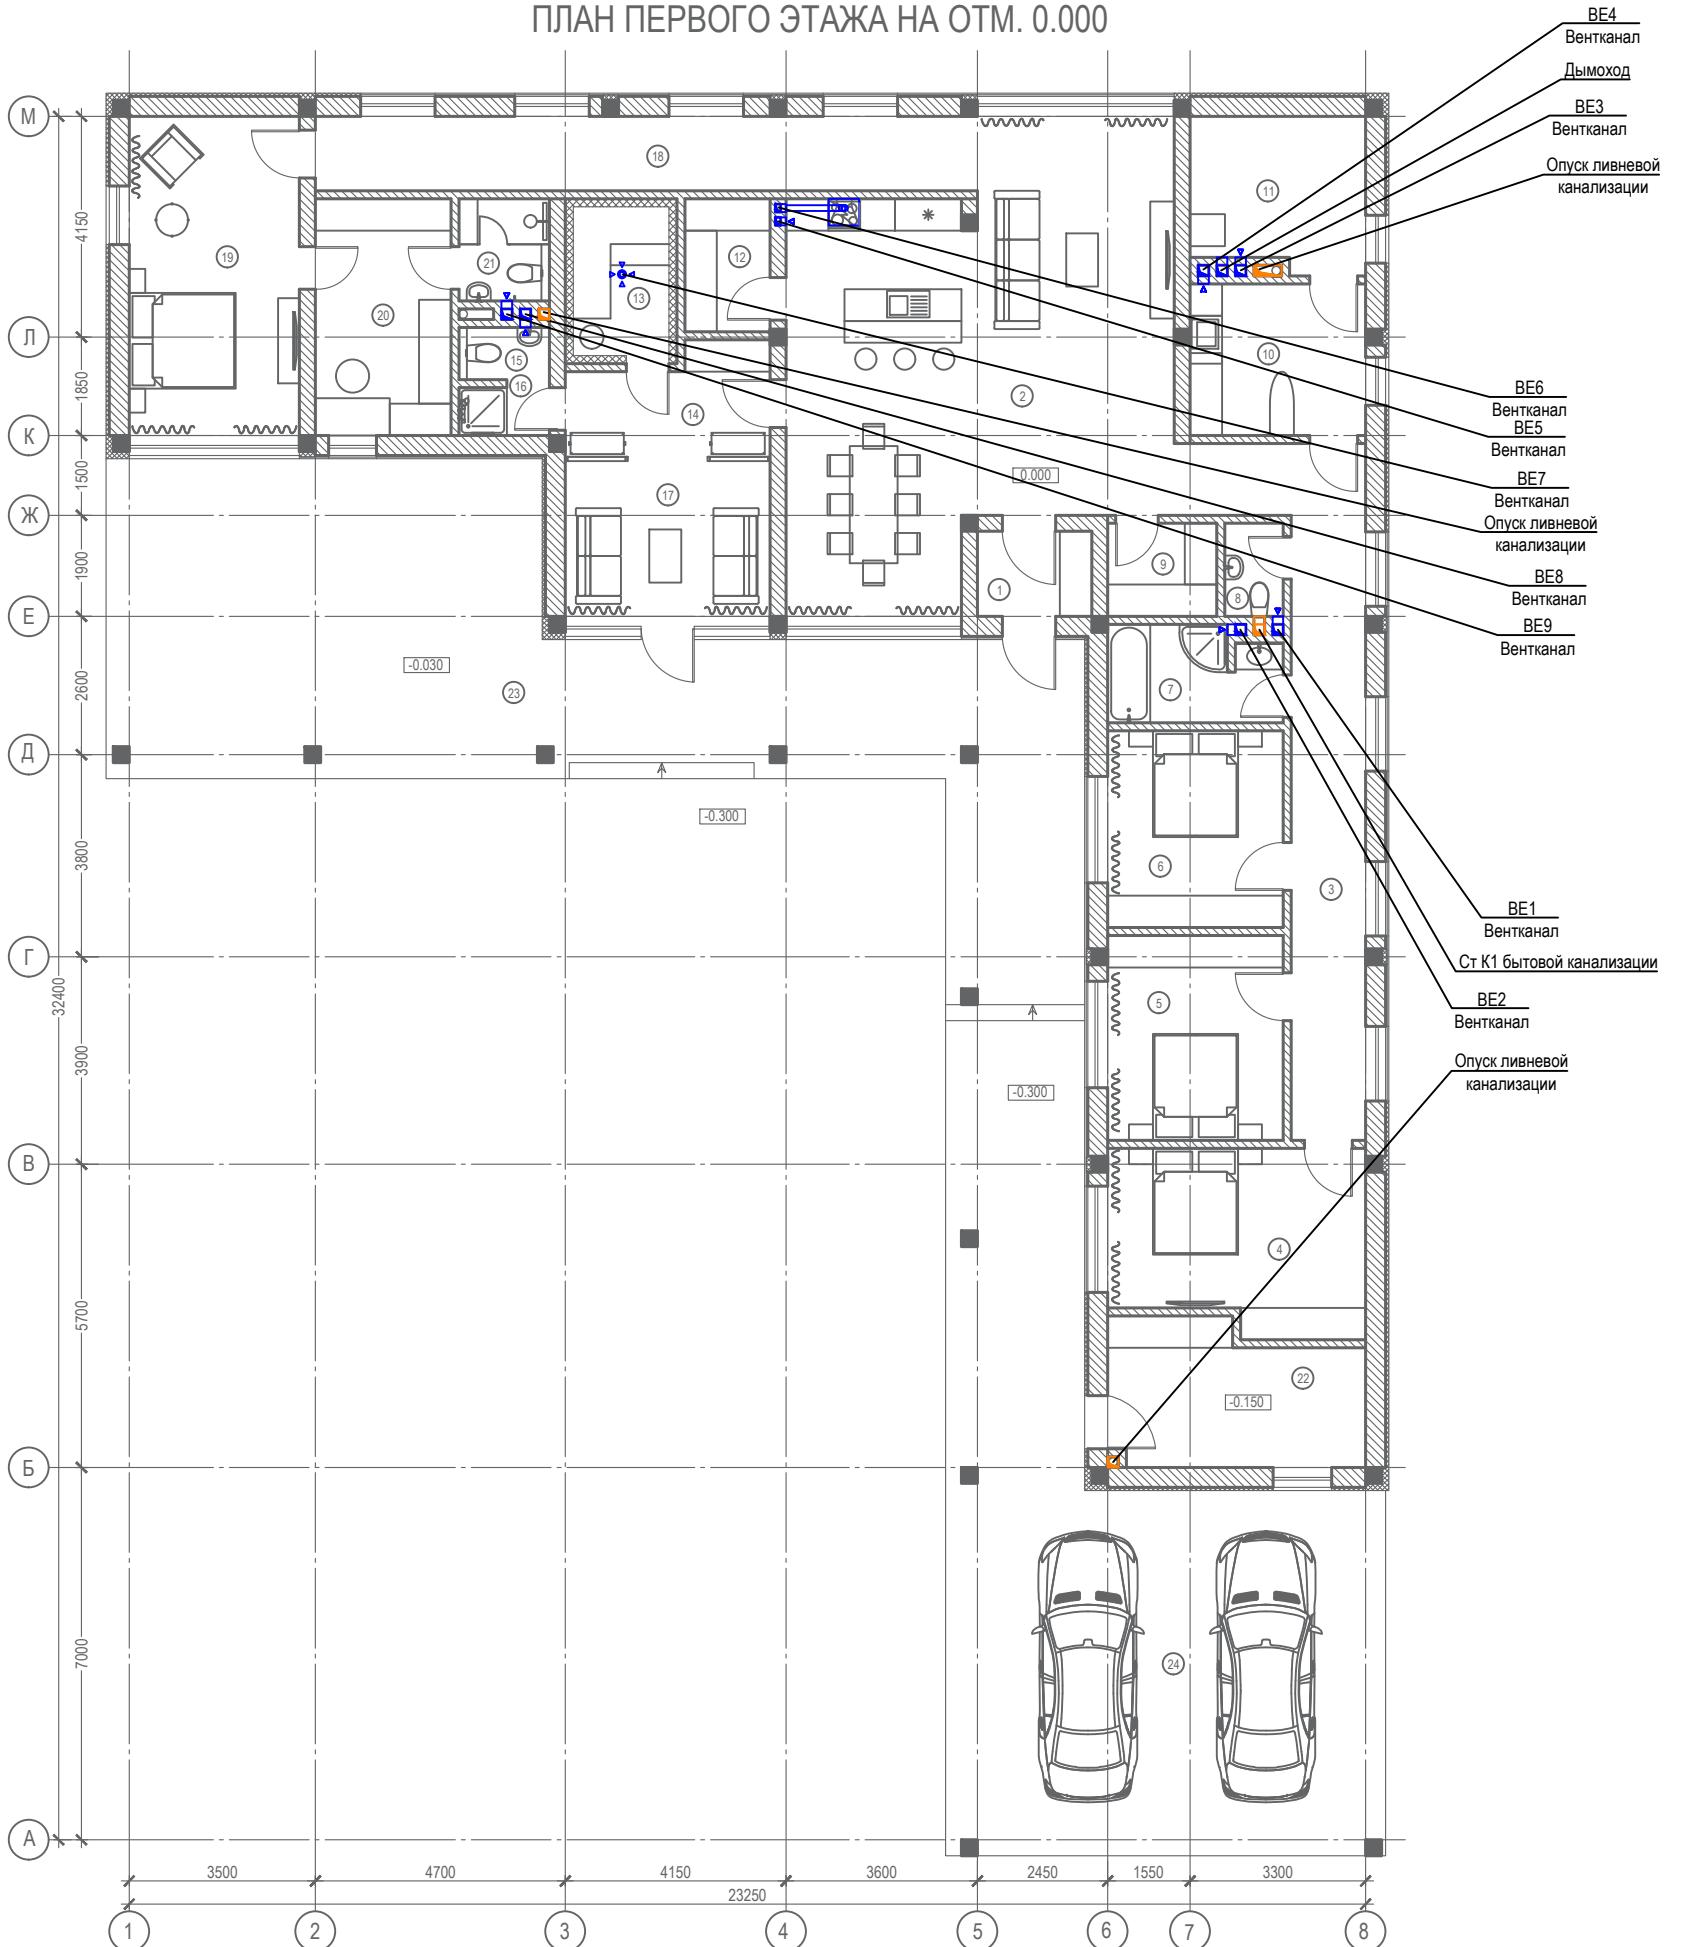

356 - 2021 - OB

Заказчик: Греков П.В.

Изм.	Кол.уч	Лист	№док	Подп.
ГАП		Злобин		
Разраб.		Ягудин		


Индивидуальный жилой дом по адресу: МО, Чеховский р-н, СП Стремиловское, деревня Поповка, кв. 1

2.22 Естественная вентиляция.
План на отм. +0,000 (1-й этаж)

HOMESPRO.RU

№ п/п	Наименование	Площадь м ² .
1	Тамбур	3.4
2	Кухня-гостиная-столовая	55.3
3	Коридор	21.3
4	Спальня	16.0
5	Спальня	12.7
6	Спальня	12.2
7	Ванная	5.7
8	Санузел	1.90
9	Гардеробная	3.60
10	Прачечная	9.40
11	Котельная	9.40
12	Кладовая	4.00
13	Сауна	5.00
14	Предбанник	7.10
15	Санузел	1.80
16	Душевая	1.50
17	Комната отдыха	11.2
18	Коридор	17.4
19	Спальня	19.2
20	Гардеробная	11.3
21	Санузел	3.3
22	Хоз.блок	12.2
	Всего	245.0
23	Террасы, навесы	87.9
24	Навес для а/м	79.9
	Всего	168.0

ПЛАН ПЕРВОГО ЭТАЖА НА ОТМ. 0.000

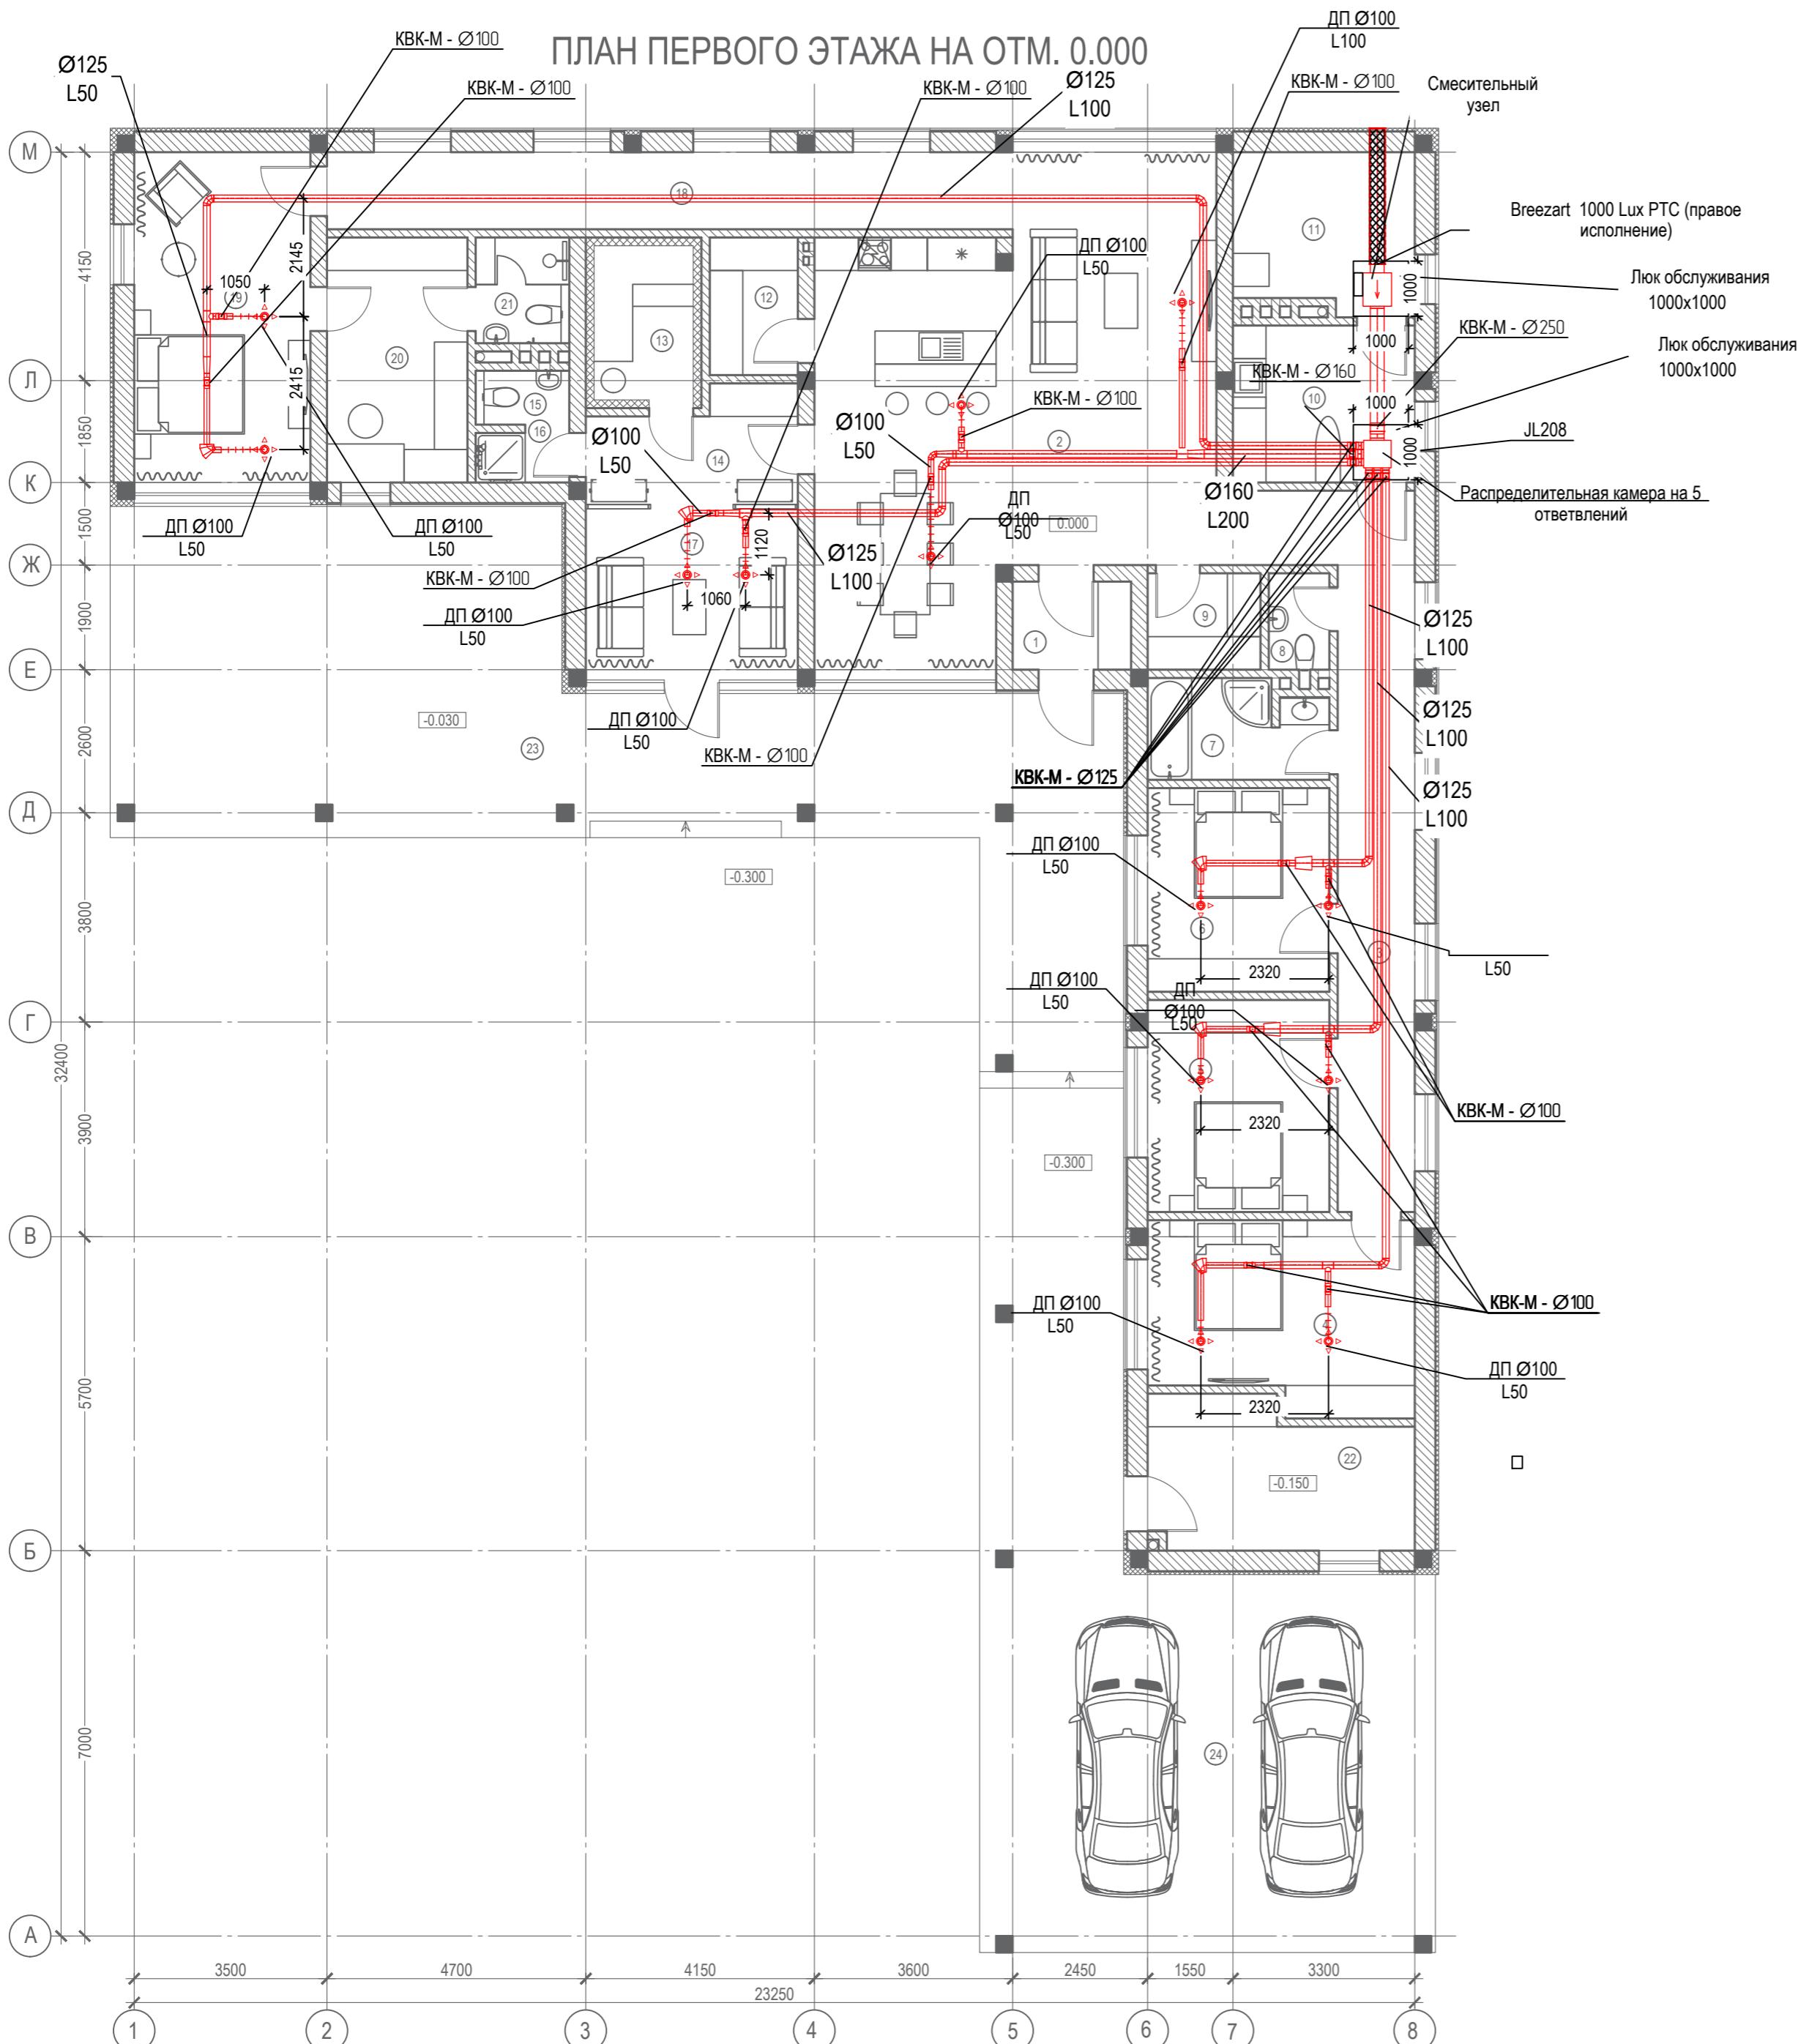

356 - 2021 - ОВ

Заказчик: Греков П.В.

Изм.	Кол.уч	Лист	Недок	Подп.	Дата
ГАП	Злобин				02.22
Разраб.	Ягудин				02.22


Индивидуальный жилой дом по адресу: МО, Чеховский р-н, СП Стремиловское, деревня Половка, ул. Карьерная, уч. 71.

Стадия	Лист	Листов
P	13	18

Вентиляция. П1
План на отм. +0.000 (1-й этаж)

HOMESPRO.RU

Аксонометрическая схема вентиляции П1

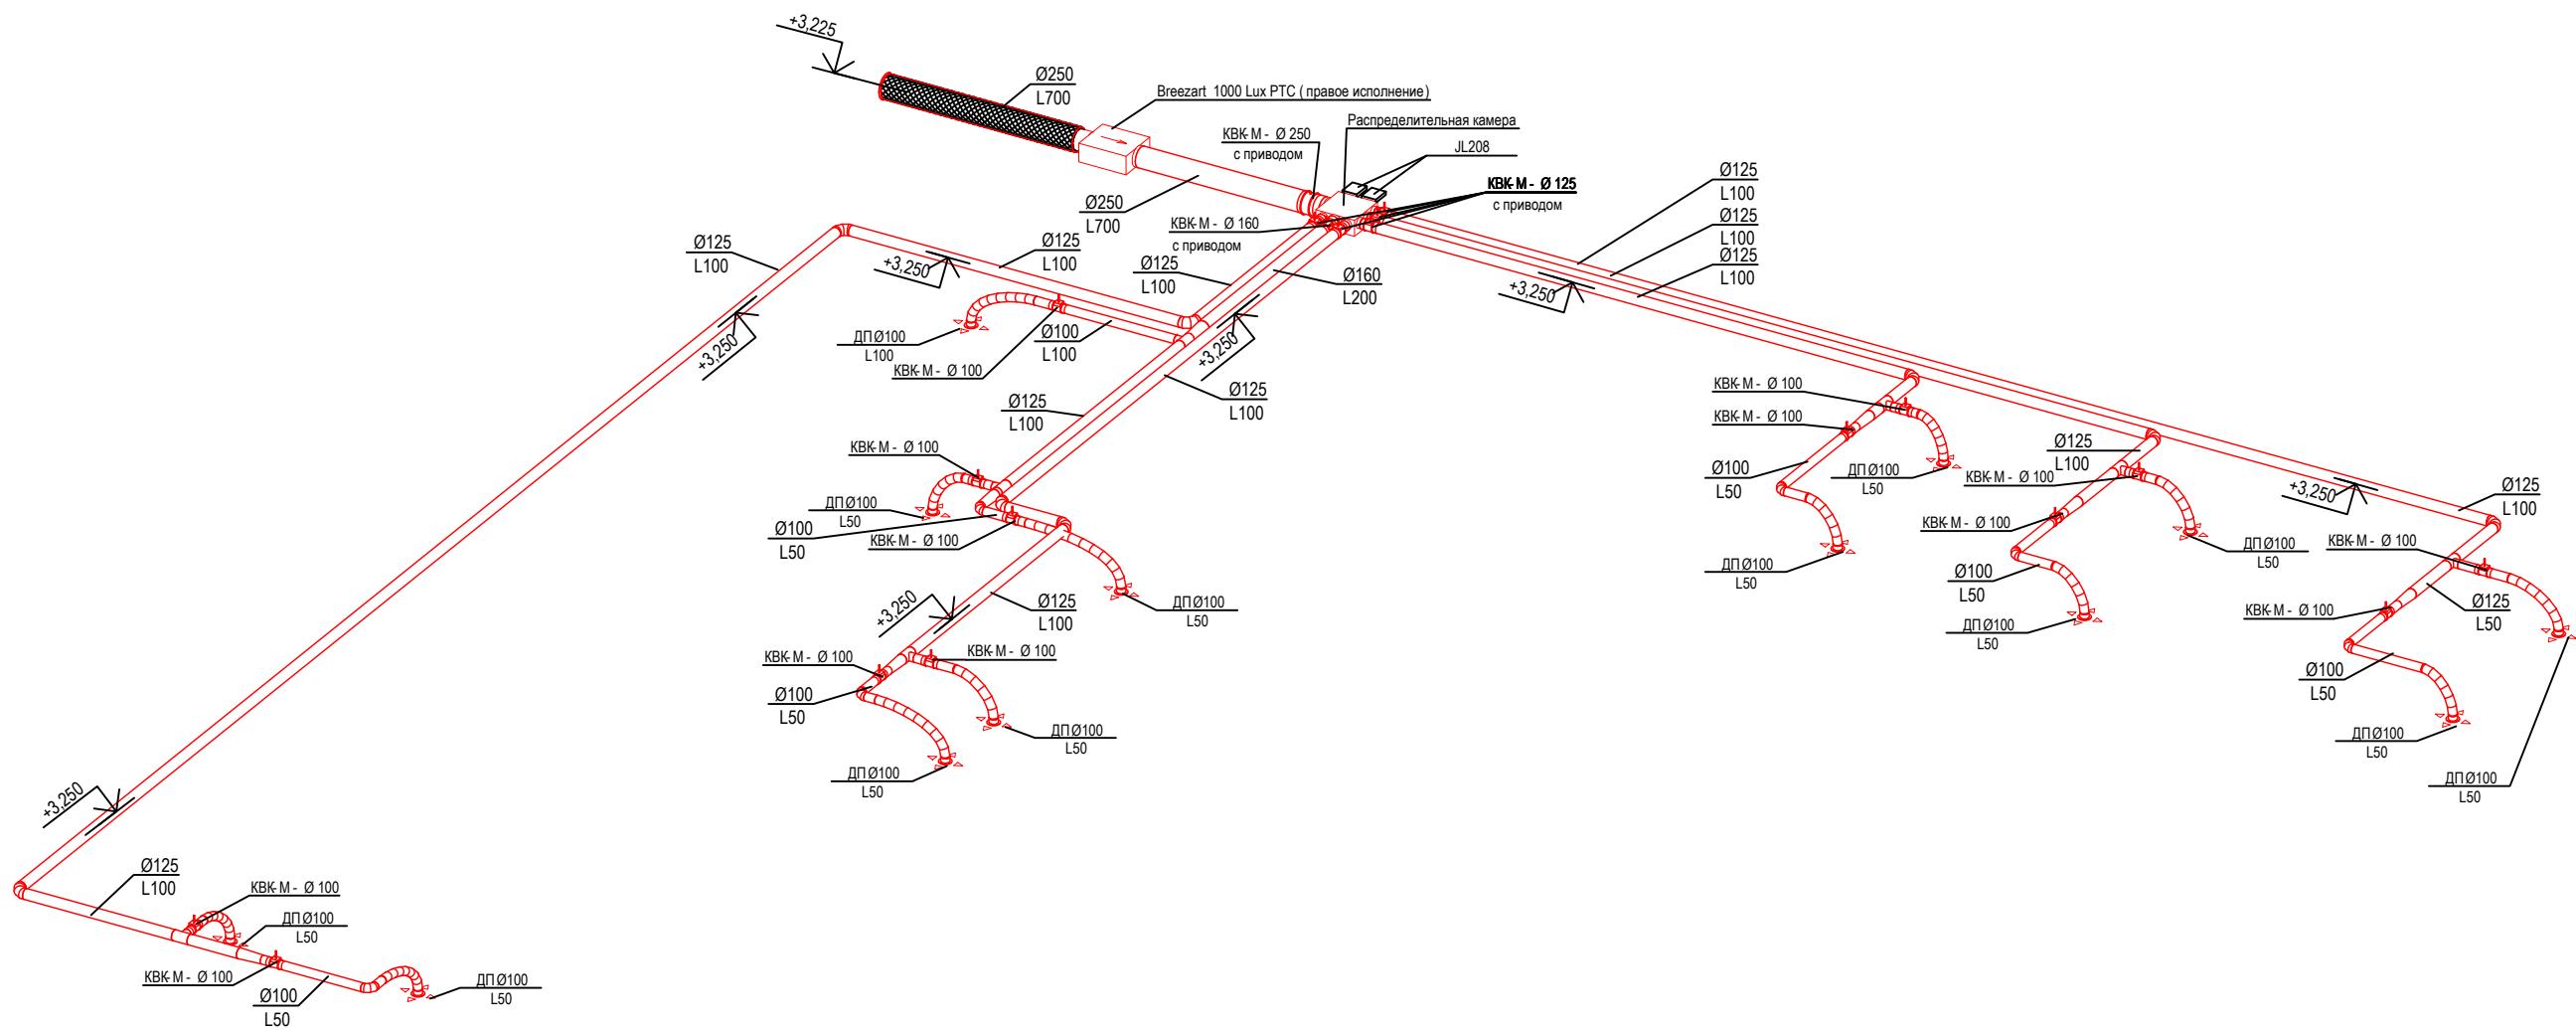


Согласовано

Инв. № подл.	Подл. и дата	Взам. инв.№

						356 - 2021 - ОВ			
Изм.	Кол.уч.	Лист	Нодок	Подп.	Дата	Заказчик: Греков П.В.			
ГАП	Злобин				02.22	Индивидуальный жилой дом по адресу: МО, Чеховский р-н, СП Стремиловское, деревня Поповка, ул. Карьерная, уч. 71.	Стадия	Лист	Листов
Разраб.	Ягудин				02.22		P	14	18
						Аксонометрическая схема системы вентиляции П1	HOMESPRO.RU		

№ п/п	Наименование	Площадь м ² .
1	Тамбур	3.4
2	Кухня-гостиная-столовая	55.3
3	Коридор	21.3
4	Спальня	16.0
5	Спальня	12.7
6	Спальня	12.2
7	Ванная	5.7
8	Санузел	1.90
9	Гардеробная	3.60
10	Прачечная	9.40
11	Котельная	9.40
12	Кладовая	4.00
13	Сауна	5.00
14	Предбанник	7.10
15	Санузел	1.80
16	Душевая	1.50
17	Комната отдыха	11.2
18	Коридор	17.4
19	Спальня	19.2
20	Гардеробная	11.3
21	Санузел	3.3
22	Хоз.блок	12.2
	Всего	245.0
	Террасы, навесы	
23	Терраса	87.9
24	Навес для а/м	79.9
	Всего	168.0

ПЛАН ПЕРВОГО ЭТАЖА НА ОТМ. 0.000

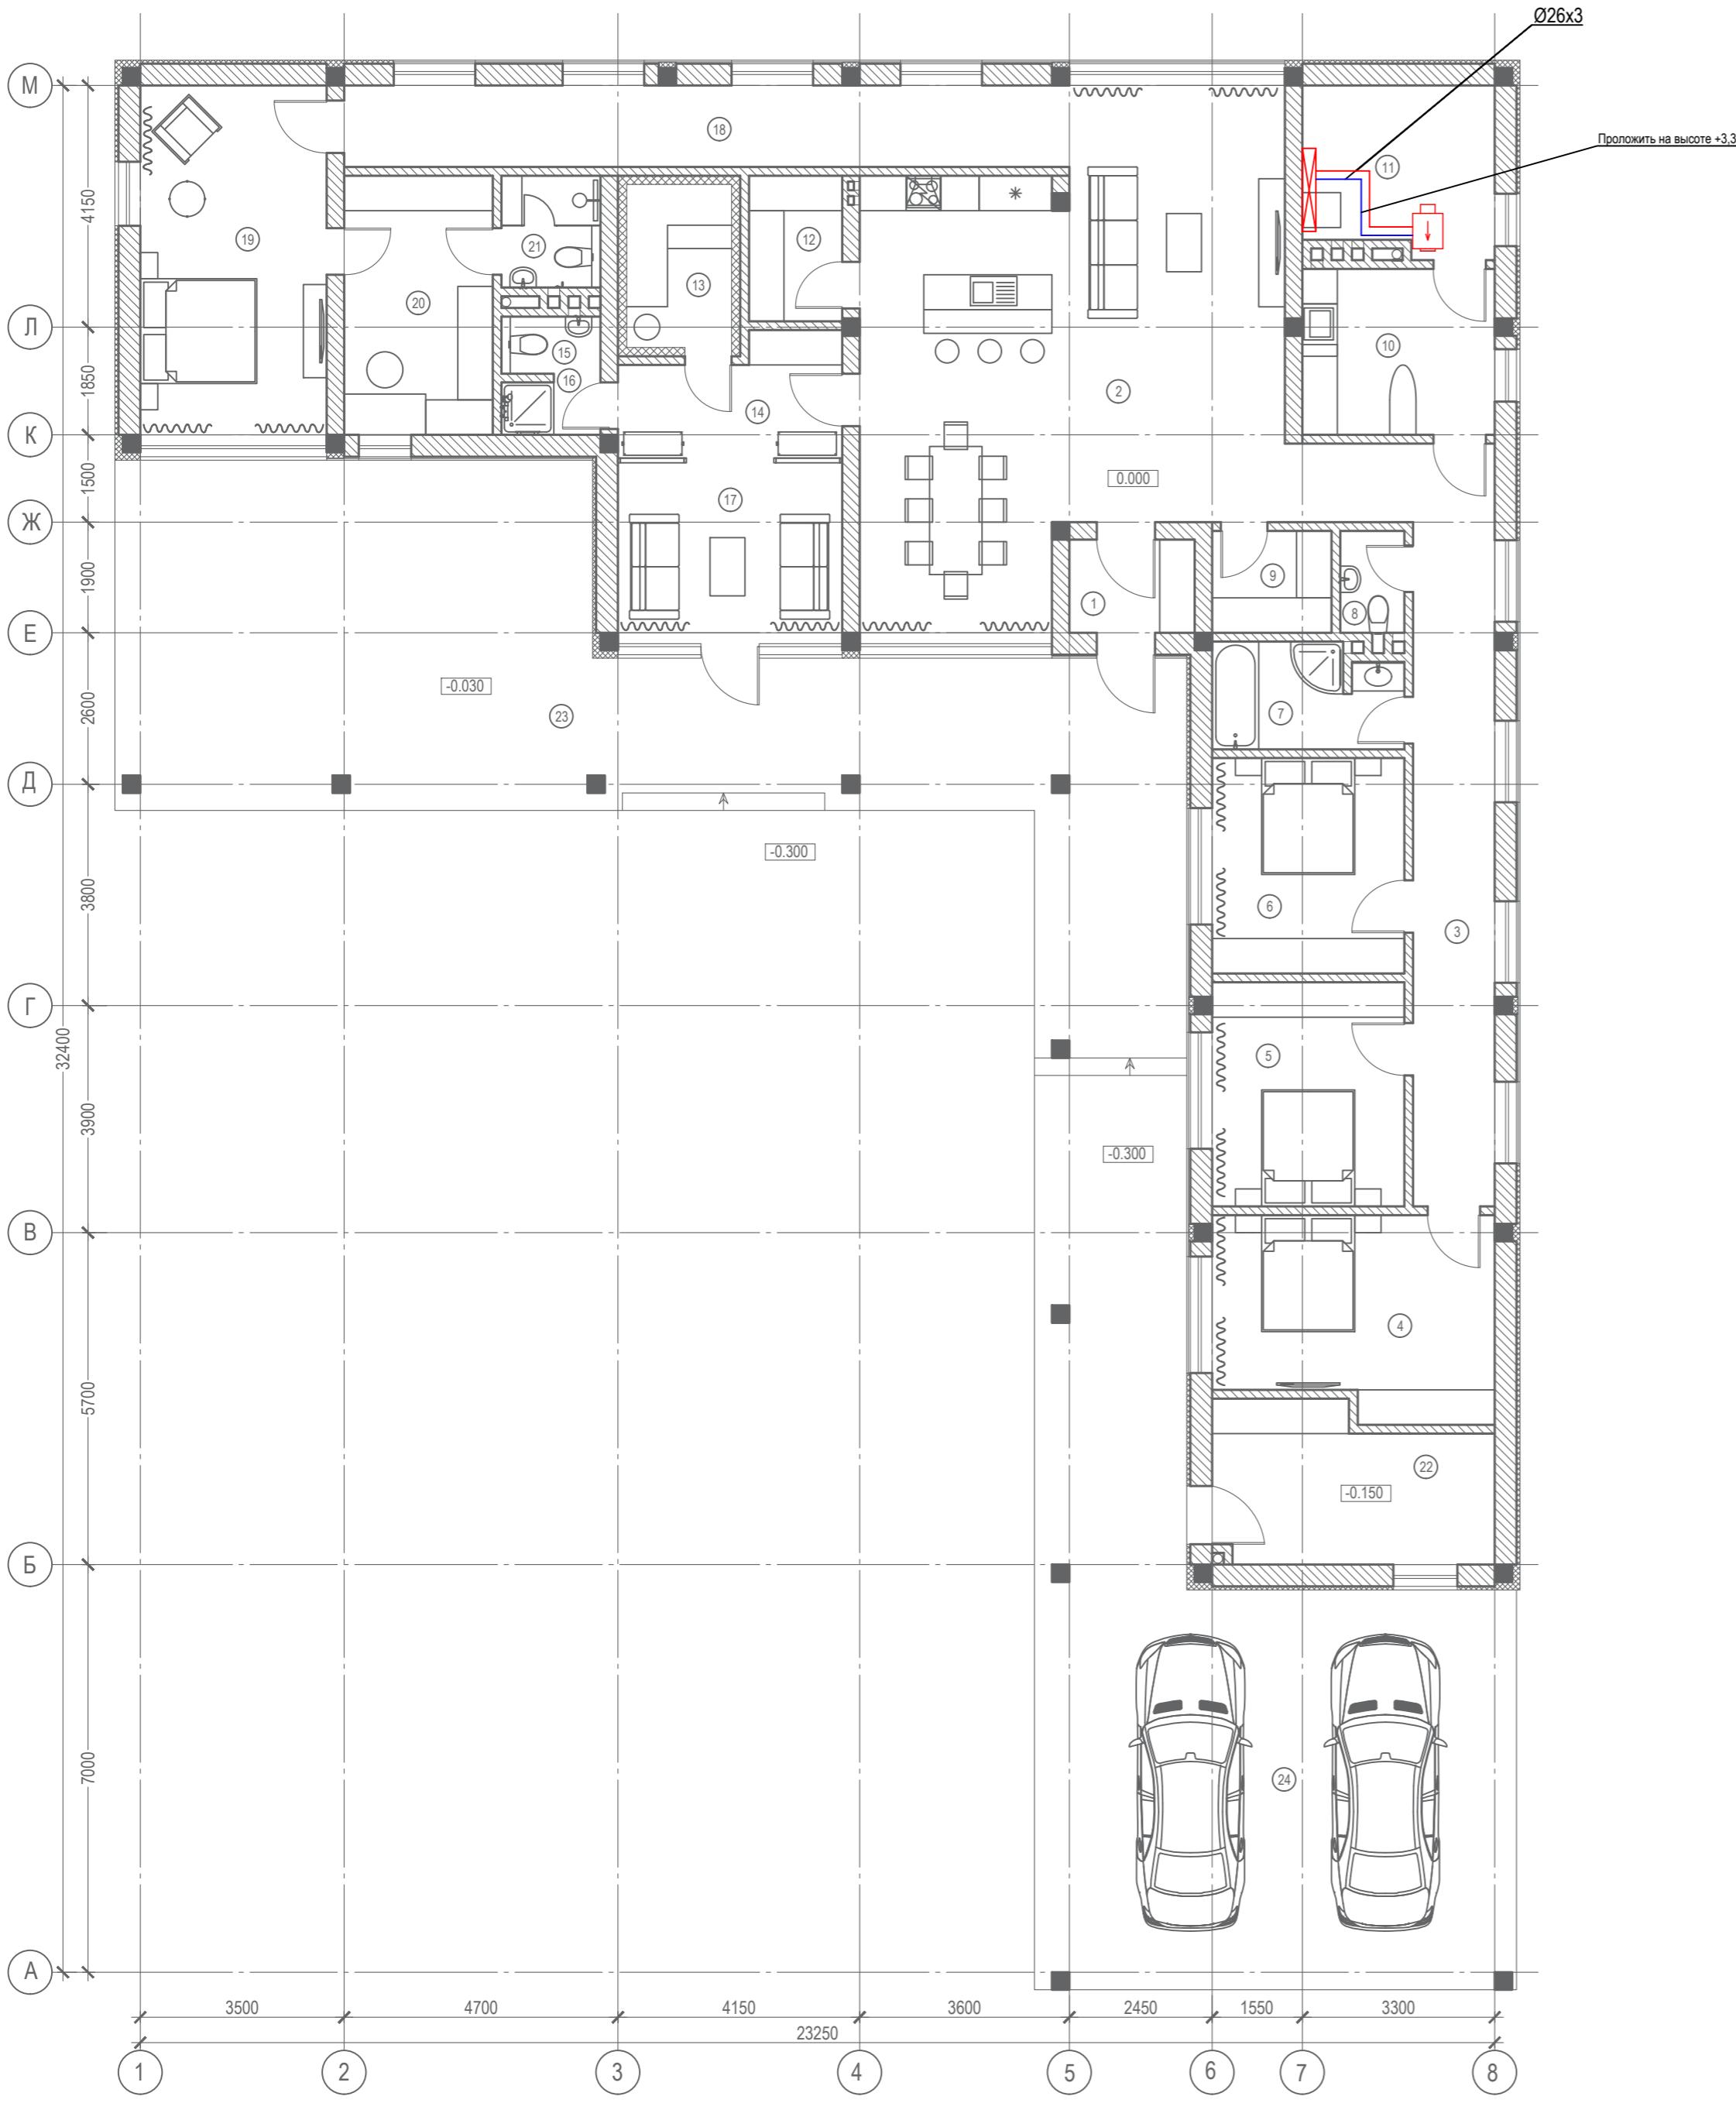


Инв. №	Подп. и дата	Взам. инв. №

356 - 2021 - ОВ					
Заказчик: Греков П.В.					
Изм.	Кол.уч.	Лист	Недок.	Подп.	Дата
ГАП	Злобин				02.22
Разраб.	Ягудин				02.22
Индивидуальный жилой дом по адресу: МО, Чеховский р-н, СП Стремиловское, деревня Половка, ул. Карьерная, уч. 71.					
Стадия	Лист	Листов			
P	15	18			
Теплоснабжение					
План на отм. +0,000 (1-й этаж)					
HOMESPRO.RU					

№ п/п	Наименование	Площадь м ² .
1	Тамбур	3.4
2	Кухня-гостиная-столовая	55.3
3	Коридор	21.3
4	Спальня	16.0
5	Спальня	12.7
6	Спальня	12.2
7	Ванная	5.7
8	Санузел	1.90
9	Гардеробная	3.60
10	Прачечная	9.40
11	Котельная	9.40
12	Кладовая	4.00
13	Сауна	5.00
14	Предбанник	7.10
15	Санузел	1.80
16	Душевая	1.50
17	Комната отдыха	11.2
18	Коридор	17.4
19	Спальня	19.2
20	Гардеробная	11.3
21	Санузел	3.3
22	Хоз.блок	12.2
	Всего	245.0
23	Террасы, навесы	
24	Навес для а/м	79.9
	Всего	168.0

ПЛАН ПЕРВОГО ЭТАЖА НА ОТМ. 0.000

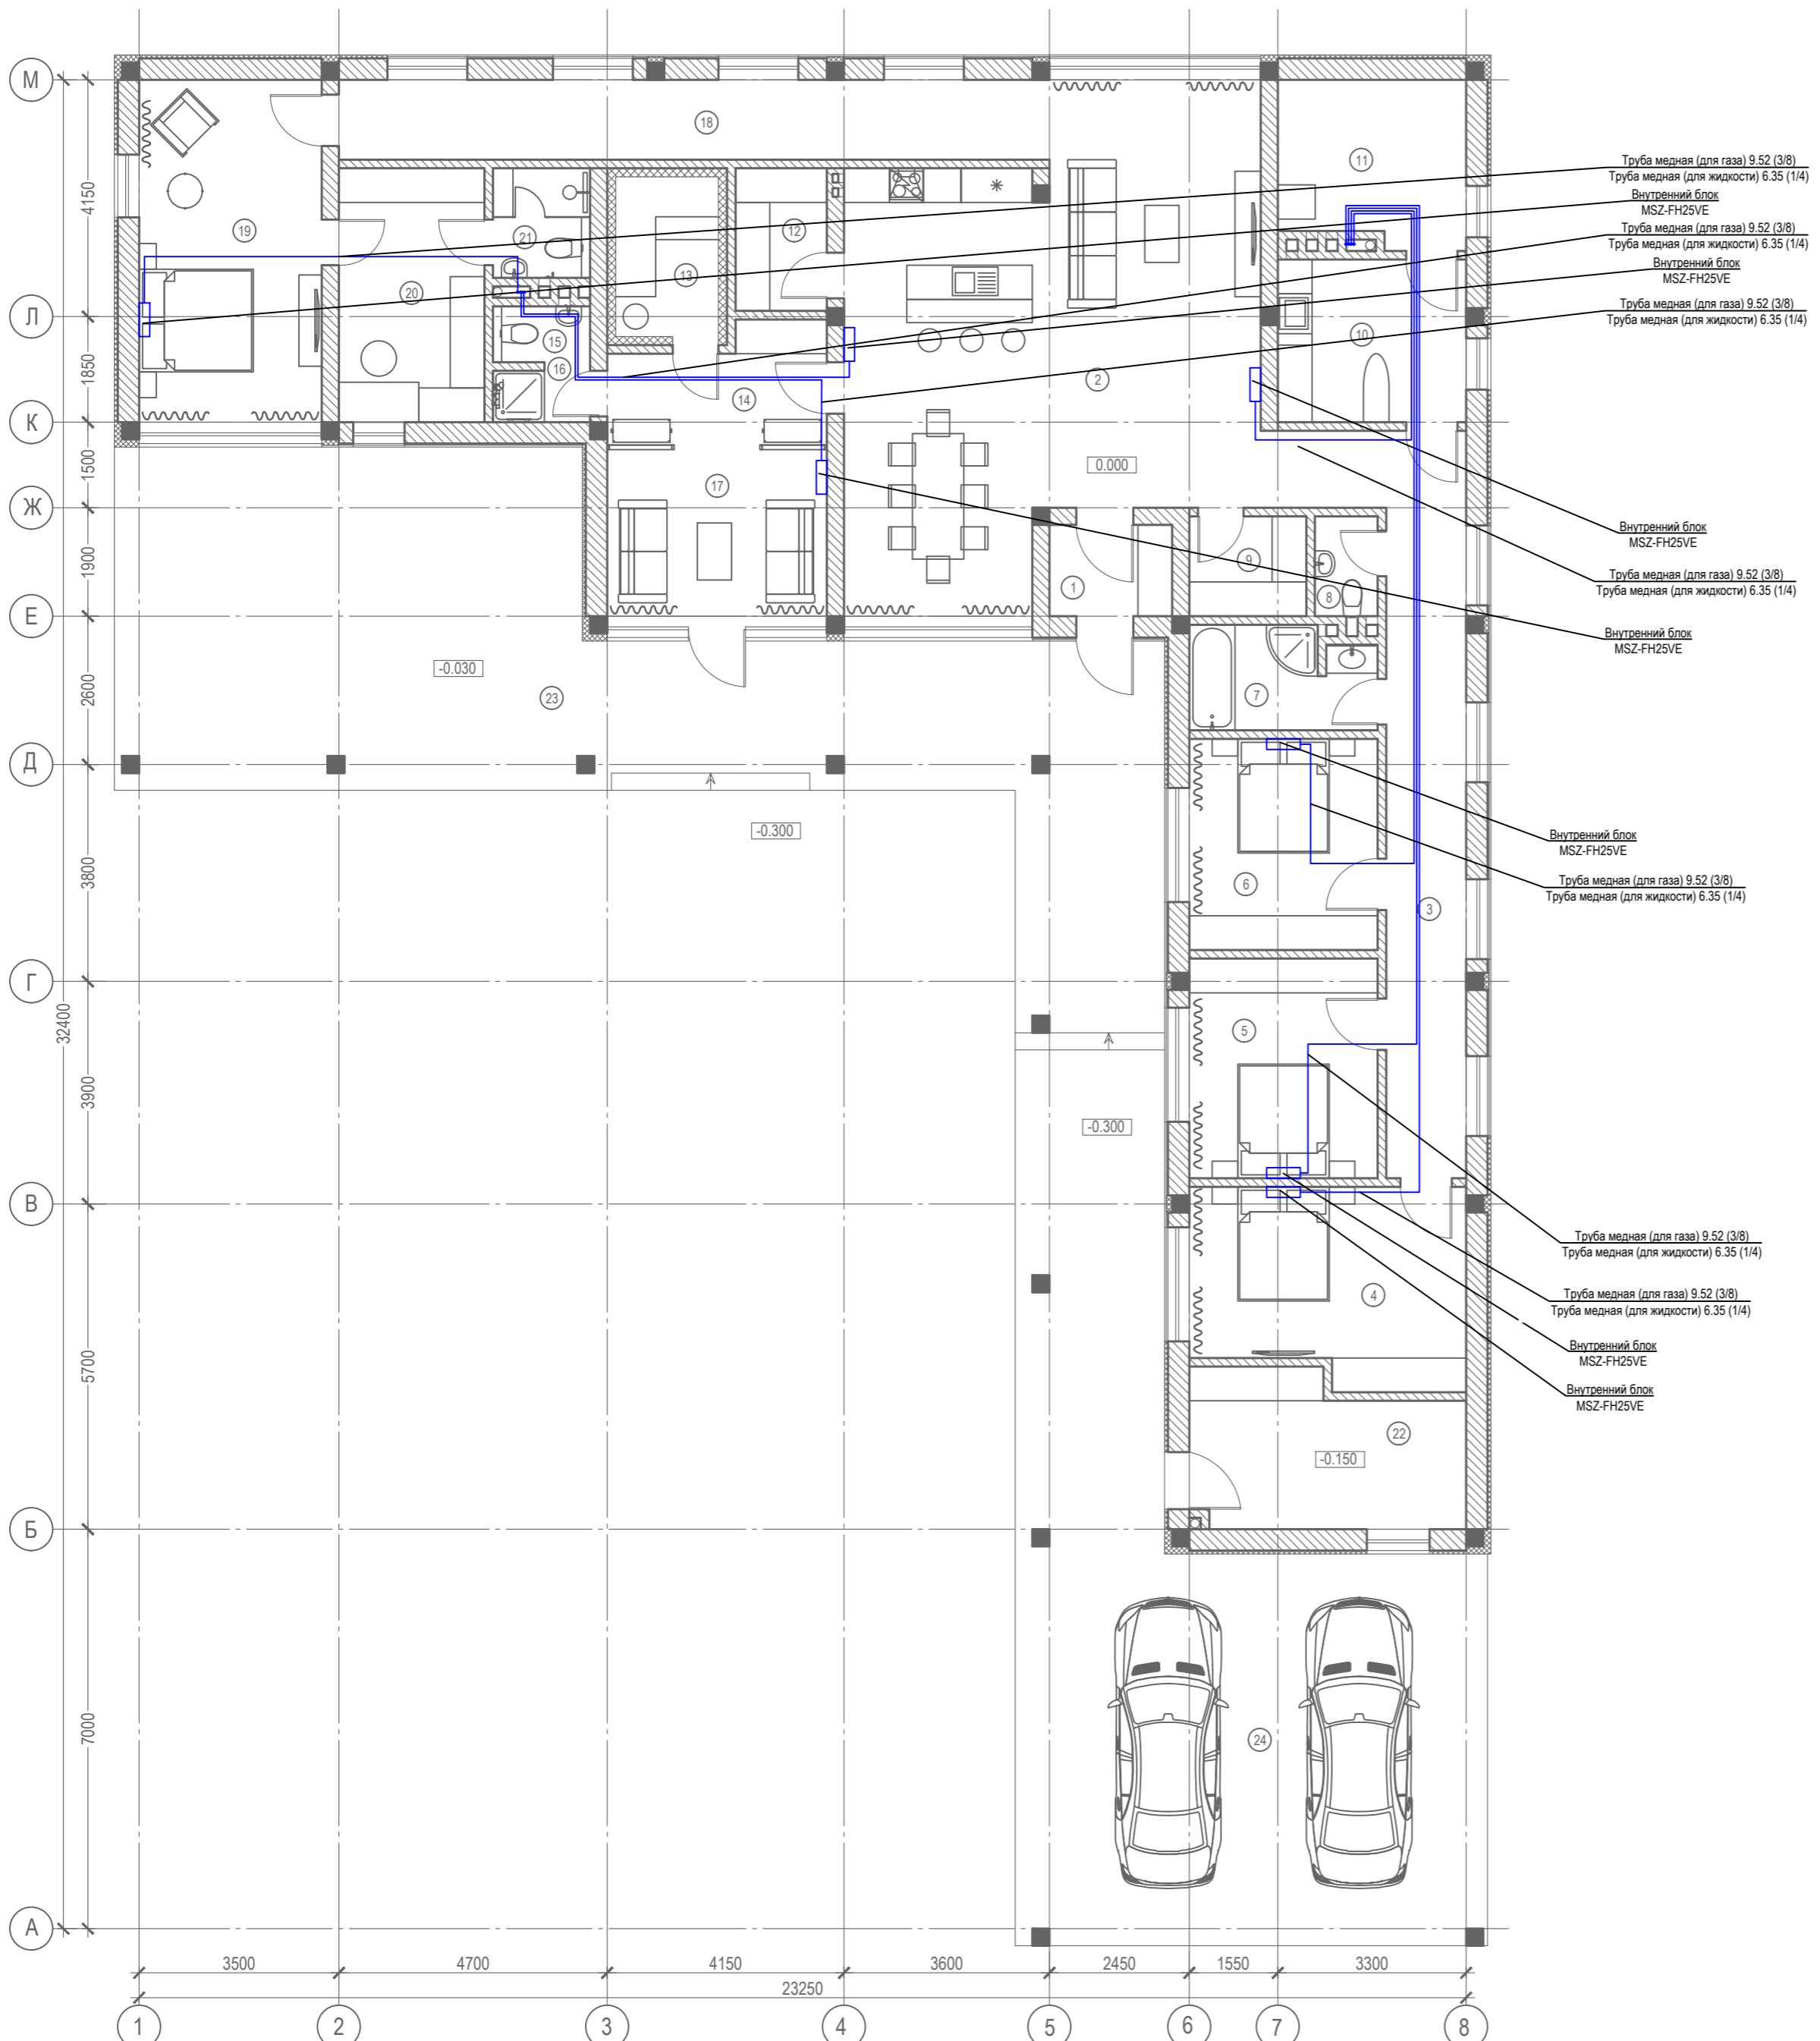

356 - 2021 - ОВ					
Заказчик: Греков П.В.					
Изм.	Кол.уч.	Лист	Недок	Подп.	Дата
ГАП	Злобин				02.22
Разраб.	Ягудин				02.22

Индивидуальный жилой дом по адресу: МО, Чеховский р-н, СП Стремиловское, деревня Половка, ул. Карьерная, уч. 71.


Стадия	Лист	Листов
P	16	18

Кондиционирование.
План на отметке +0,000

HOMESPRO.RU

№ п/п	Наименование	Площадь м ² .
1	Тамбур	3.4
2	Кухня-гостиная-столовая	55.3
3	Коридор	21.3
4	Спальня	16.0
5	Спальня	12.7
6	Спальня	12.2
7	Ванная	5.7
8	Санузел	1.90
9	Гардеробная	3.60
10	Прачечная	9.40
11	Котельная	9.40
12	Кладовая	4.00
13	Сауна	5.00
14	Предбанник	7.10
15	Санузел	1.80
16	Душевая	1.50
17	Комната отдыха	11.2
18	Коридор	17.4
19	Спальня	19.2
20	Гардеробная	11.3
21	Санузел	3.3
22	Хоз.блок	12.2
	Всего	245.0
23	Терраса	87.9
24	Навес для а/м	79.9
	Всего	168.0

ПЛАН ПЕРВОГО ЭТАЖА НА ОТМ. 0.000

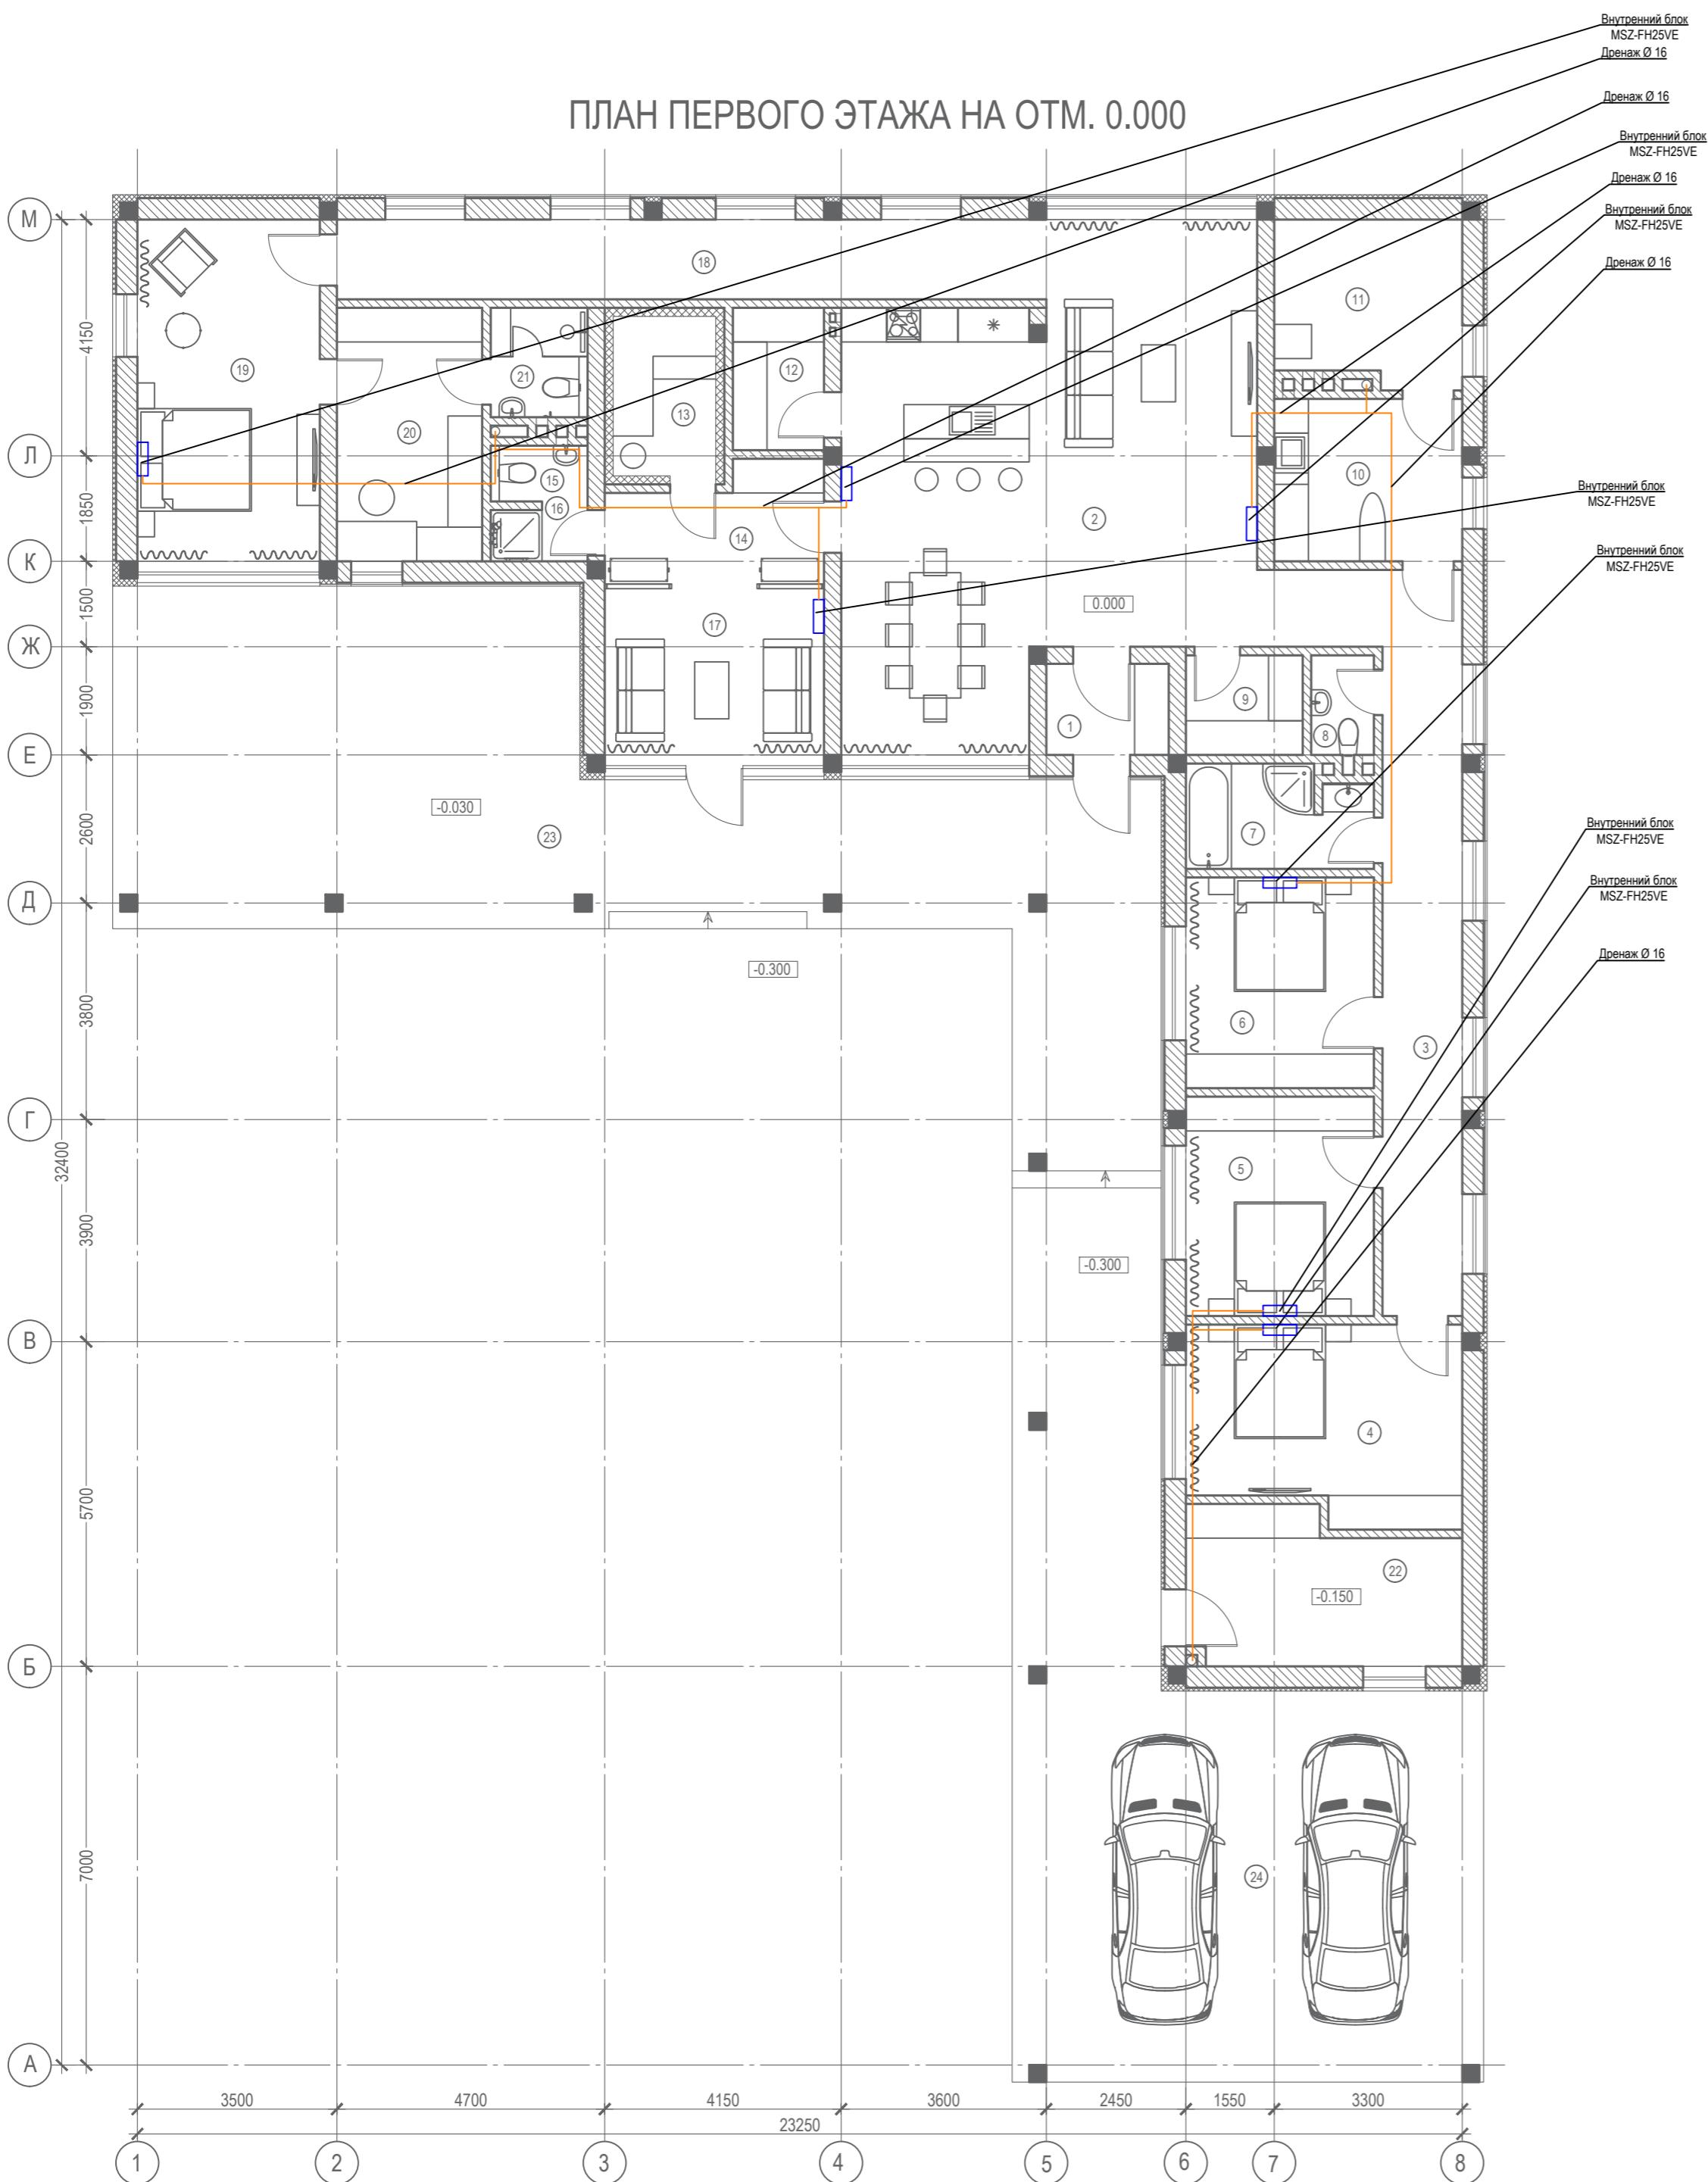

356 - 2021 - ОВ					
Заказчик: Греков П.В.					
Изм.	Кол.уч.	Лист	Недок	Подп.	Дата
ГАП	Злобин				02.22
Разраб.	Ягудин				02.22

Индивидуальный жилой дом по адресу: МО, Чеховский р-н, СП Стремиловское, деревня Половка, ул. Карьерная, уч. 71.

Стадия Лист Листов


P 17 18

Кондиционирование, дренаж
План на отметке +0,000

HOMESPRO.RU

№ п/п	Наименование	Площадь м ²
1	Тамбур	3.4
2	Кухня-гостиная-столовая	55.3
3	Коридор	21.3
4	Спальня	16.0
5	Спальня	12.7
6	Спальня	12.2
7	Ванная	5.7
8	Санузел	1.90
9	Гардеробная	3.60
10	Прачечная	9.40
11	Котельная	9.40
12	Кладовая	4.00
13	Сауна	5.00
14	Предбанник	7.10
15	Санузел	1.80
16	Душевая	1.50
17	Комната отдыха	11.2
18	Коридор	17.4
19	Спальня	19.2
20	Гардеробная	11.3
21	Санузел	3.3
22	Хоз.блок	12.2
	Всего	245.0
23	Террасы, навесы	87.9
24	Навес для а/м	79.9
	Всего	168.0

ПЛАН КРОВЛИ М1:100

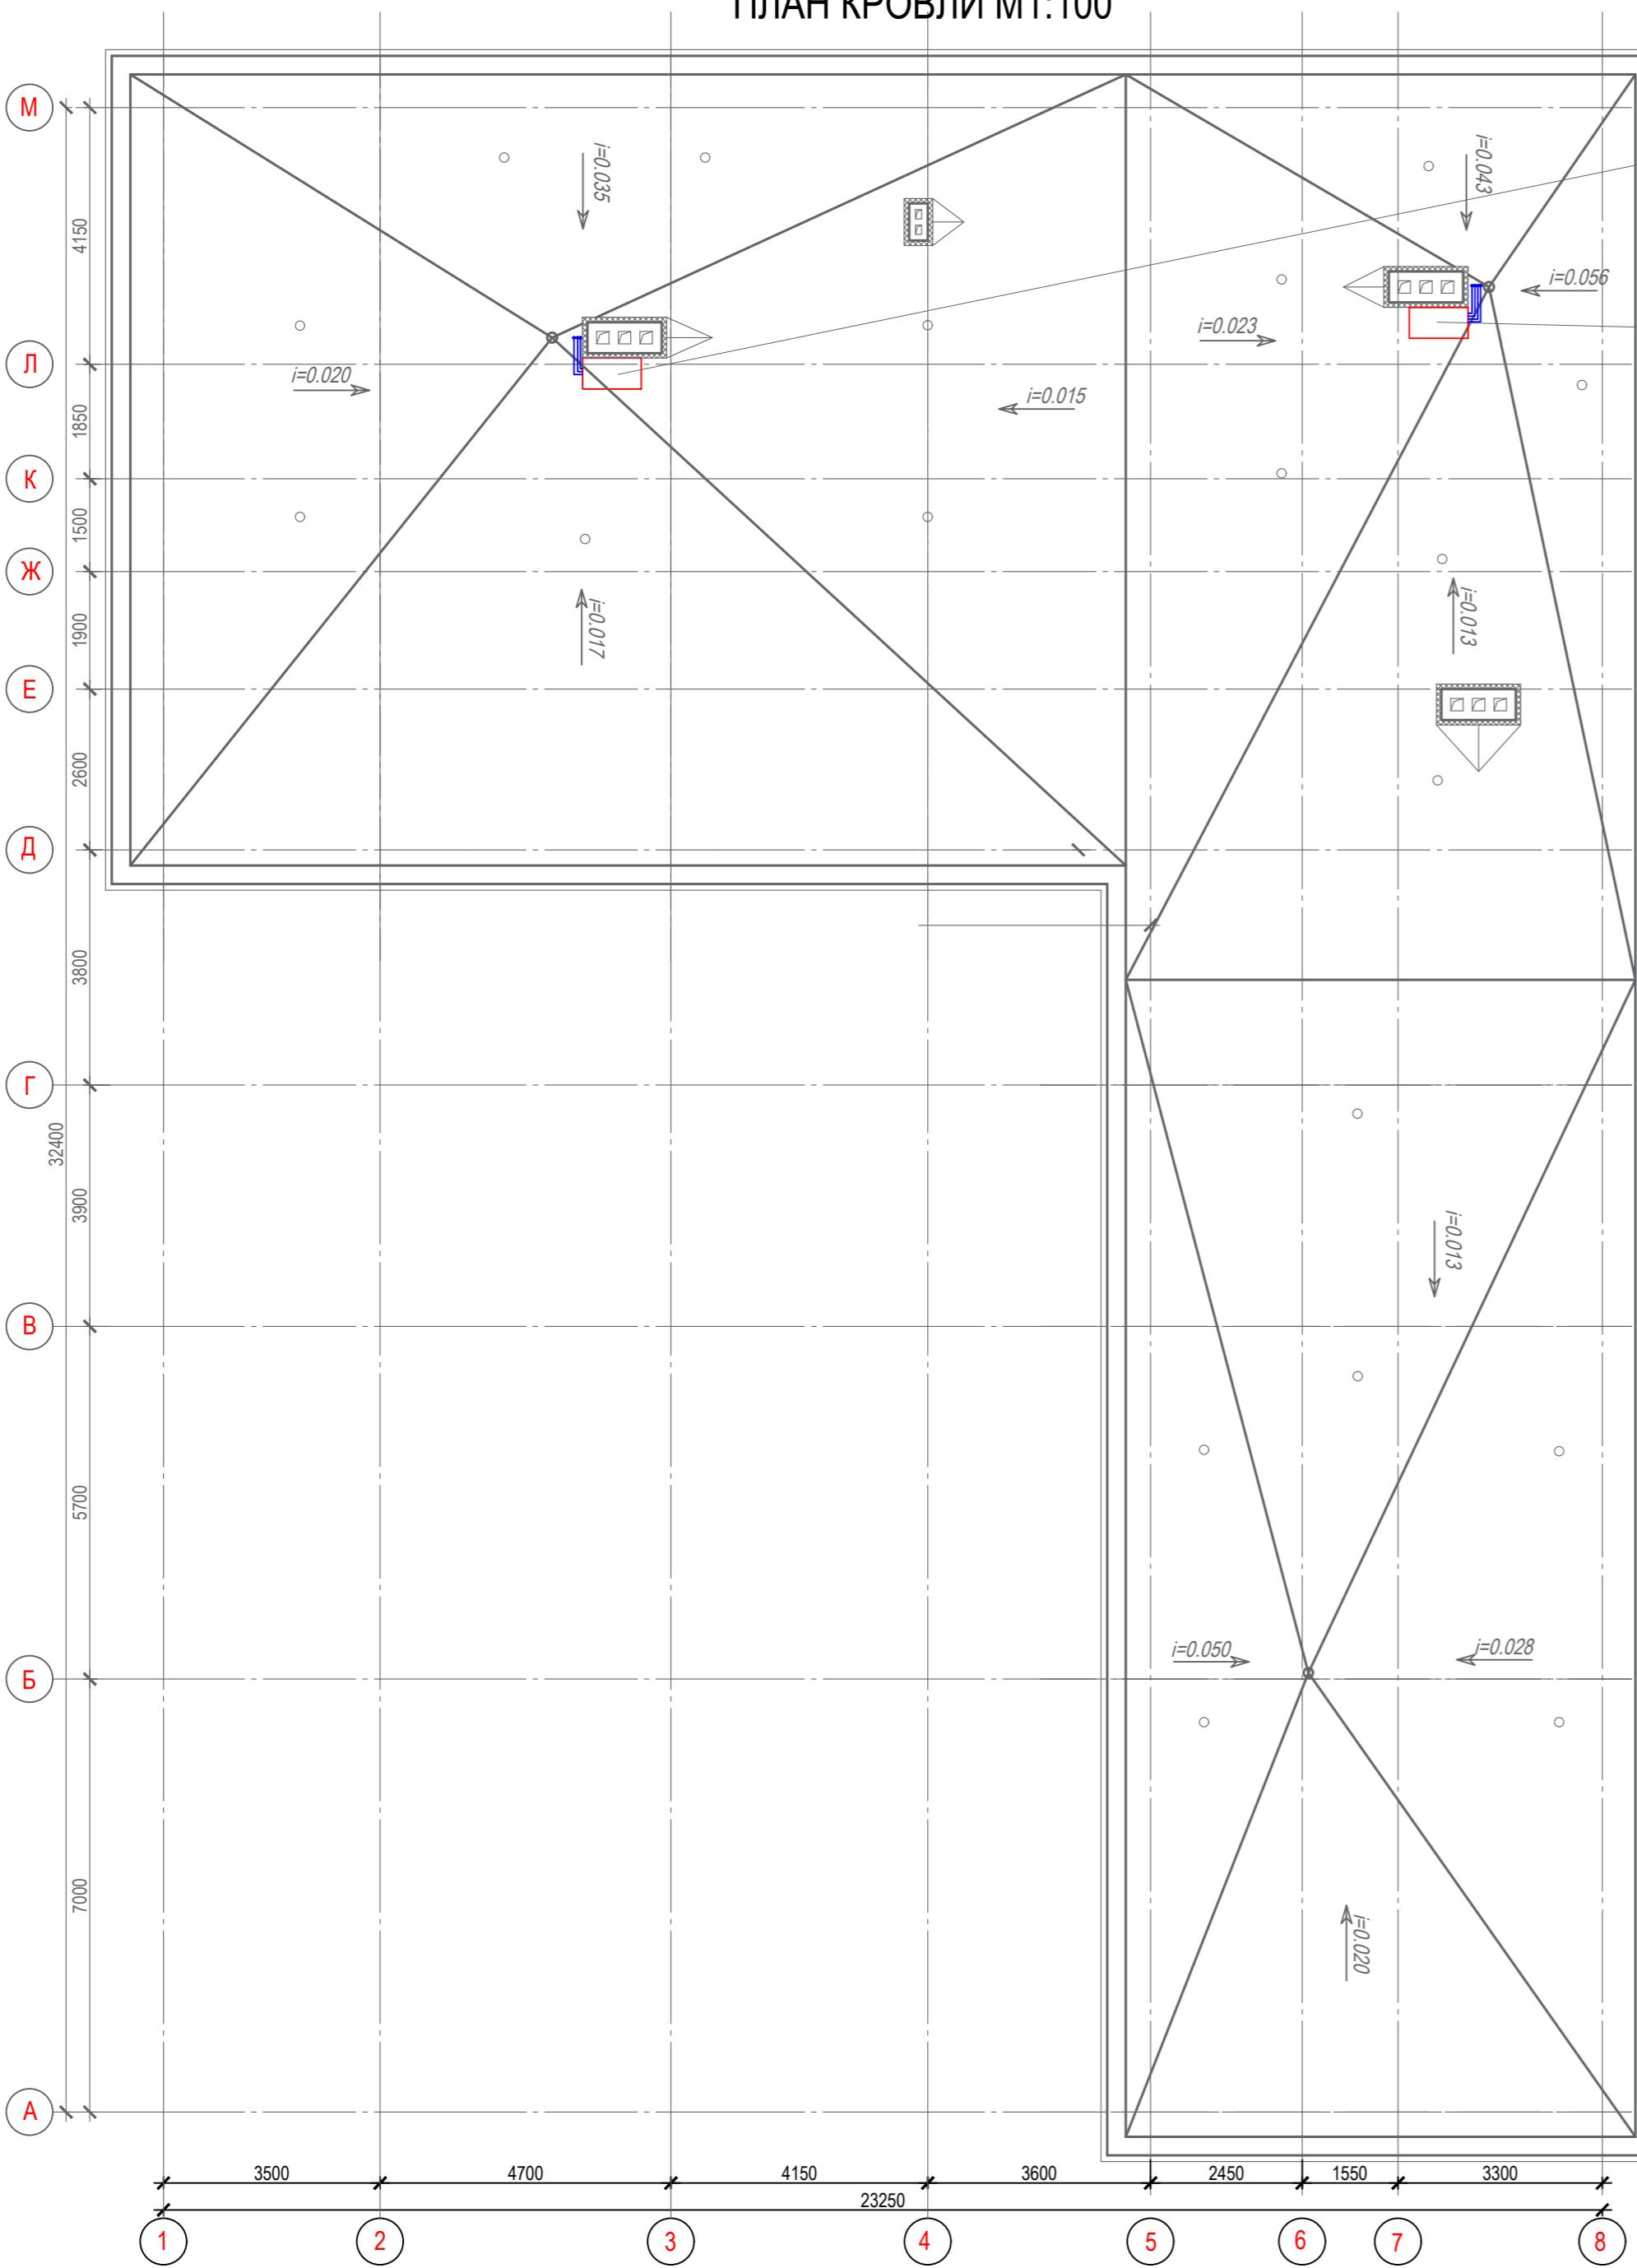Наружный блок
кондиционера
MXZ-2D33VAНаружный блок
кондиционера
MXZ-2D33VA

356 - 2021 - ОВ

Заказчик: Греков П.В.

Изм.	Кол.уч.	Лист	Недок.	Подп.	Дата
ГАП	Злобин				02.22
Разраб.	Ягудин				02.22

Индивидуальный жилой дом по адресу: МО, Чеховский р-н, СП Стремиловское, деревня Поповка, ул. Карьерная, уч. 71.

Стадия Лист Листов

P 18 18

Кондиционирование.
План на отметке +4,000

HOMESPRO.RU