

г. Харьков


РАБОЧИЙ ПРОЕКТ

Ресторан


Пояснительная записка.
Вентиляция воздуха.

9М/ 2015-ПЗ.ОВ


Харьков 2015 г.

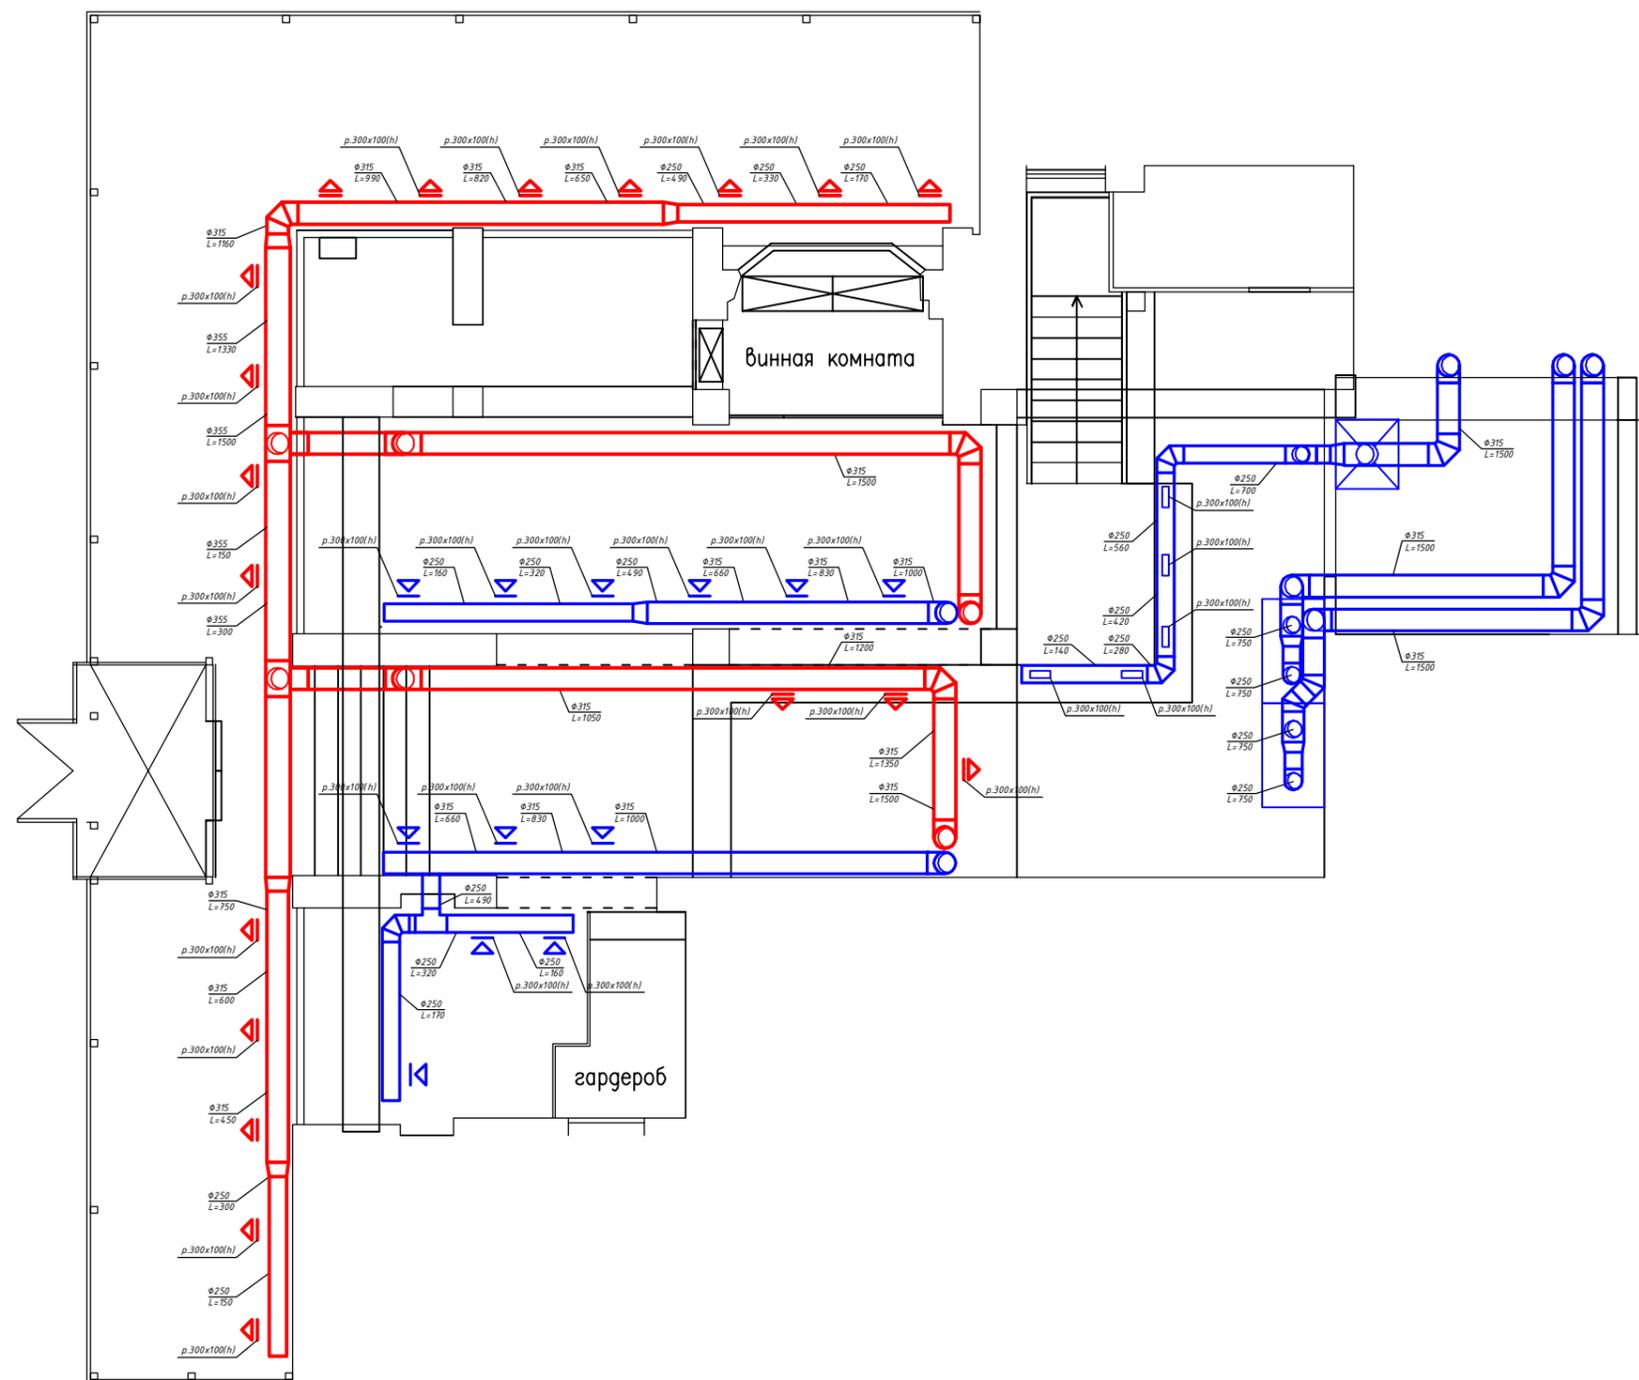

						9М/2014-0В			
						Заказчик			
Изм.	Кол.уч.	Лист	№ Док.	Подп.	Дата	Ресторан	Стадия	Лист	Листов
							РП	4	
						План 1 этажа. Вентиляция	г. Харьков		

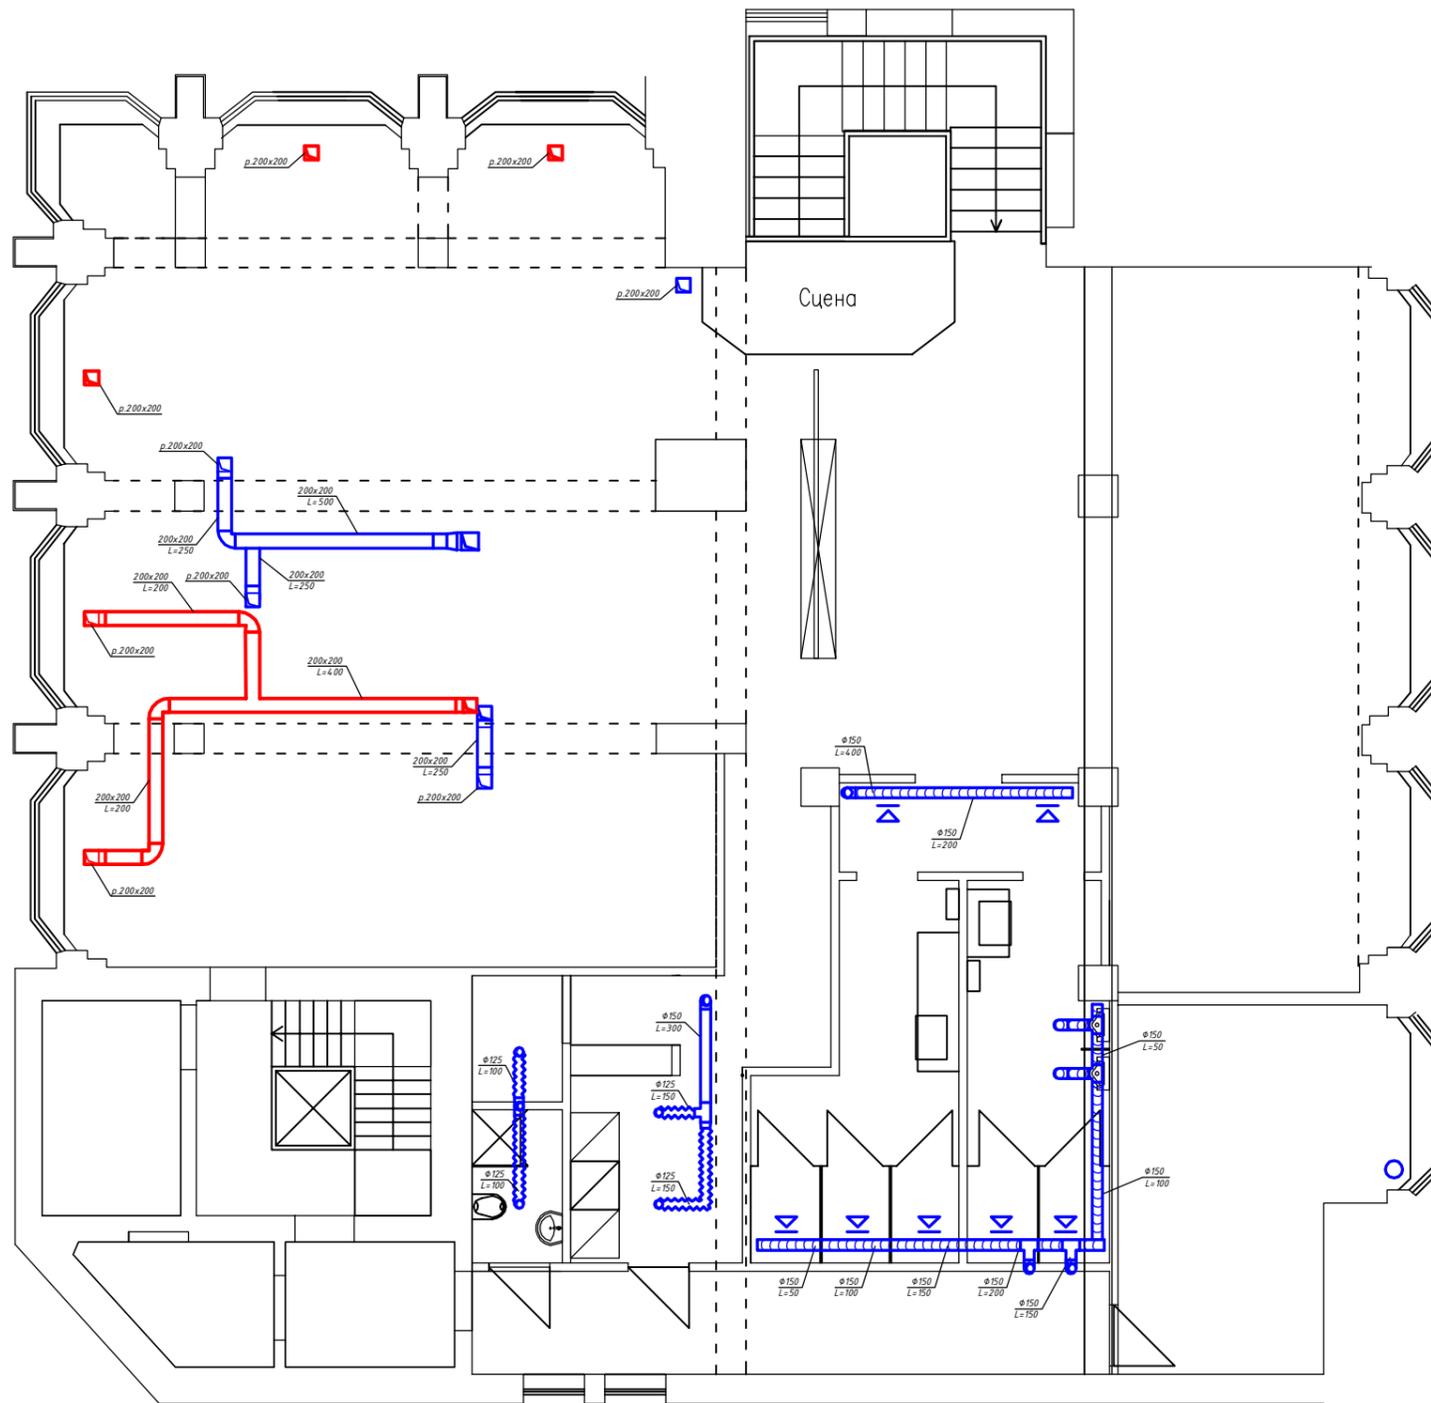


						9М/2014-0В			
						Заказчик			
Изм.	Кол.уч.	Лист	№ Док.	Подп.	Дата	Ресторан	Стадия	Лист	Листов
	ГИП						РП	5	9
	Нач. отд.					План 2 этажа. Вентиляция	г. Харьков		
	Инженер	Бубнів Ю.А.							

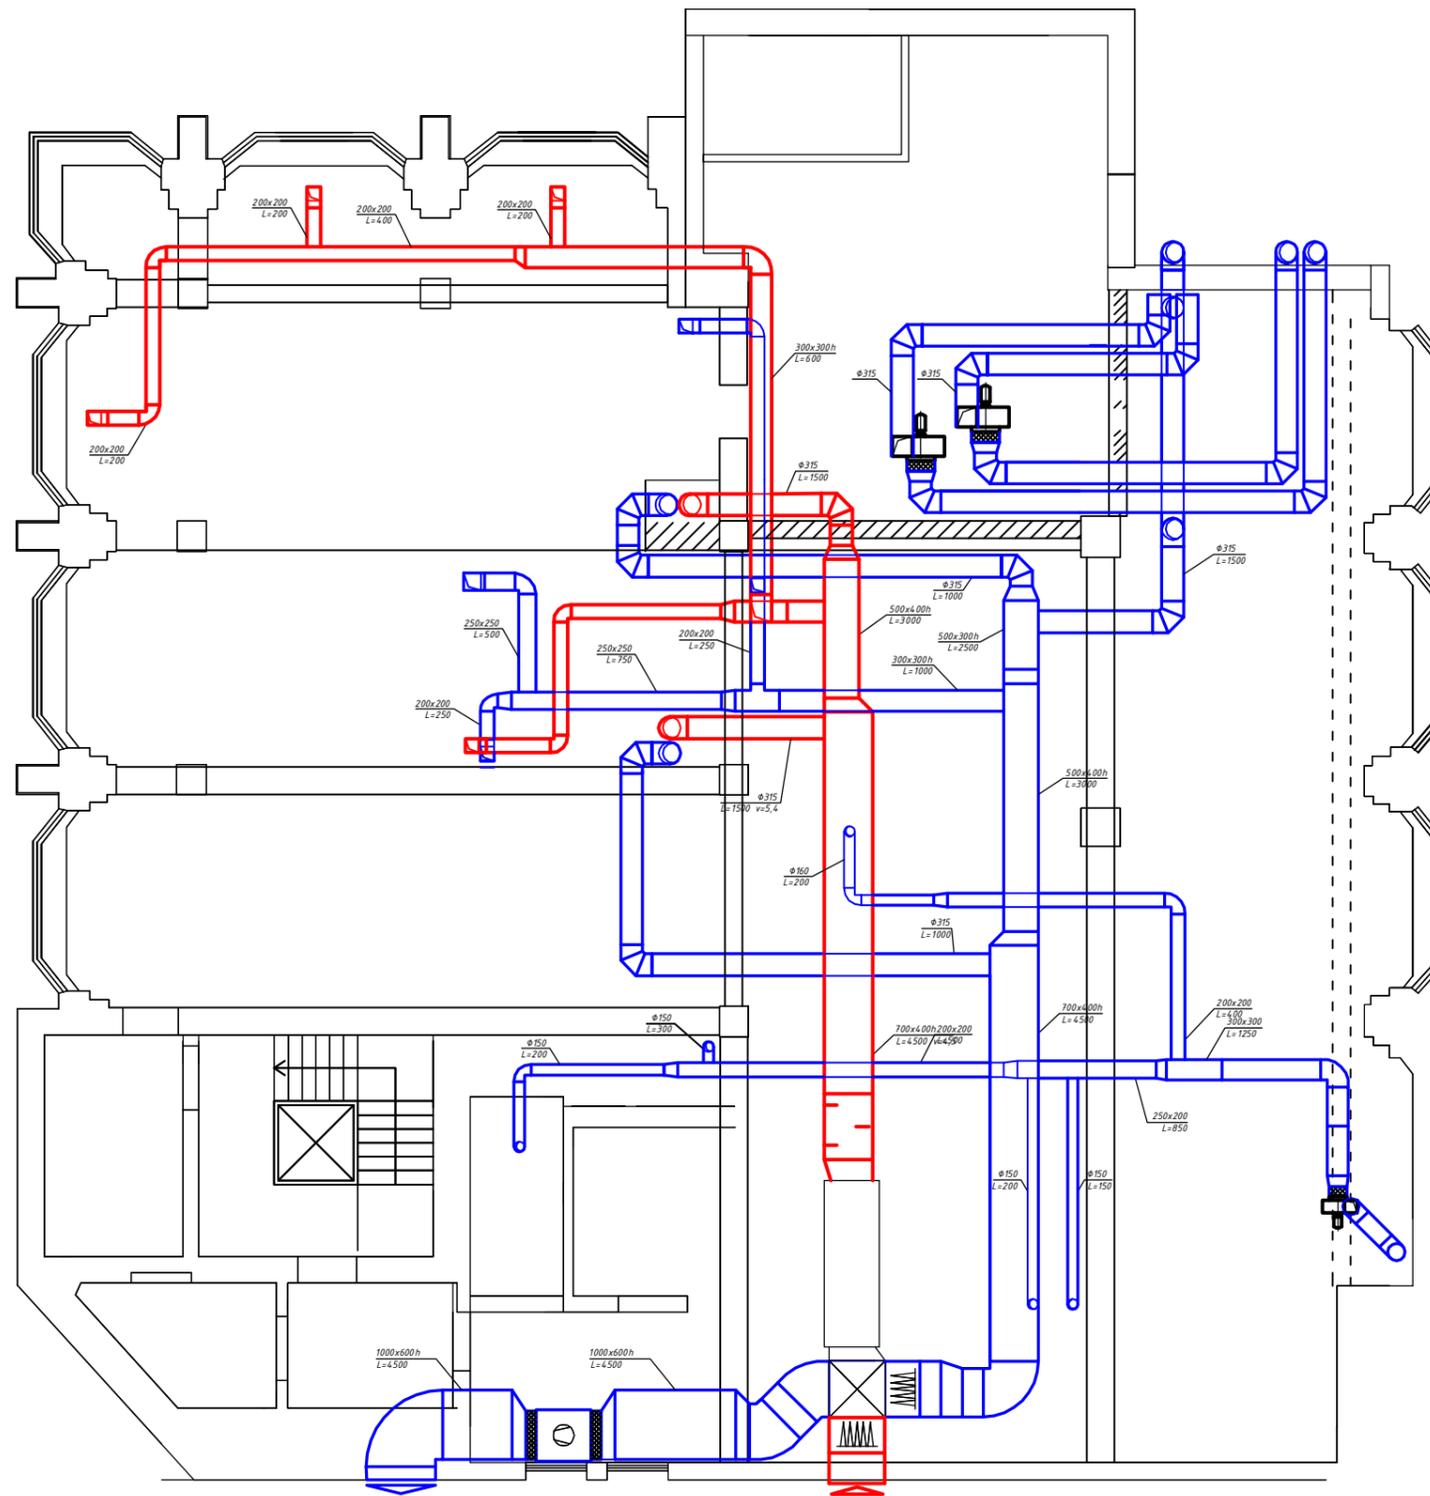


						9М/2014-0В			
						Заказчик			
Изм.	Кол.уч.	Лист	№ Док.	Подп.	Дата	Ресторан	Стадия	Лист	Листов
							РП	6	9
ГИП						План тех. этажа. Вентиляция	г. Харьков		
Нач. отд.									
Инженер Бубнів Ю.А.									

П1

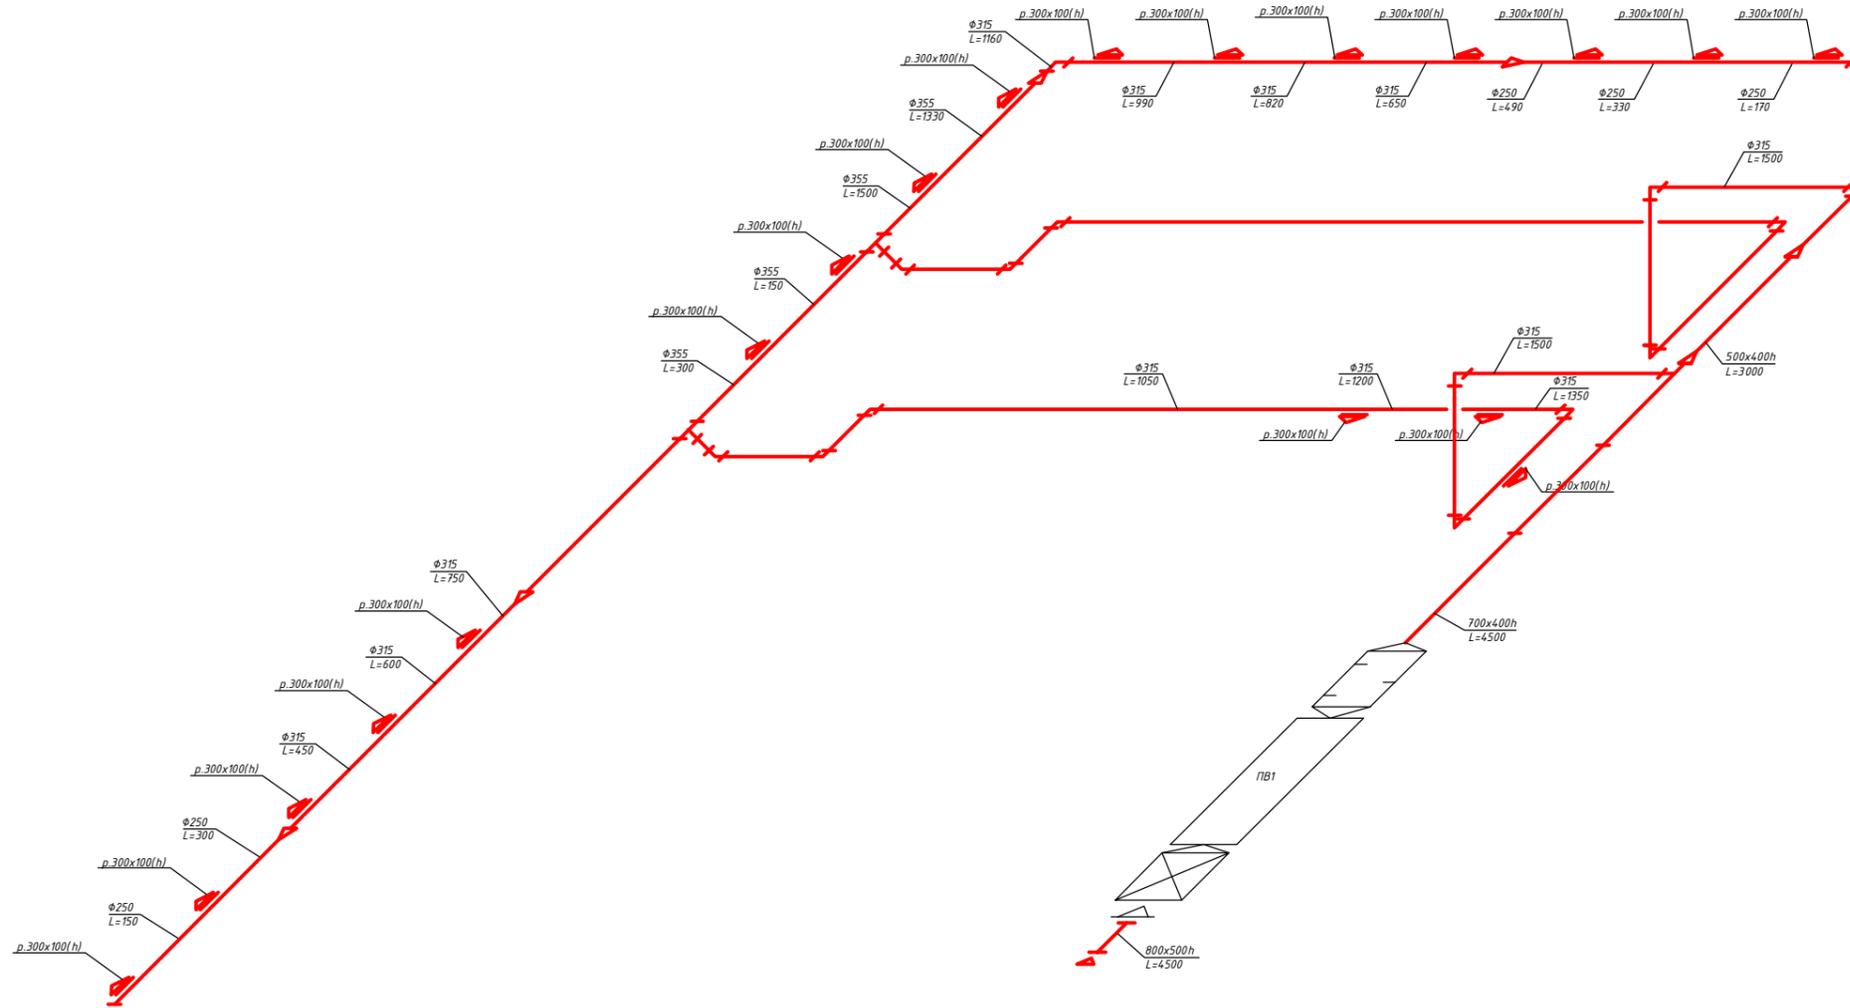


						9М/2014-0В			
						Заказчик			
Изм.	Кол.уч.	Лист	№ Док.	Подп.	Дата	Ресторан	Стадия	Лист	Листов
							РП	7	9
ГИП						АксонOMETрическая схема системы П1	г. Харьков		
Нач. отд.									
Инженер Бубнів Ю.А.									

B1

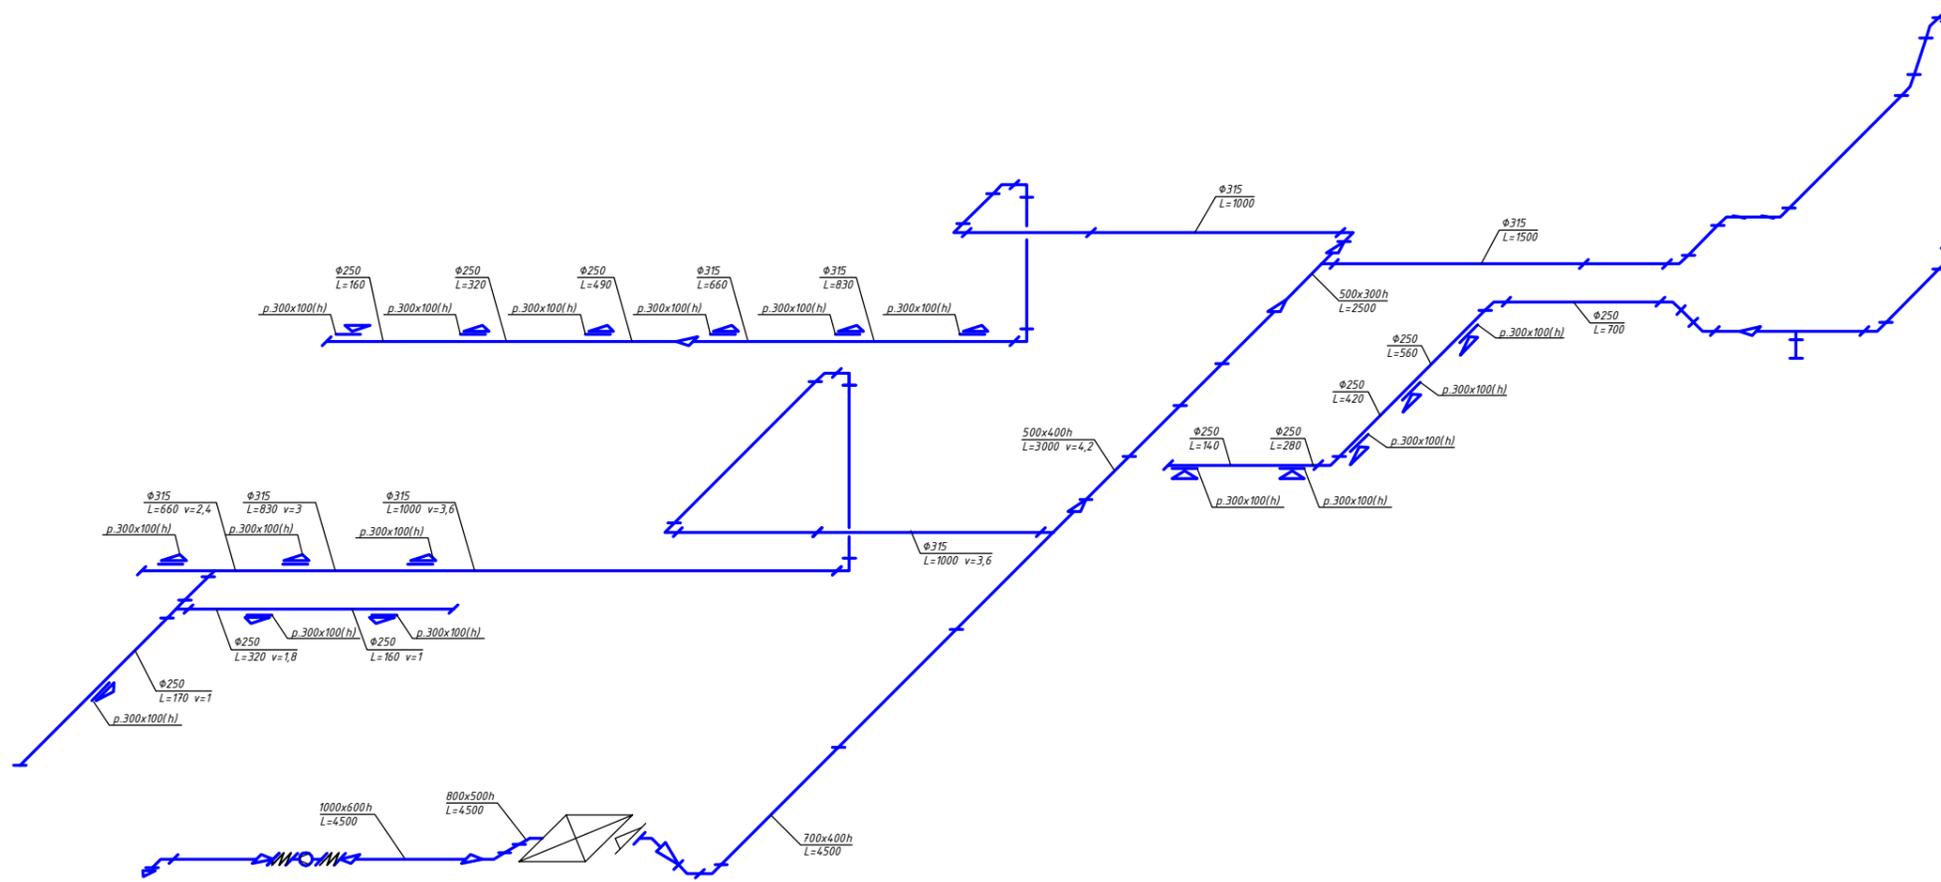


						9М/2014-0В			
						Заказчик			
Изм.	Кол.уч.	Лист	№ Док.	Подп.	Дата	Ресторан	Стадия	Лист	Листов
							РП	8	9
ГИП						Аксонометрическая схема системы В1	г. Харьков		
Нач. отд.									
Инженер Бубнів Ю.А.									


B2

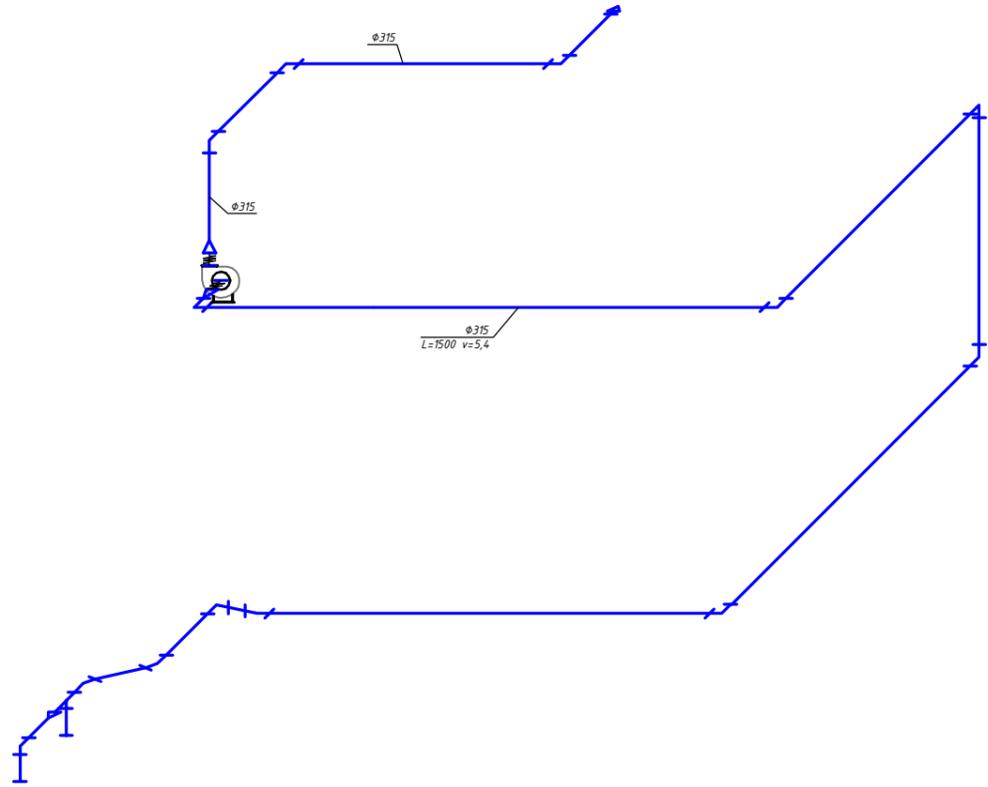

B3

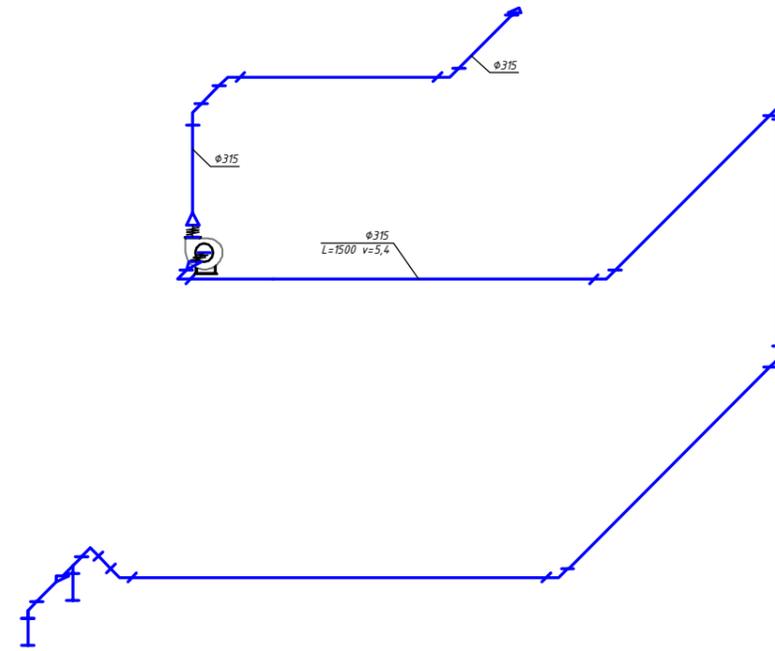

B4

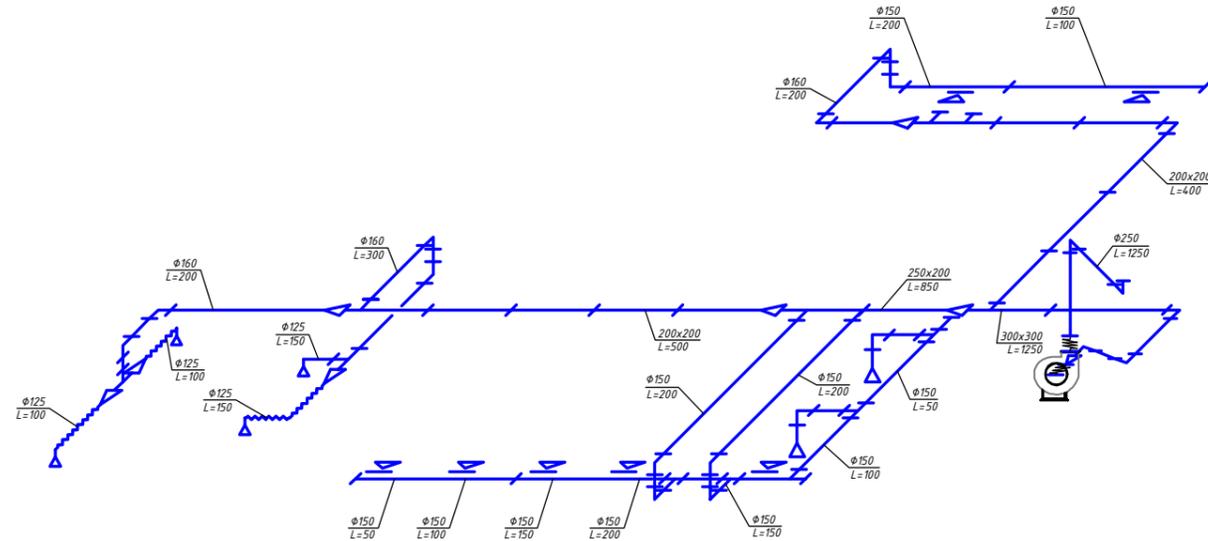

						9M/2014-OB			
						Заказчик			
Изм.	Кол.уч.	Лист	№ Док.	Подп.	Дата	Ресторан	Стадия	Лист	Листов
ГИП							РП	9	9
Нач. отд.						Аксонметрические схемы системы B2, B3, B4	г. Харьков		
Инженер			Буднів Ю.А.						

Позиция	Наименование и техническая характеристика оборудования и материалов. Завод-изготовитель (для импортного оборудования- страна, фирма)	Тип, марка оборудования. Обозначение документа и номер опросного листа.	Единица измерения		Код завода-изготовителя	Код оборудования, материала	Цена единицы оборудования	Количество	Масса единицы оборудования, кг
			Наименование	Код					
1	2	3	4	5	6	7	8	9	10
II. Материалы на вентиляцию Система П1									
1	Решетка 300x100			шт.				19	
2	Решетка 200x200			шт.				5	
3	Воздуховод из тонколистовой оцинк. стали S=0,7мм 1000x600			м ²				9,6	
4	То же, S=0,7мм 800x500			м ²				2,2	
5	То же, S=0,7мм 700x400			м ²				10,0	
6	То же, S=0,7мм 500x400			м ²				3,6	
7	То же, S=0,7мм 300x300			м ²				10,6	
8	То же, S=0,7мм 200x200			м ²				9,1	
9	Воздуховод спирально-фальцевый из тонколистовой оцинк. стали S=0,7мм		φ355	м ²				14,5	
10	То же, S=0,7мм		φ315	м ²				61,5	
11	То же, S=0,7мм		φ250	м ²				5,1	
12	Изоляция воздуховодов "K-Flex" AIR, толщ. 9мм			м ²				2,0	
Система В1									
1	Решетка 300x100			шт.				17	
2	Решетка 200x200			шт.				4	
3	Воздуховод из тонколистовой оцинк. стали S=0,7мм 700x400			м ²				11,55	
4	То же, S=0,7мм 500x400			м ²				7,2	
5	То же, S=0,7мм 500x300			м ²				1,6	
6	То же, S=0,7мм 300x300			м ²				3,6	
7	То же, S=0,7мм 250x250			м ²				5,5	
8	То же, S=0,7мм 200x200			м ²				8,3	

Позиция	Наименование и техническая характеристика оборудования и материалов. Завод-изготовитель (для импортного оборудования- страна, фирма)	Тип, марка оборудования. Обозначение документа и номер опросного листа.	Единица измерения		Код завода-изготовителя	Код оборудования, материала	Цена единицы оборудования	Количество	Масса единицы оборудования, кг
			Наименование	Код					
1	2	3	4	5	6	7	8	9	10
9	Воздуховод спирально-фальцевый из тонколистовой оцинк. стали S=0,7мм	φ315	м ²					47,3	
10	То же, S=0,7мм	φ250	м ²					12,6	
11	Изоляция воздуховодов "K-Flex" AIR, толщ. 9мм		м ²					2,0	
Система В2									
1	Воздуховод спирально-фальцевый из тонколистовой оцинк. стали S=0,7мм	φ315						24,2	
2	То же, S=0,7мм	φ250						1,1	
3	Изоляция воздуховодов "K-Flex" AIR, толщ. 9мм							2,0	
Система В3									
1	Воздуховод спирально-фальцевый из тонколистовой оцинк. стали S=0,7мм	φ315	м ²					20,8	
2	То же, S=0,7мм	φ250	м ²					1,1	
3	Изоляция воздуховодов "K-Flex" AIR, толщ. 9мм		м ²					9,0	
Система В4									
1	Решетка 300x100		шт.					7	
2	Анемостат φ150		шт.					2	
3	Анемостат φ125		шт.					4	
4	Воздуховод из тонколистовой оцинк. стали S=0,7мм 300x300		м ²					1,8	
5	То же, S=0,7мм 250x200		м ²					1,8	
6	То же, S=0,7мм 200x200		м ²					8,8	
7	Воздуховод спирально-фальцевый из тонколистовой оцинк. стали S=0,7мм	φ150	м ²					15,2	
8	Изоляция воздуховодов "K-Flex" AIR, толщ. 9мм		м ²					9,0	